



Индивидуальный жилой дом, с мансардным этажом
и гаражем на два автомобиля

Рабочий проект

Раздел: Конструкции деревянные

Шифр 252/КД-РП.01.15

ГИП

Хамитов Р.Ф.

2015

Ведомость чертежей раздела КД						
Поз.	Наименование	Примечание	33	Прогоны в отм. -0,270; -0,640		
1	Титульный лист		34	Прогоны в отм. +1,450; +2,320; +2,460; +2,640		
2	Ведомость чертежей.		35	Прогоны в отм. +2,820; +3,000; +3,480		
3	Сводная спецификация		36	Прогоны в отм. +3,940; +4,890; +5,070; +6,300		
4	Общий вид 1		37	Прогон в отм. +6,970. Консоли в отм. +2,140; +2,640; +4,890; +6,790		
5	Общий вид 2		38	Схема расположения колонн		
6	Общий вид 3		39	Колонны К-1,2,3,4		
7	Общий вид 4		40	Колонны К-5,6,7,8		
8	План 1-го этажа		41	Колонны К-9,10,11,12		
9	План 2-го этажа		42	Колонны К-13,14,15,16,17		
10	Разрез 1-1		43	План стоек каркаса 1-го этажа		
11	Разрез 2-2, 3-3		44	План стоек каркаса 2-го этажа		
12	Фасад 1-9		45	Спецификация элементов стоек каркаса		
13	Фасад 9-1		46	Развертка стены ось 1,7		
14	Фасад А-Ж		47	Развертка стены ось 3		
15	Фасад Ж-А		48	Развертка стены ось 5		
16	План фундамента		49	Развертка стены ось В		
17	Сечение 1-1; 2-2; 3-3		50	Развертка стены ось Г		
18	План обвязочного венца		51	Развертка стены ось Д		
19	План балок перекрытия фундамента		52	Развертка стены ось Ж		
20	План балок перекрытия 1-го этажа		53	Спецификация элементов пространственного каркаса		
21	План кровли		54	Общий вид каркаса		
22	План стропил		55	Общий вид каркаса		
23	Спецификация элементов стропильной системы		56	Общий вид каркаса		
24	Стропильная система (общий вид)		57	Общий вид каркаса		
25	Схема расположения прогонов в отм. -0,270; -0,640; +1,450; +2,140		58	Общий вид каркаса		
26	Схема расположения прогонов в отм. +2,320; +2,460		59	Общий вид каркаса		
27	Схема расположения прогонов в отм. +2,640		60	Общий вид каркаса		
28	Схема расположения прогонов в отм. +2,820; +3,000		61	Общий вид каркаса		
29	Схема расположения прогонов в отм. +3,480; +3,940					
30	Схема расположения прогонов в отм. +4,890					
31	Схема расположения прогонов в отм. +5,070; +6,300					
32	Схема расположения прогонов в отм. +6,790; +6,970					
33	Прогоны в отм. -0,270; -0,640					

Изм.	Колч.	Лист	№блок.	Подп.	Дата
Разраб.	Хабиров Р.М.				
Проверил	Мусина К.А.				

252/КД-РП.01.15

Индивидуальный жилой дом	Стадия	Лист	Листов
	####	2	60

Ведомость чертежей

ГЛАВФУНДАМЕНТ

Спецификация элементов здания

Марка поз.	Обозначение	Наименование	Кол.	Масса ед. изд	Примеч.
<u>Простр. каркас</u>					
ГОСТ 8486-86	Брус 180x45	м3	31,59		
<u>Балочные конструкции</u>					
Брус 100x200					
		м3	13,32		
	Брус 180x180	м3	4,47		
	Брус 50x150	м3	0,945		
	Брус 50x200	м3	8,7		
	Брус 150x200	м3	2,34		
Покрытие крыши					
			382 м2		


Согласовано

Инв. № подп.	Подп. и дата
Взам. инв. №	

Перечень видов работ на которые необходимо составление актов освидетельствования скрытых работ

№	Наименование	Примечание
1	Антисептирование и огнезащитная обработка деревянных конструкций	
2	Изоляционные работы в местах контакта деревянных конструкций с кирпичной кладкой, грунтом, бетоном, металлическими оголовками свай.	
3	Акт оконченных работ по устройству деревянных конструкций	
4	Приемка оснований под кровлю и полы.	
5	Освидетельствование каждого скрываемого нижележащего элемента (теплоизоляция, гидроизоляция и др.) кровли и пола	
6	Приемка готовых конструкций кровли и пола	
7	Приемка оснований, в том числе поверхности фасадов зданий под устройство теплоизоляции, гидроизоляции	
8	Приемка готовых теплоизоляционных, гидроизоляционных, отделочных и защитных (в том числе антикоррозионных) покрытий	


Изм.	Кол.ч	Лист	№Фок.	Подп.	Дата	252/КД-РП.01.15		
Разраб.	Хабиров Р.М.					Индивидуальный жилой дом		
Проверил	Мусина К.А.					Стодия		
Инв. № подп.			####	3	60			
Сводная спецификация						ГЛАВФУНДАМЕНТ		

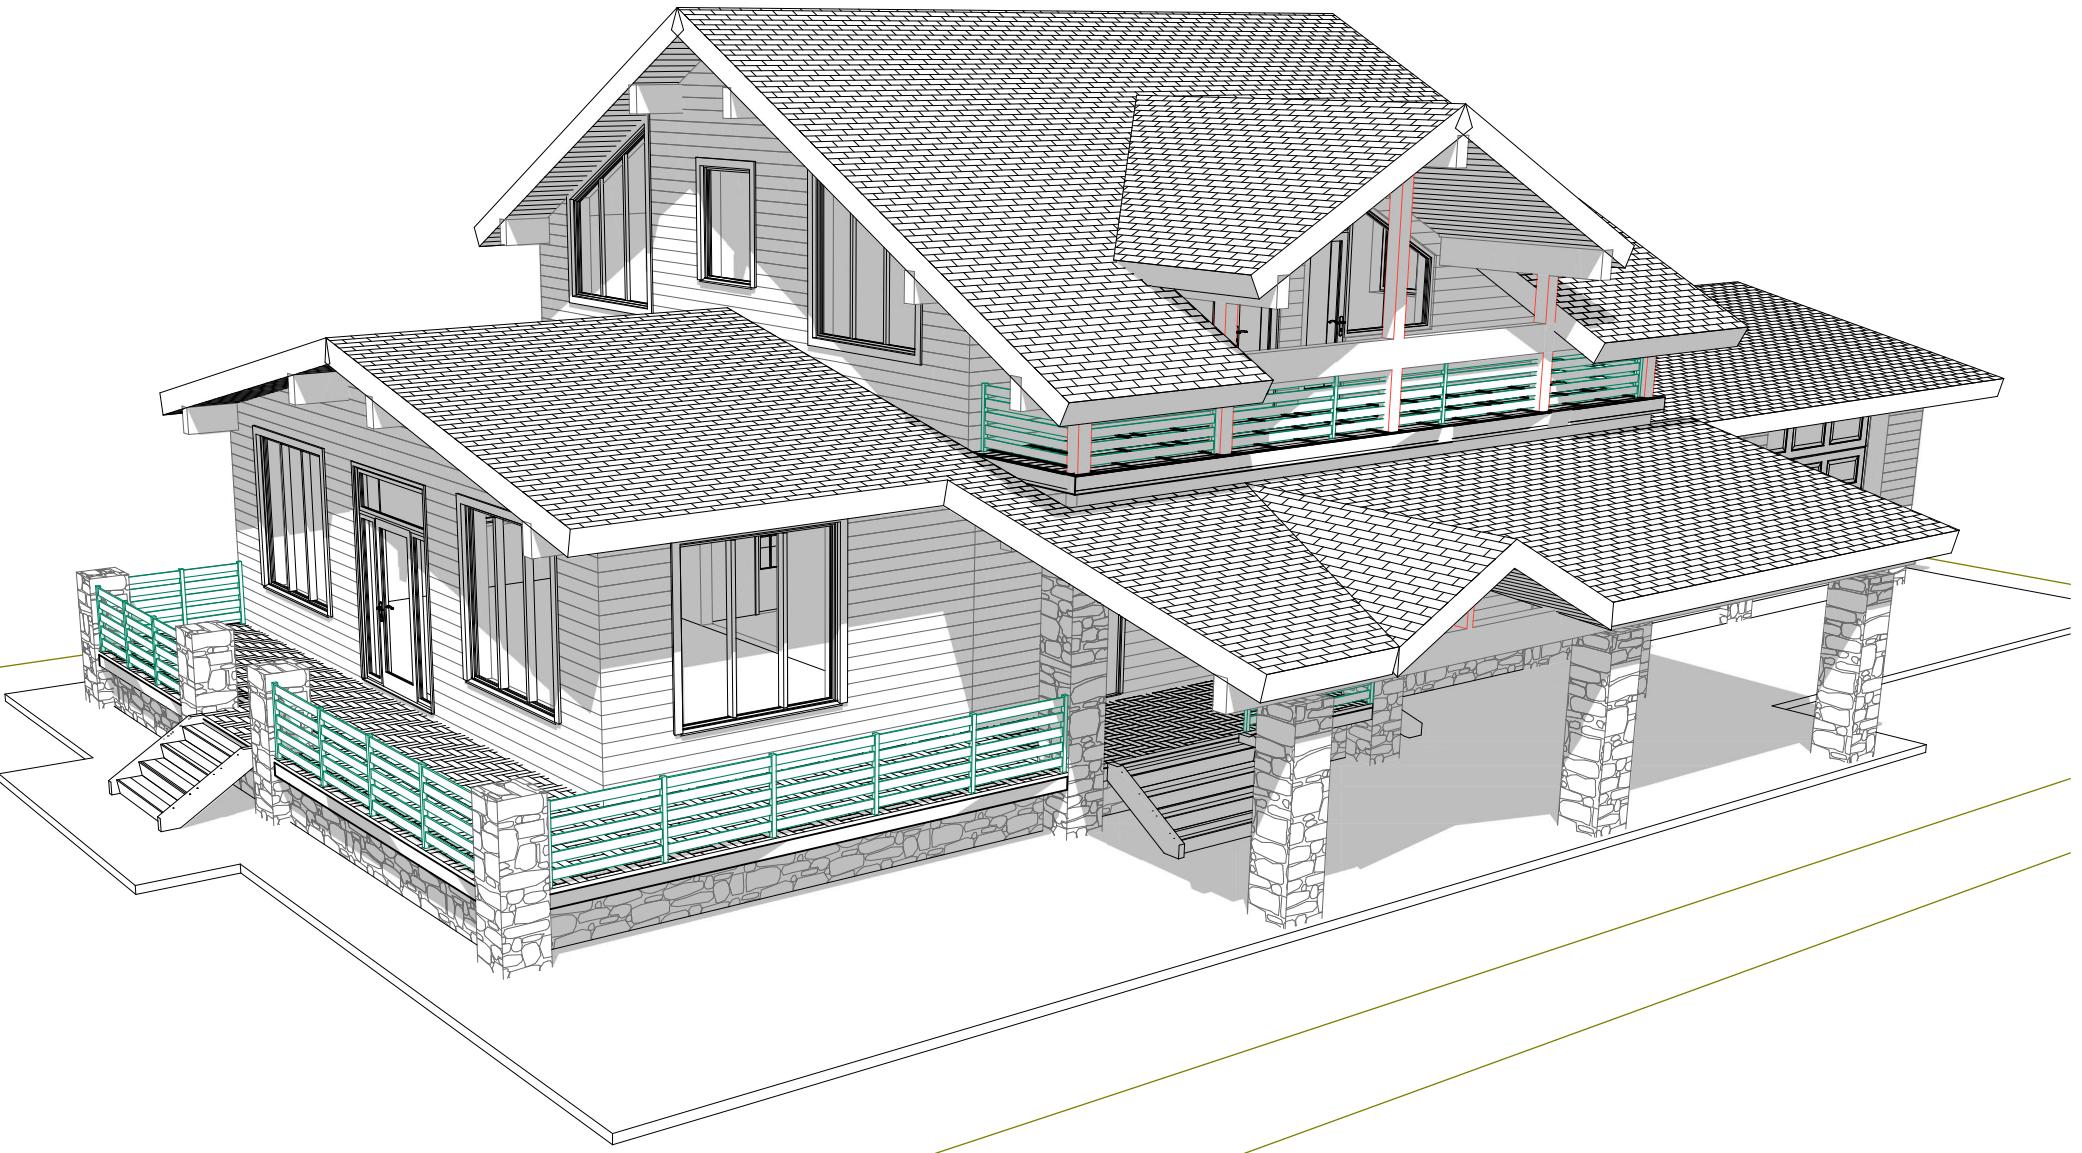

Согласовано

Изм.	Колич.	Лист	№Фок.	Подп.	Дата	252/КД-РП.01.15		
Разраб.	Хабиров Р.М.					Индивидуальный жилой дом	Стадия	Лист
Проверил	Мусина К.А.							
						Общий вид 1	Стадия	Лист



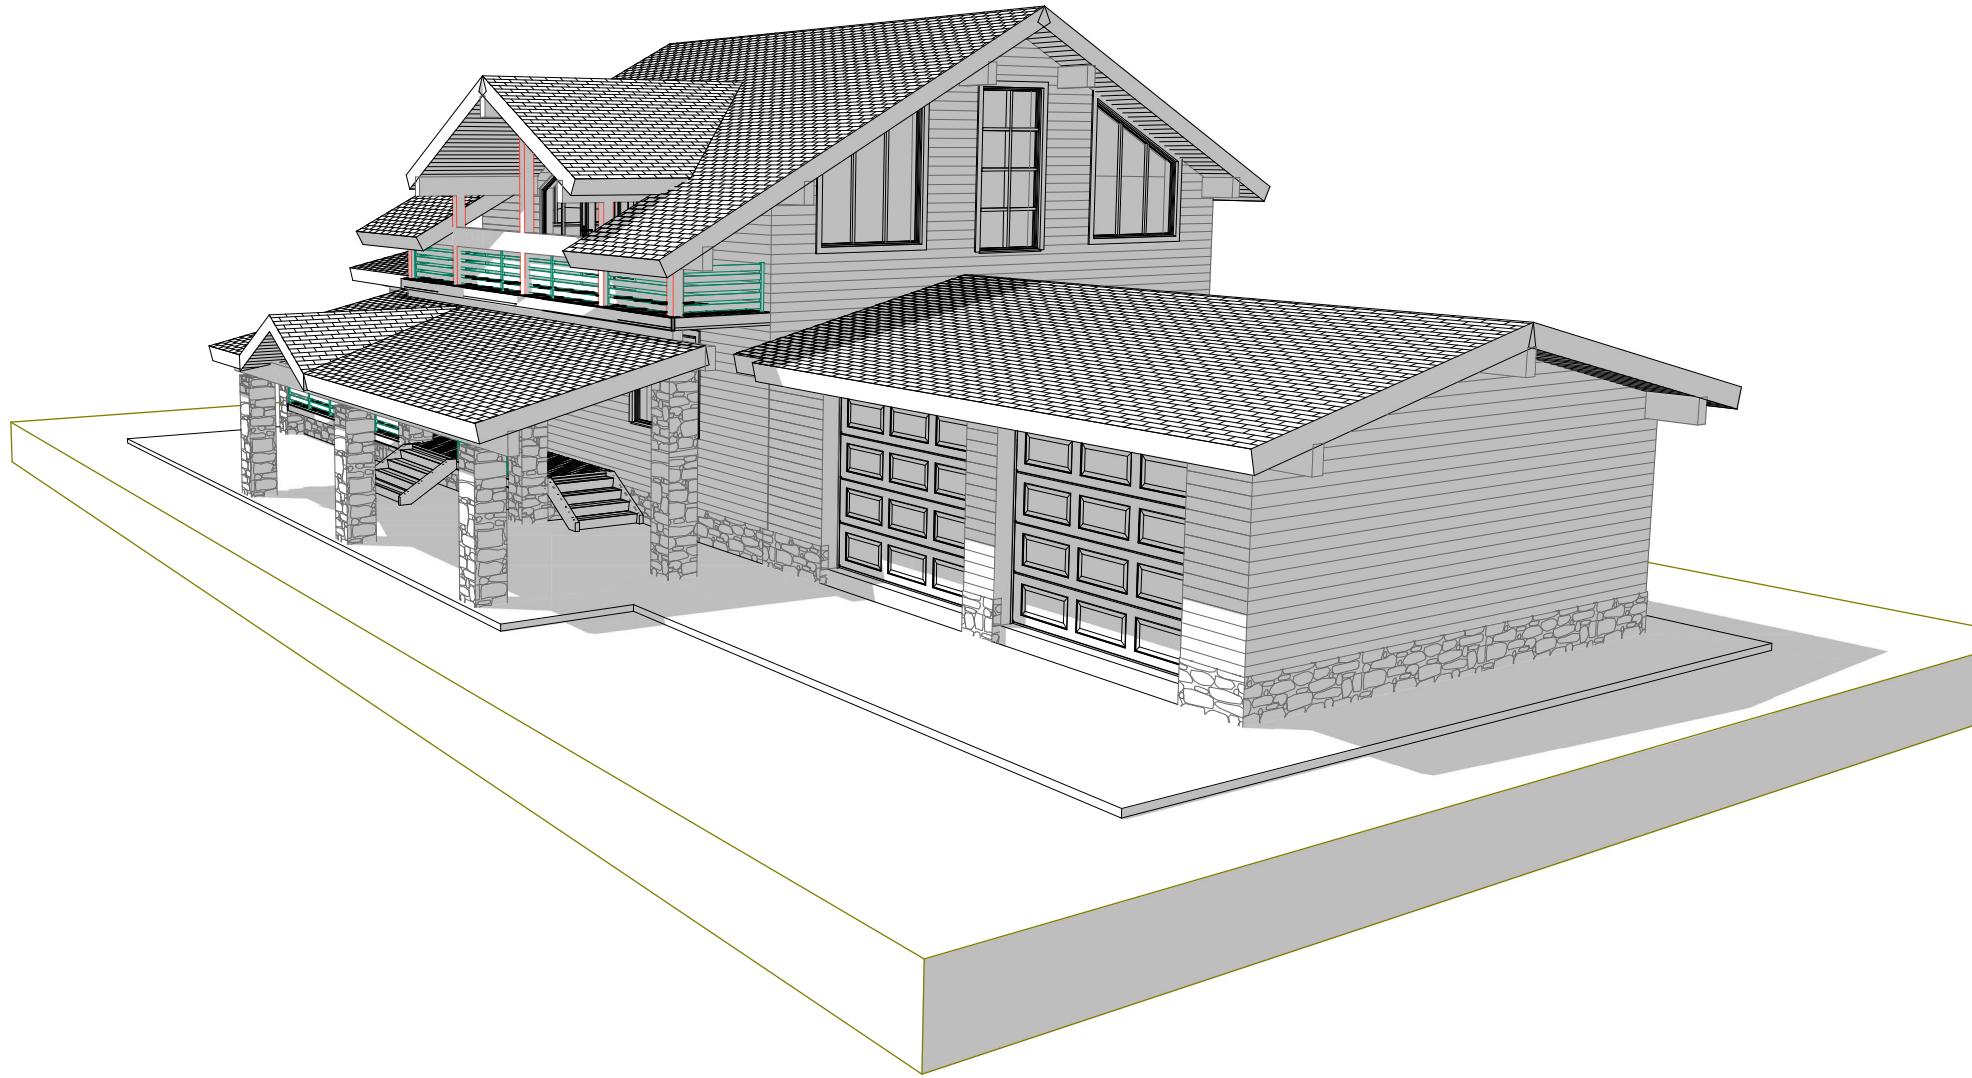


Согласовано	
Инв. № подп.	Подп. и дата
Взам. инв. №	

Изм.	Колич.	Лист	№Фок.			
Разраб.	Хабиров Р.М.			Подп.	Дата	
Проверил	Мусина К.А.					

252/КД-РП.01.15

Индивидуальный жилой дом	Стадия	Лист	Листов
	####	5	60
Общий вид 2			ГЛАВФУНДАМЕНТ

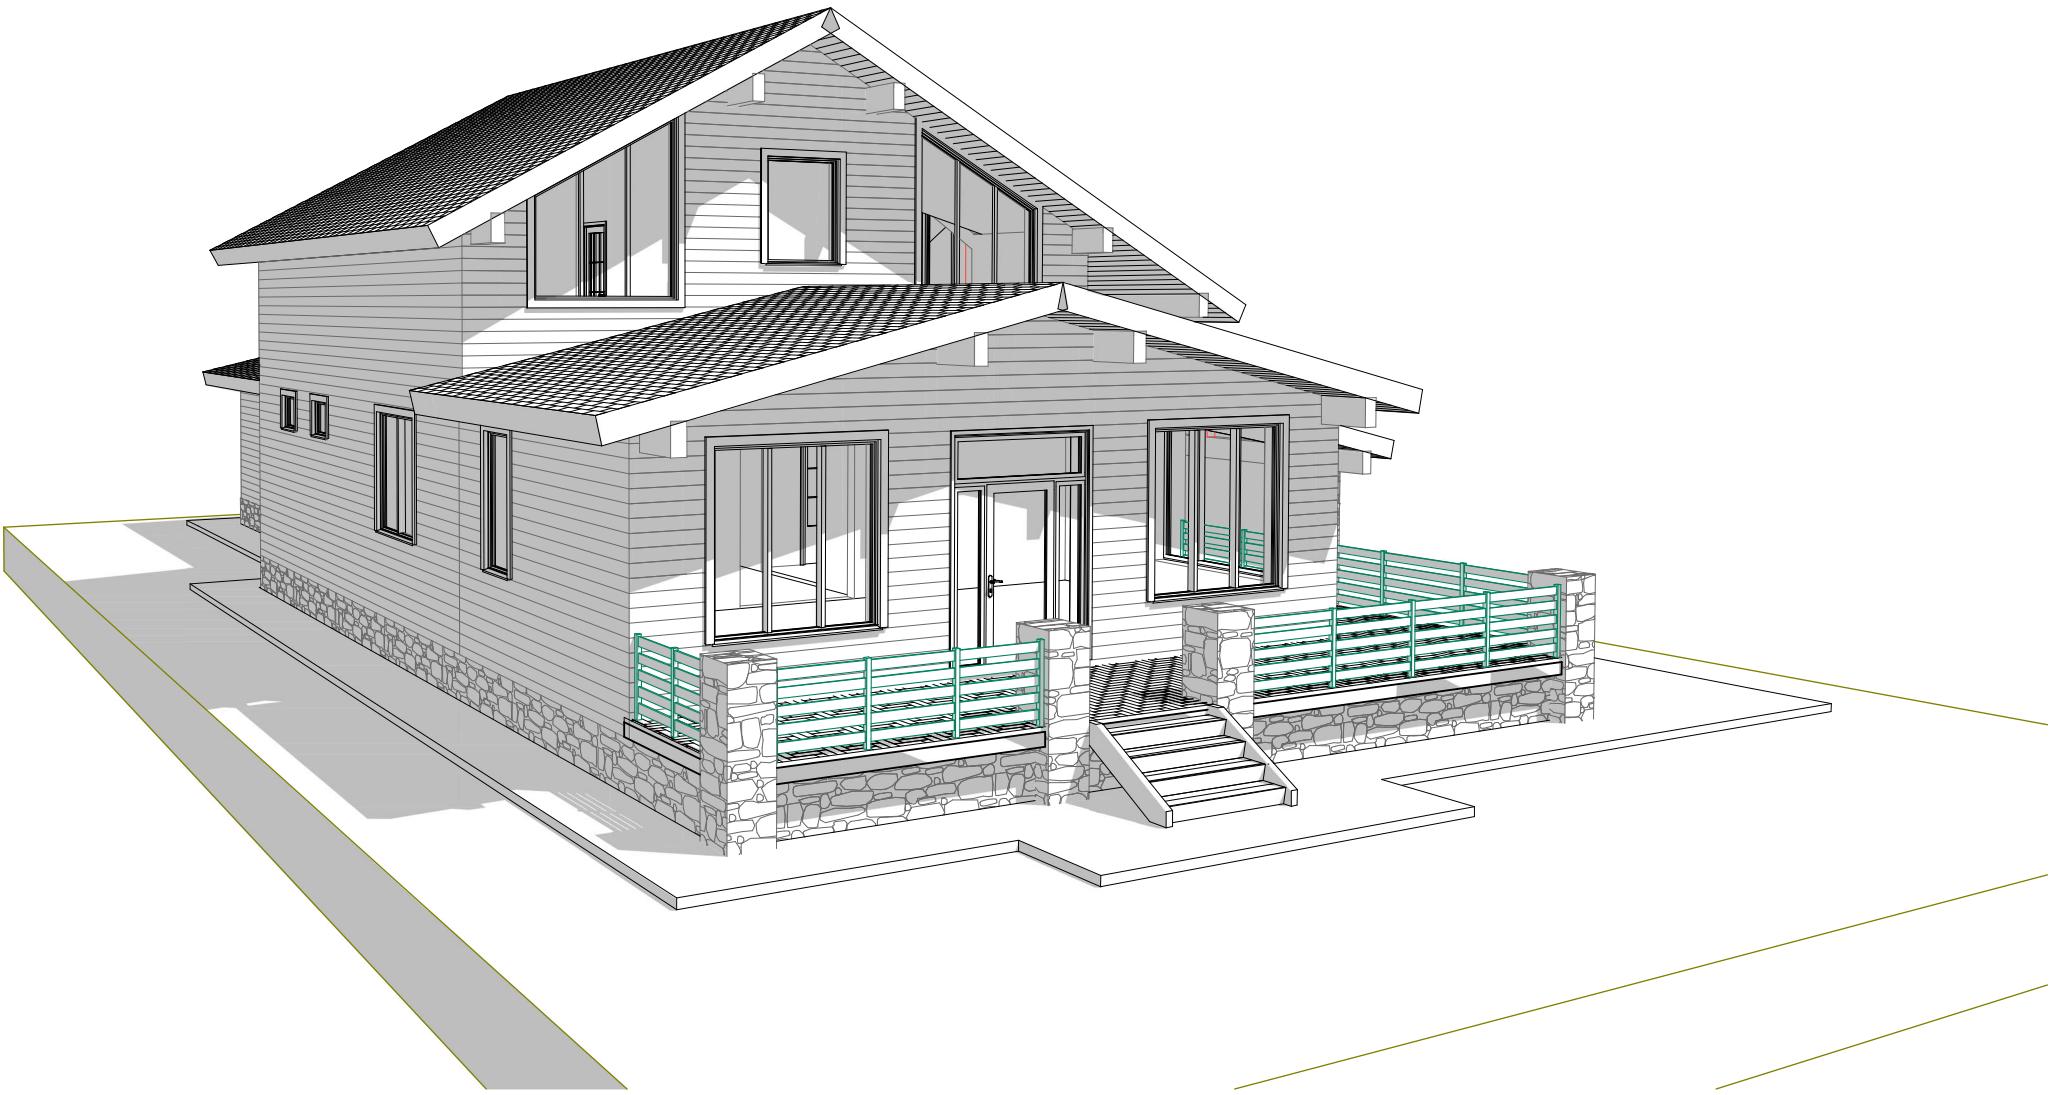


Согласовано

Взам. инв. №

Подп. и дата

Инв. № подп.


Изм.	Колич.	Лист	№Фок.	Подп.	Дата	252/КД-РП.01.15			
Разраб.	Хабиров Р.М.					Индивидуальный жилой дом			
Проверил						Стадия	Лист	Листов	
						####	6	60	
						Общий вид 3			
						ГЛАВФУНДАМЕНТ			

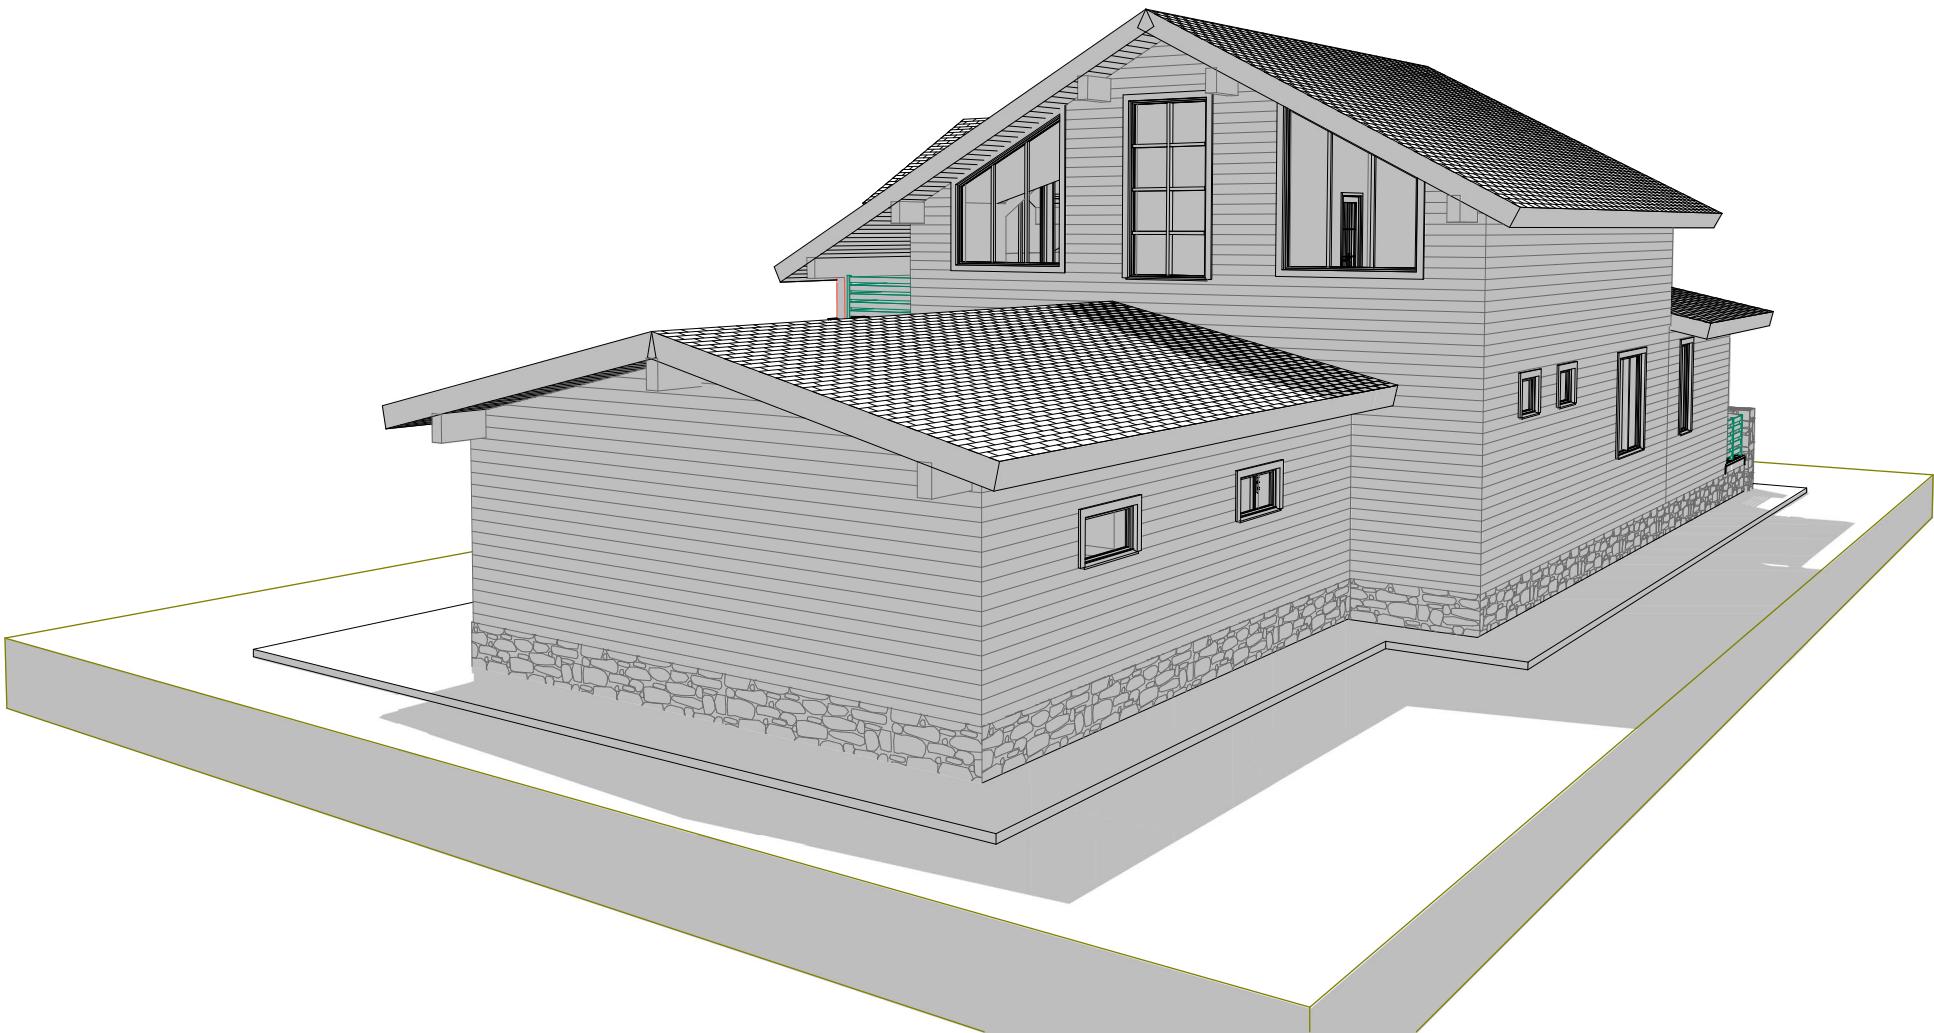

Согласовано

Изм.	Колч.	Лист	№Фок.				252/КД-РП.01.15		
Подп.	Дата						Стадия	Лист	Листов
Разраб.	Хабиров Р.М.						Индивидуальный жилой дом		
Проверил	Мусина К.А.						####	7	60
							Общий вид 4		
							ГЛАВФУНДАМЕНТ		

План 1-20 этажа

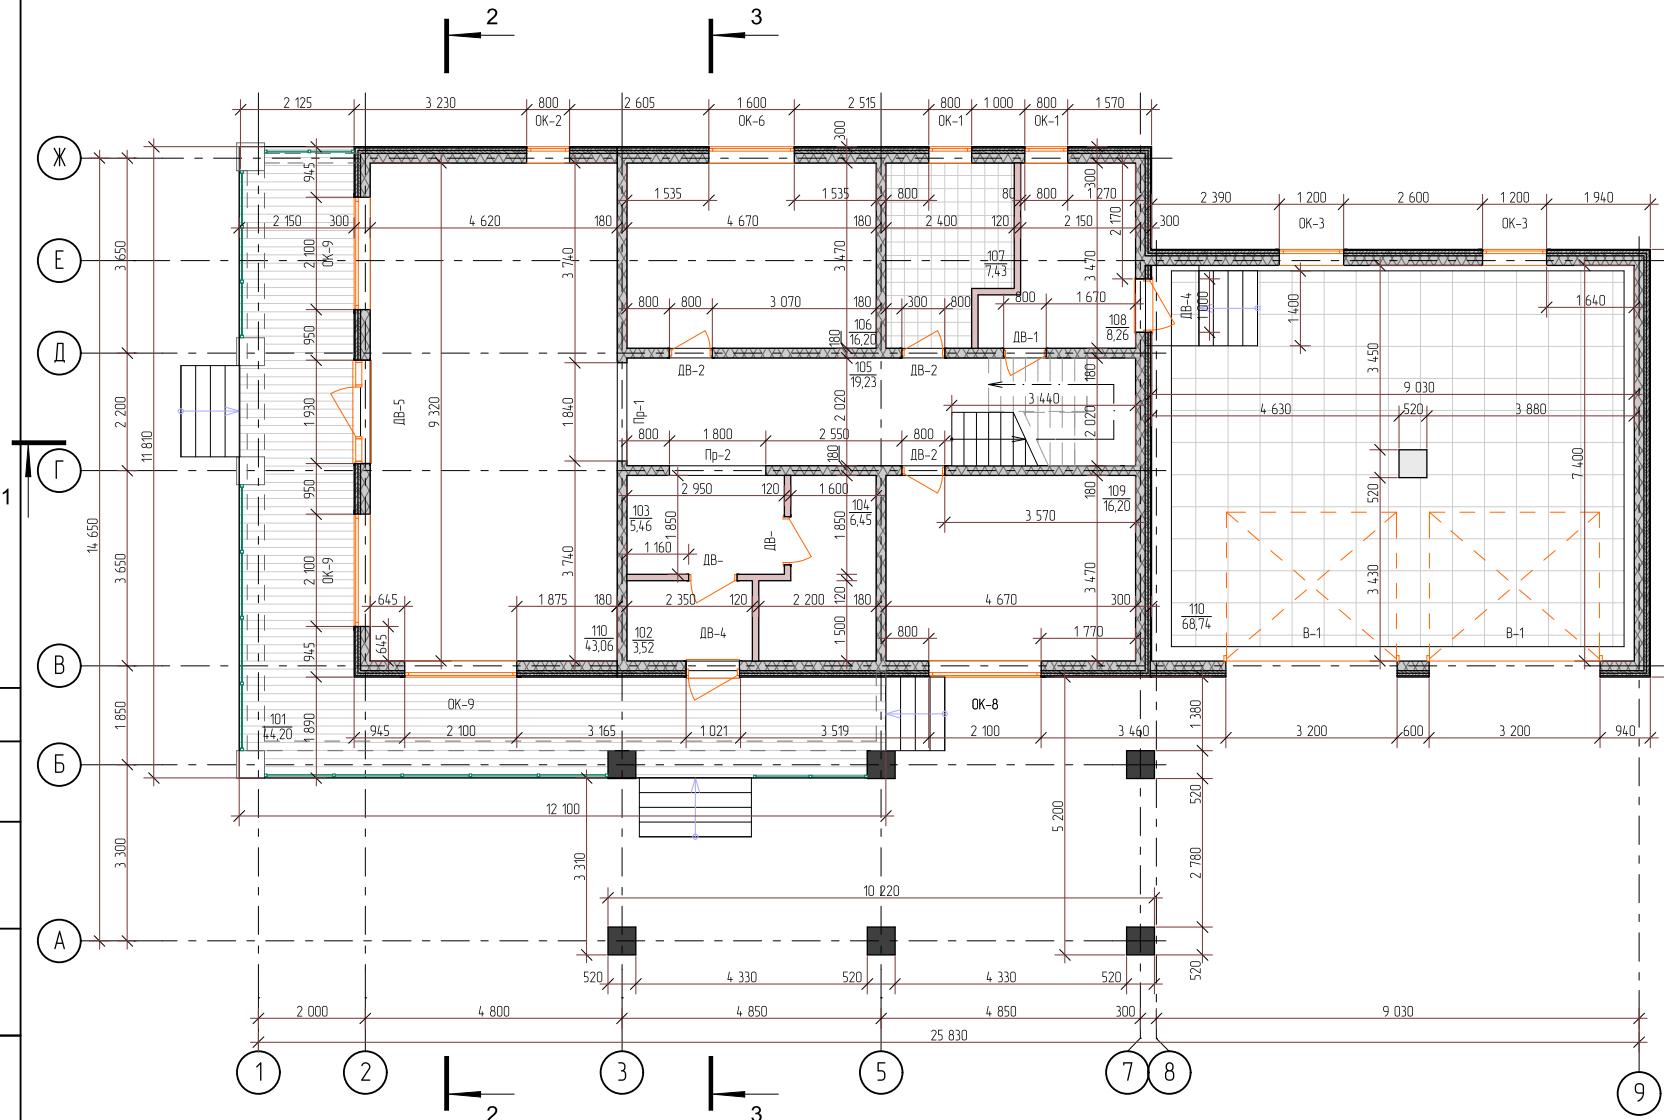

№	Наименование	Площадь
101	Терраса	44,2
102	Тамбур	3,5
103	Прихожая	5,5
104	Гардеробная	6,5
105	Холл	19,2
106	Кабинет	16,2
107	С/У	7,4
108	Котельная	8,3
109	Спальня	16,2
110	Гараж	67,8
110	Кухня-гостинная	43,1
		237,9 м ²

Ведомость проемов

Обозначение	Номинальные размеры bхh мм	Примечание
В-1	3 200x2 780	
ДВ-1	800x2 100	
ДВ-2	800x2 100	
ДВ-3	800x2 600	
ДВ-4	1 000x2 100	
ДВ-5	1 930x2 700	
ОК-1	800x600	
ОК-2	800x1 740	
ОК-3	1 200x600	
ОК-4	1 200x1 500	
ОК-5	1 400x2 800	
ОК-6	1 600x1 740	
ОК-7	1 600x1 800	

Ведомость проемов (продолжение)

ОК-8	2 100x1 760	
ОК-9	2 100x2 100	
ОК-10	2 100x2 500	
Пр-1	1 840x2 900	
Пр-2	1 800x2 640	
Пр-3	1 800x2 100	

Изм.	Колч.	Лист	№Фок.	Подп.	Дата
Разраб.	Хабиров Р.М.				
Проверил	Мусина К.А.				

252/КД-РП.01.15

Индибидуальный жилой дом

Стадия Лист Листов


8 60

План 1-го этажа



Инв. № подп.	Подп. и дата	Взам. инв. №

Согласовано

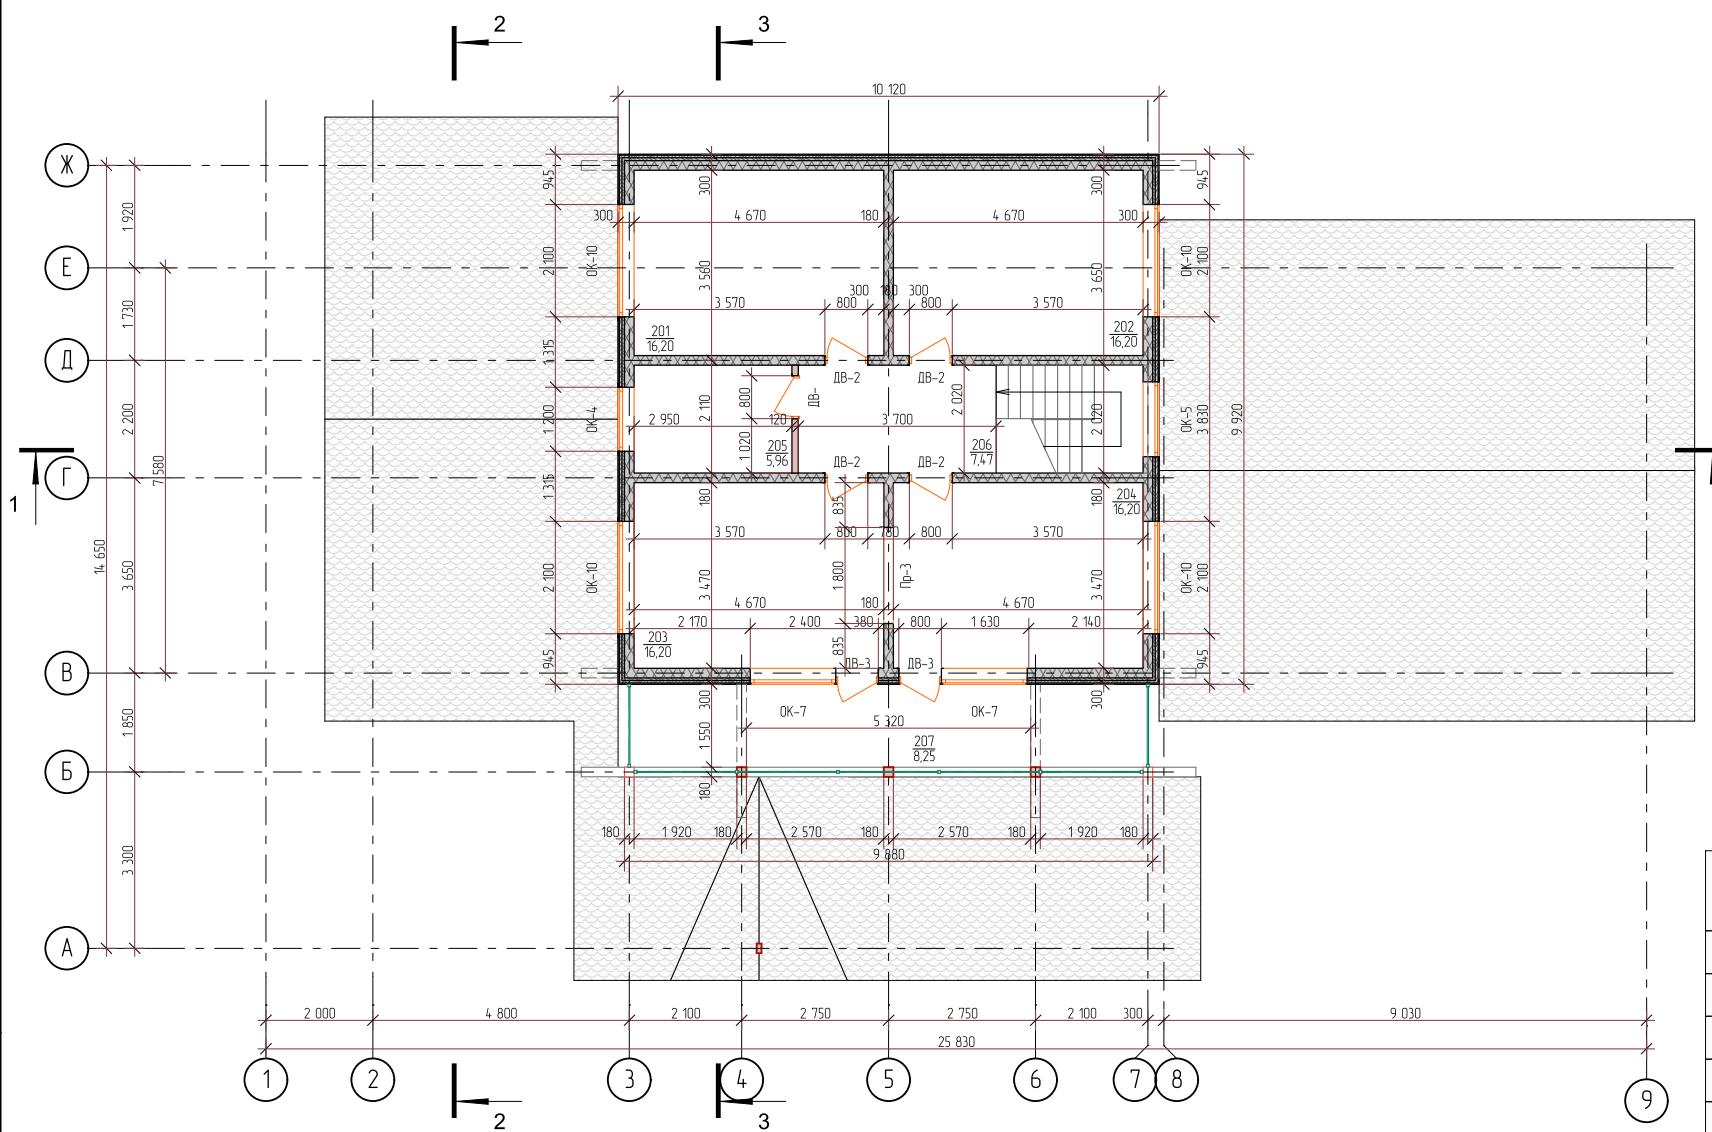

№	Наименование	Площа дь
201	Спальня	16,2
202	Спальня	16,2
203	Спальня	16,2
204	Спальня	16,2
205	С/У	6,0
206	Холл	7,5
207	Балкон	8,2
		86,5 м ²

Изм.	Колич.	Лист	№Фок.	Подп.	Дата
Разраб.	Хабиров Р.М.				
Проверил	Мусина К.А.				

252/КД-РП.01.15

Индивидуальный жилой дом



План 2-го этажа

ГЛАВФУНДАМЕНТ


Разрез 1-1




Инв. № подп.	Подп. и дата
Взам. инв. №	

Изм.	Колч.	Лист	№Фок.	Подп.	Дата	252/КД-РП.01.15		
Разраб.	Хабиров Р.М.					Индивидуальный жилой дом		
Проверил	Мусина К.А.					Стадия	Лист	
						# ##	10	60
						Разрез 1-1		
						ГЛАВФУНДАМЕНТ		


Разрез 3-3

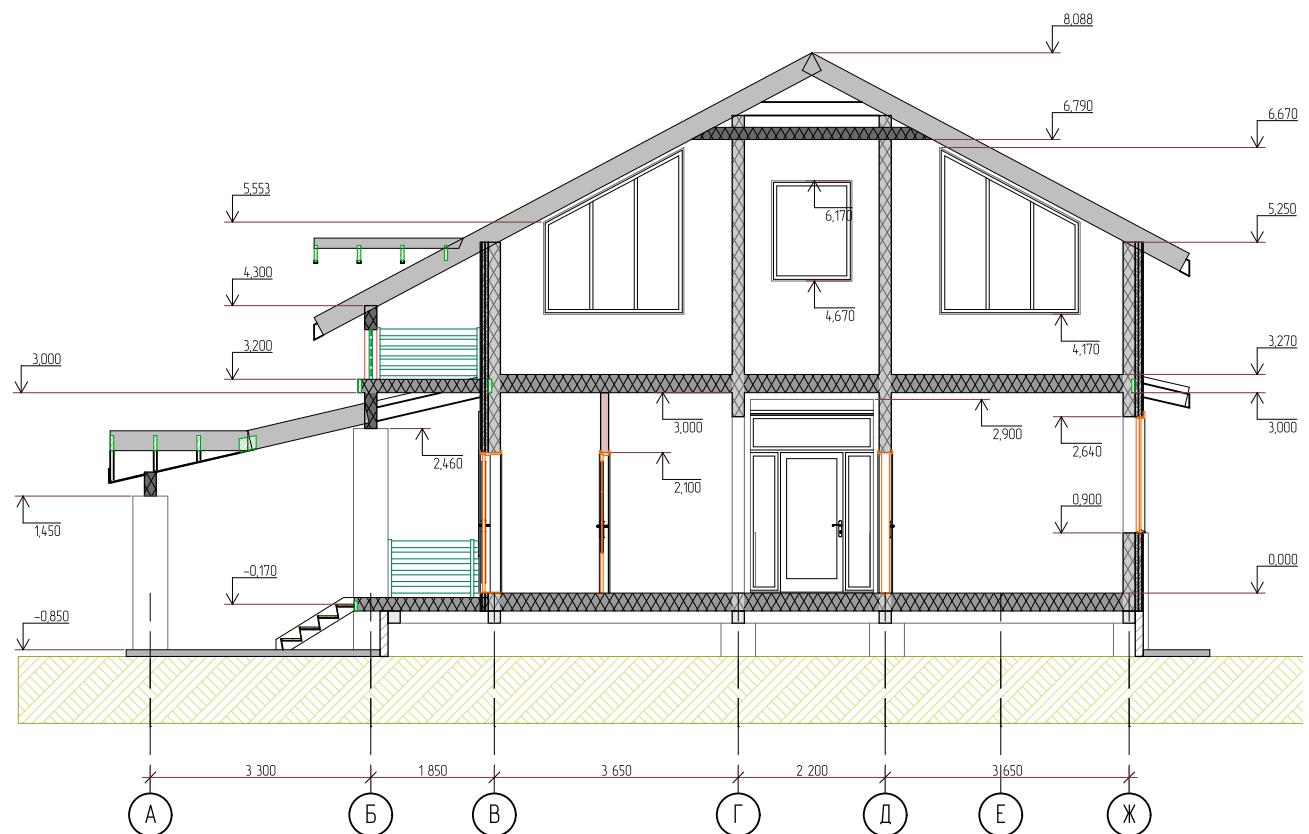

Разрез 2-2

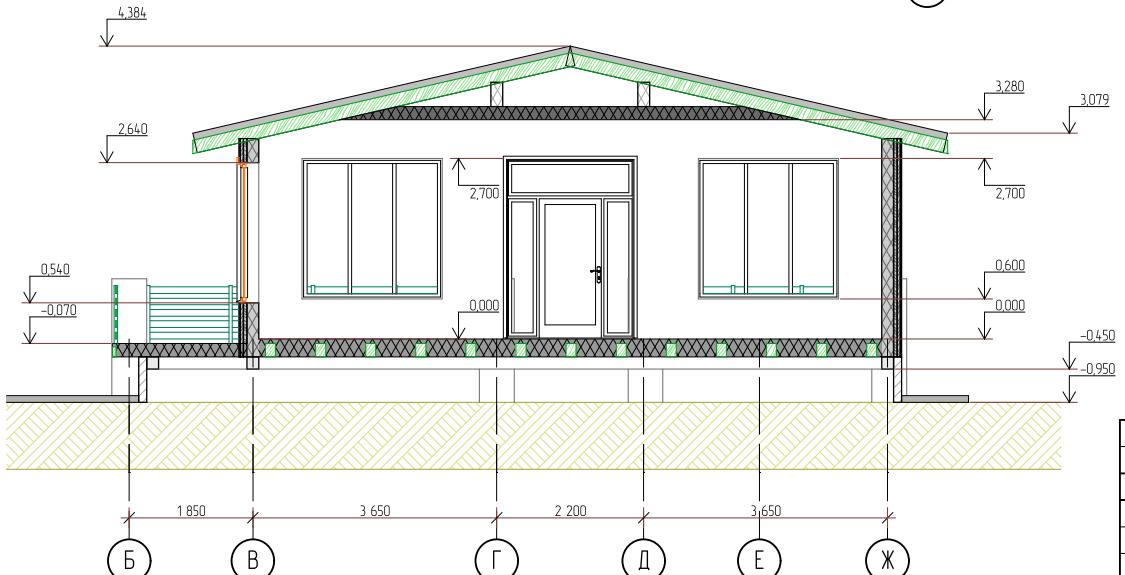


252/КД-РП.01.15					
Изм.	Колч.	Лист	№Фок.	Подп.	Дата
Разраб.	Хабиров Р.М.				
Проверил	Мусина К.А.				
Индивидуальный жилой дом				Стадия	Лист
				####	60
Разрез 2-2, 3-3				ГЛАВФУНДАМЕНТ	

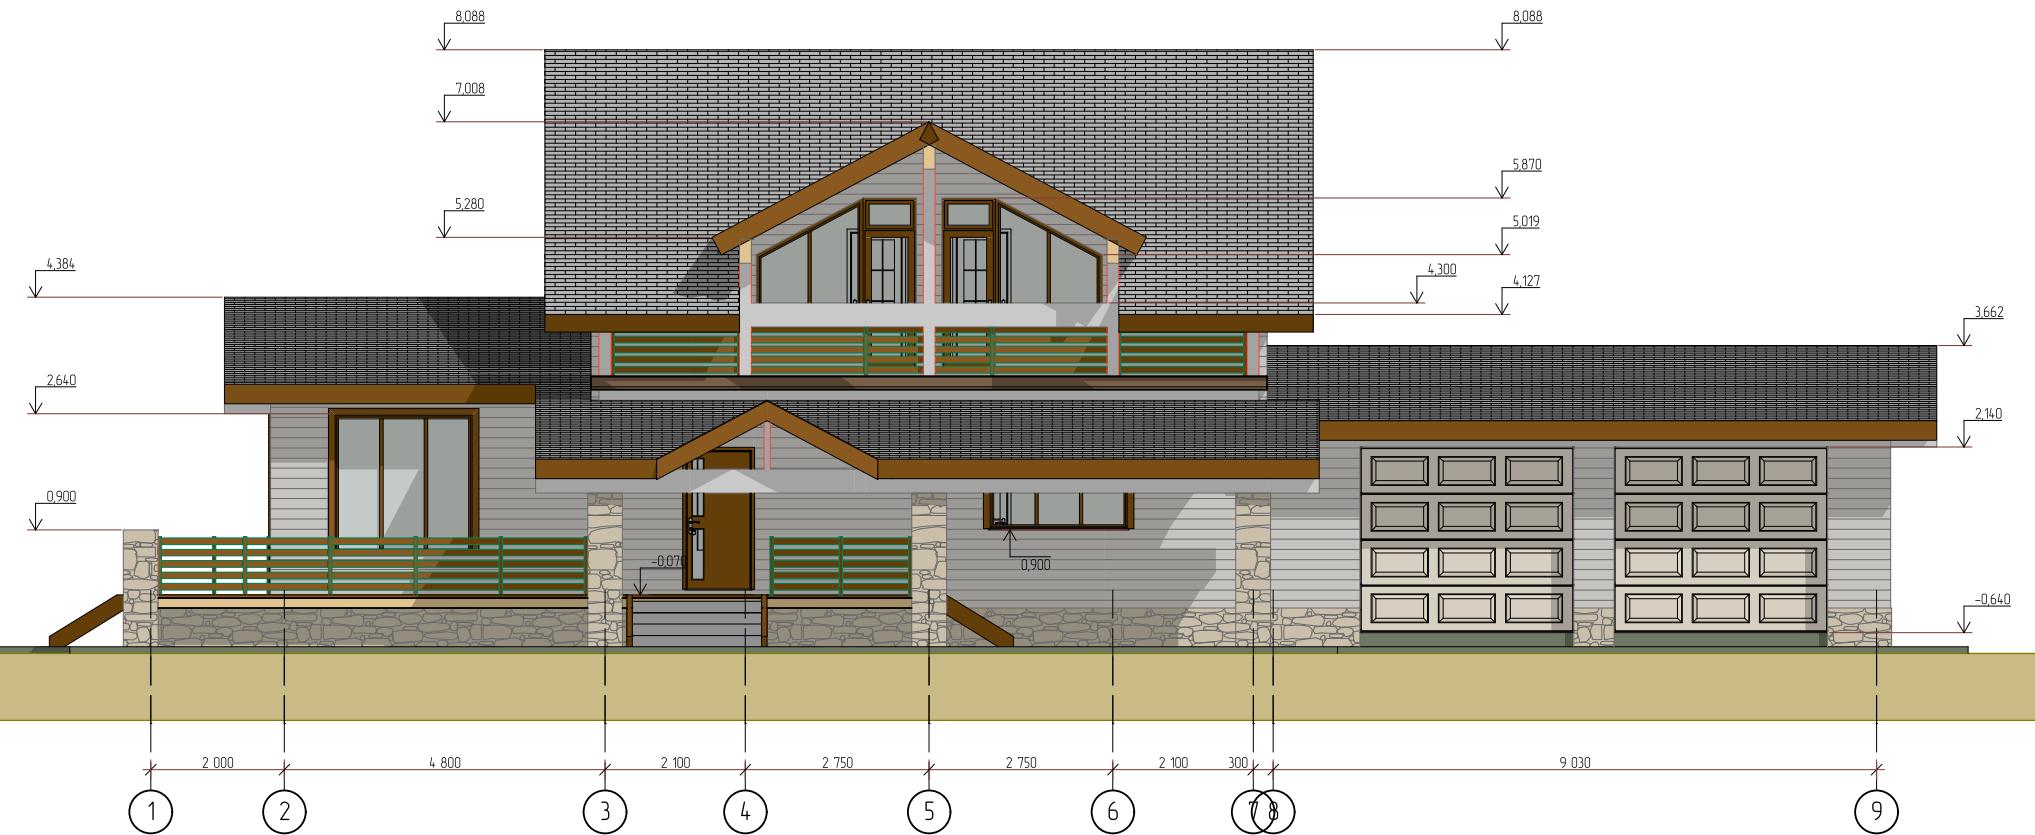

Инв. № подп.	Подп. и дата
Взам. инв. №	

Изм.	Колич.	Лист	№Фок.	Подп.	Дата	252/КД-РП.01.15		
Разраб.	Хабиров Р.М.					Индивидуальный жилой дом		
Проверил	Мусина К.А.					Стадия	Лист	
						####	12	
						Фасад 1-9		
						ГЛАВФУНДАМЕНТ		

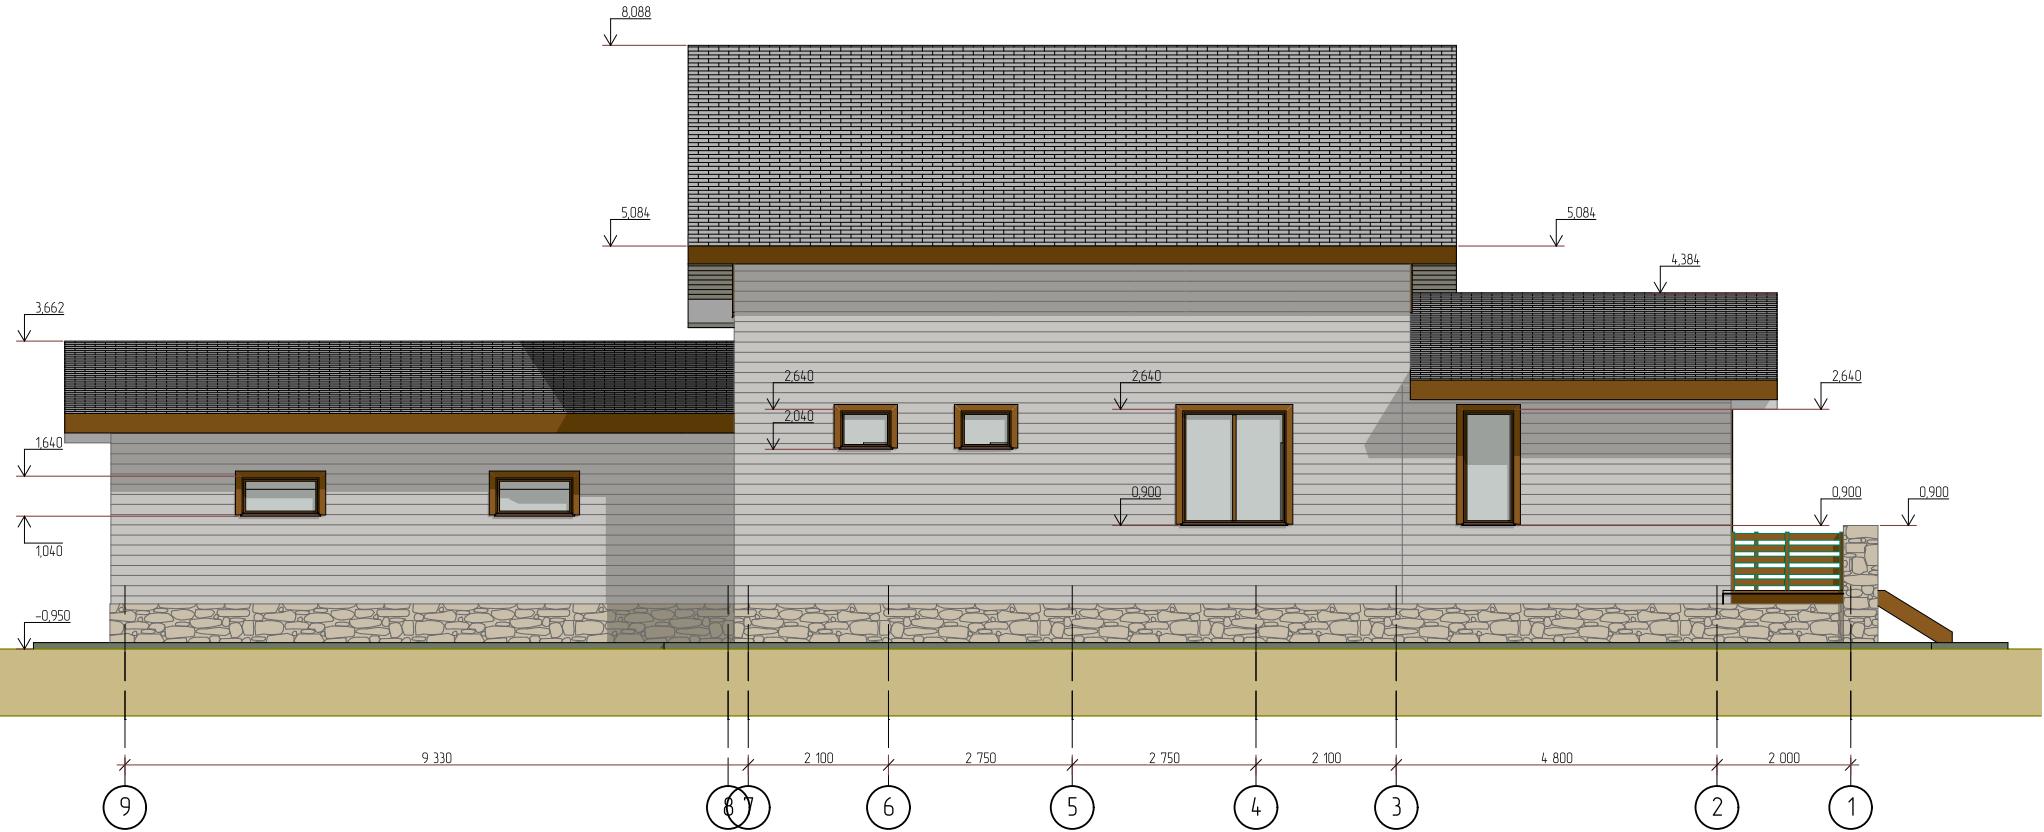


Согласовано

Взам. инв. №

Подп. и дата


Инв. № подп.

							252/КД-РП.01.15					
Изм.	Колич.	Лист	№Фок.	Подп.	Дата		Стадия	Лист	Листов			
Разраб.	Хабиров Р.М.					Индивидуальный жилой дом	####	13	60			
Проверил	Мусина К.А.											
						Фасад 9-1						
						ГЛАВФУНДАМЕНТ						

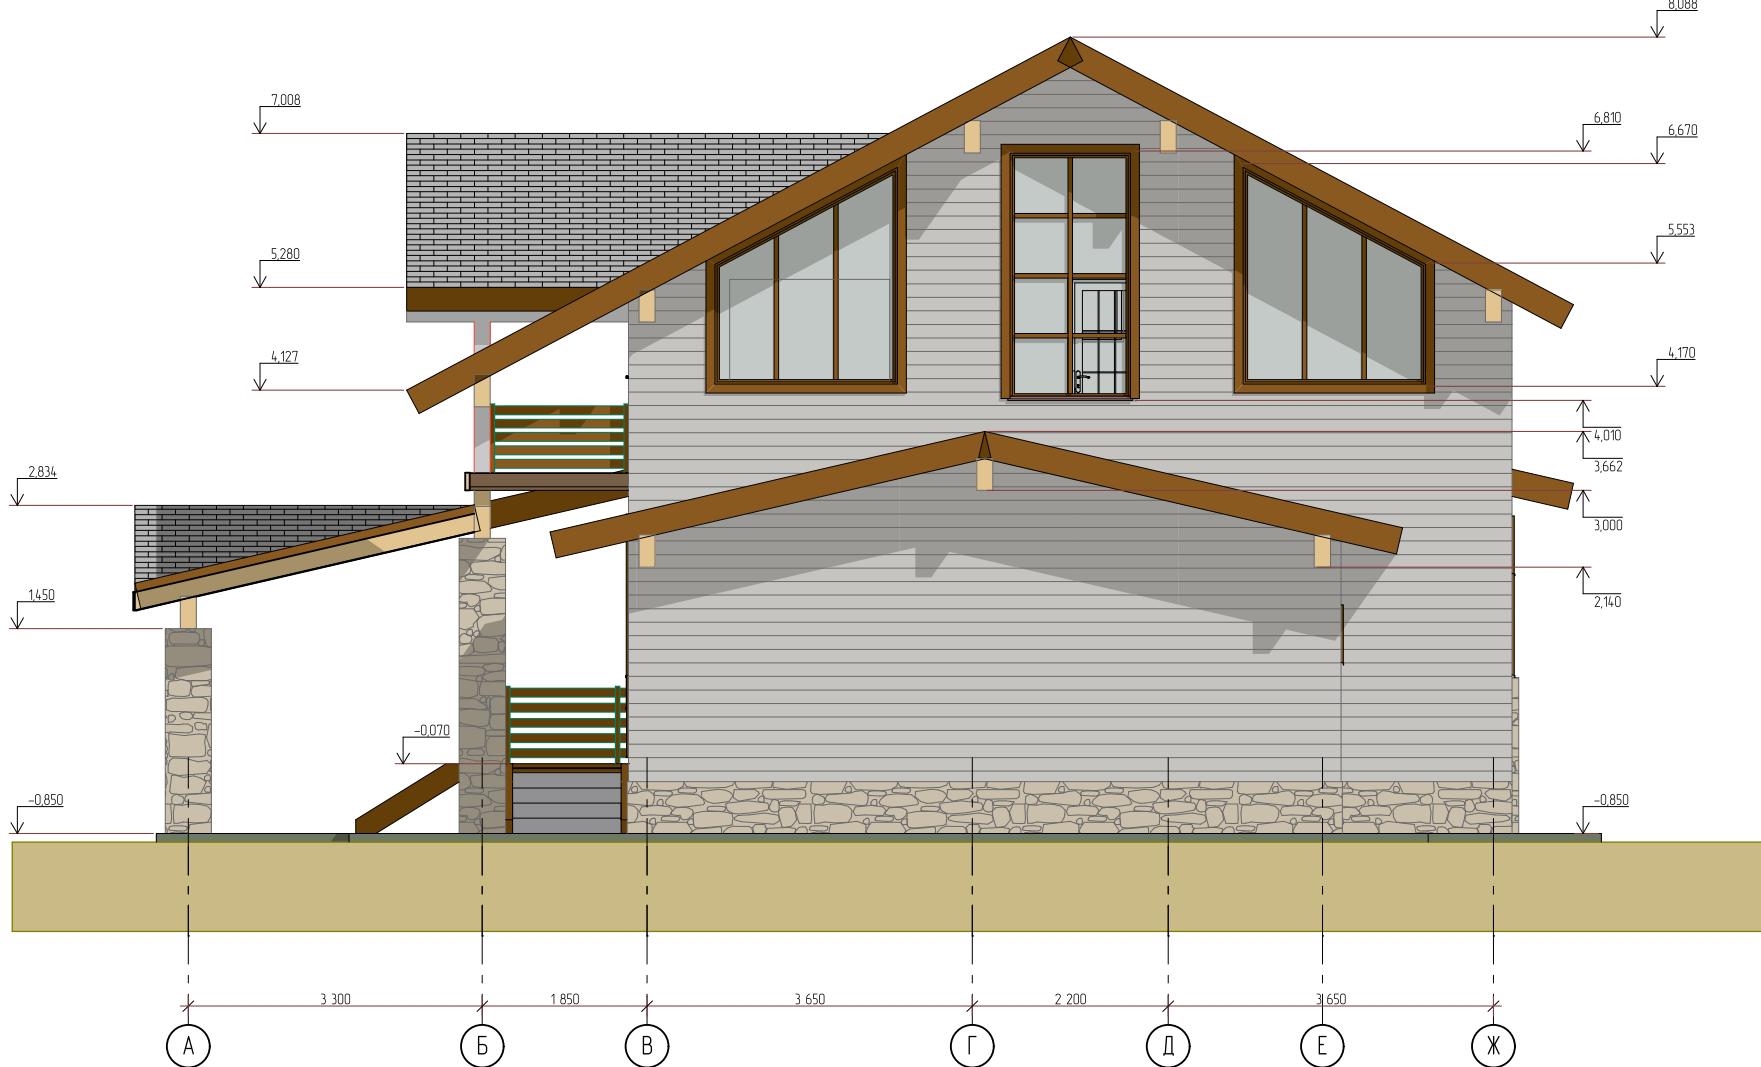

Инв. № подп. Подп. и дата
Взам. инв. №

Изм.	Колч.	Лист	№Фок.	Подп.	Дата	252/КД-РП.01.15		
Разраб.	Хабиров Р.М.					Индивидуальный жилой дом		
Проверил	Мусина К.А.					Стадия	Лист	
						####	14	
							60	
						Фасад А-Ж		

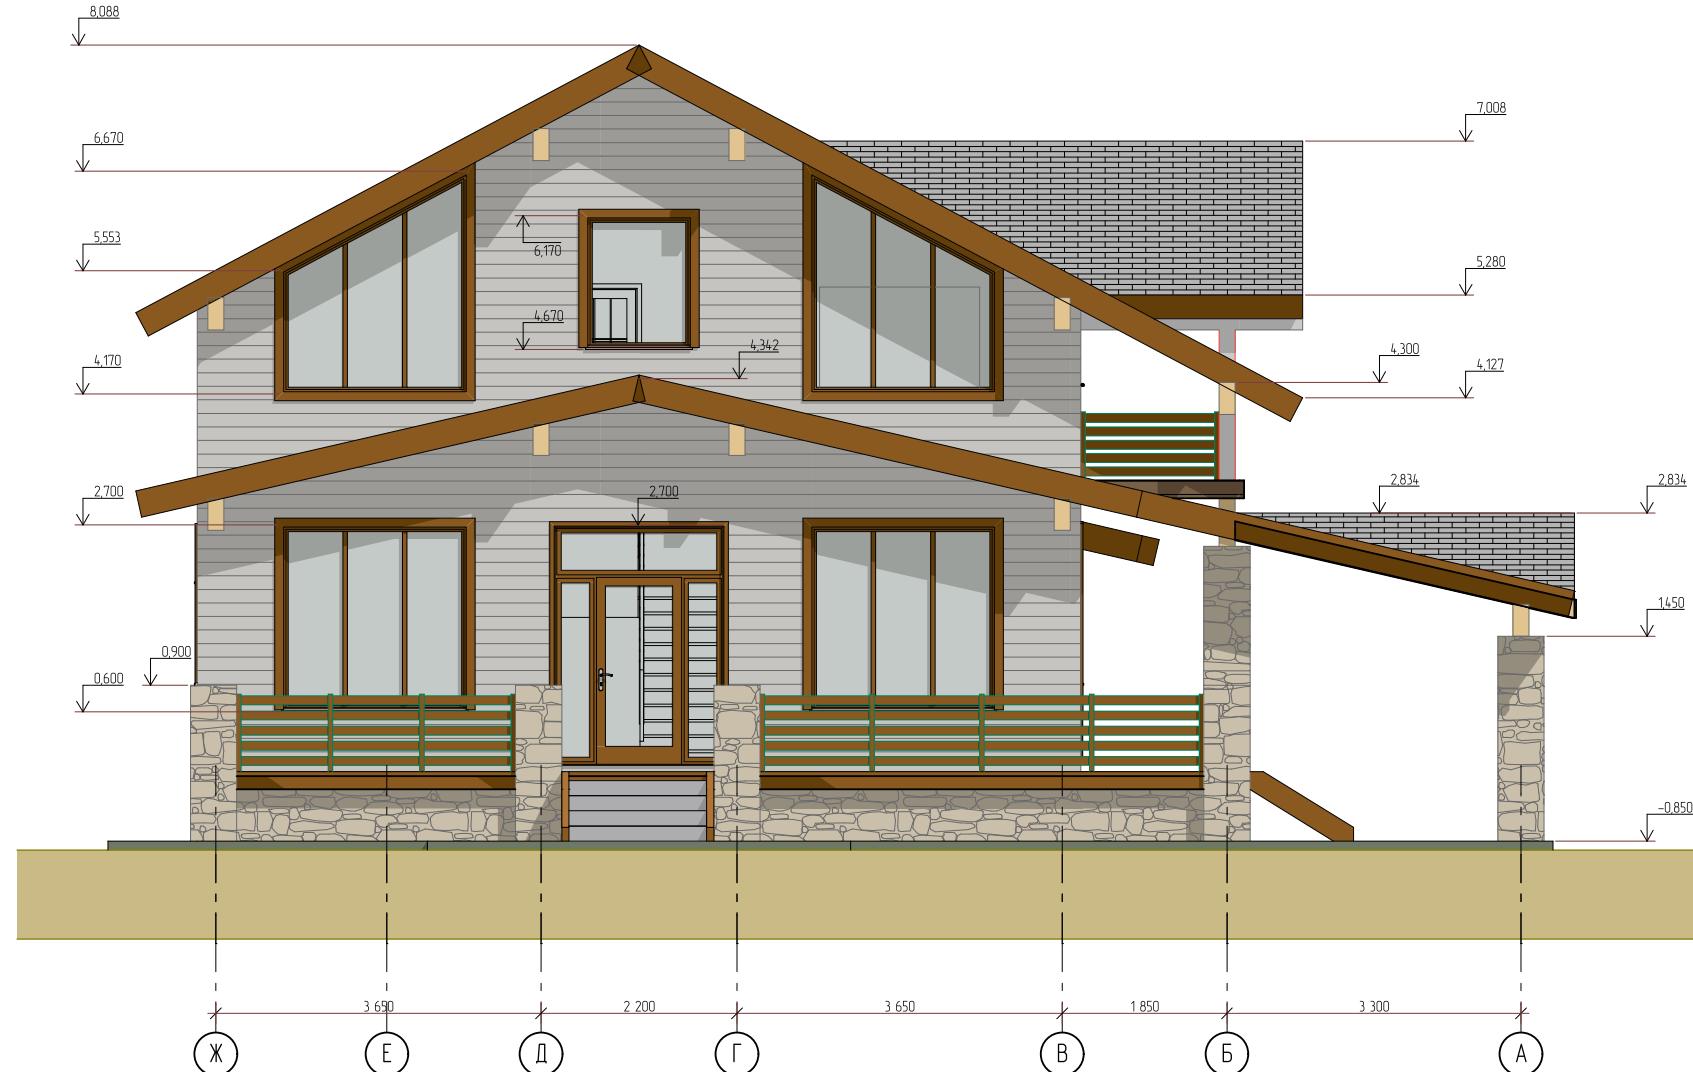


252/КД-РП.01.15							
Изм.	Колч.	Лист	№Фок.	Подп.	Дата		
Разраб.	Хабиров Р.М.						
Проверил	Мусина К.А.						
Индивидуальный жилой дом							
Стадия			Лист	Листов			
####			15	60			
Фасад Ж-А							
ГЛАВФУНДАМЕНТ							

План фундамента

Спецификация элементов

Поз.	Обозн.	Маркир.	Тип свай	Кол.	Крутящий момент (min) Nхм
1	●	СВС	300(6)/1-300(6)/1-73(5)/2600K	51	2350
2					

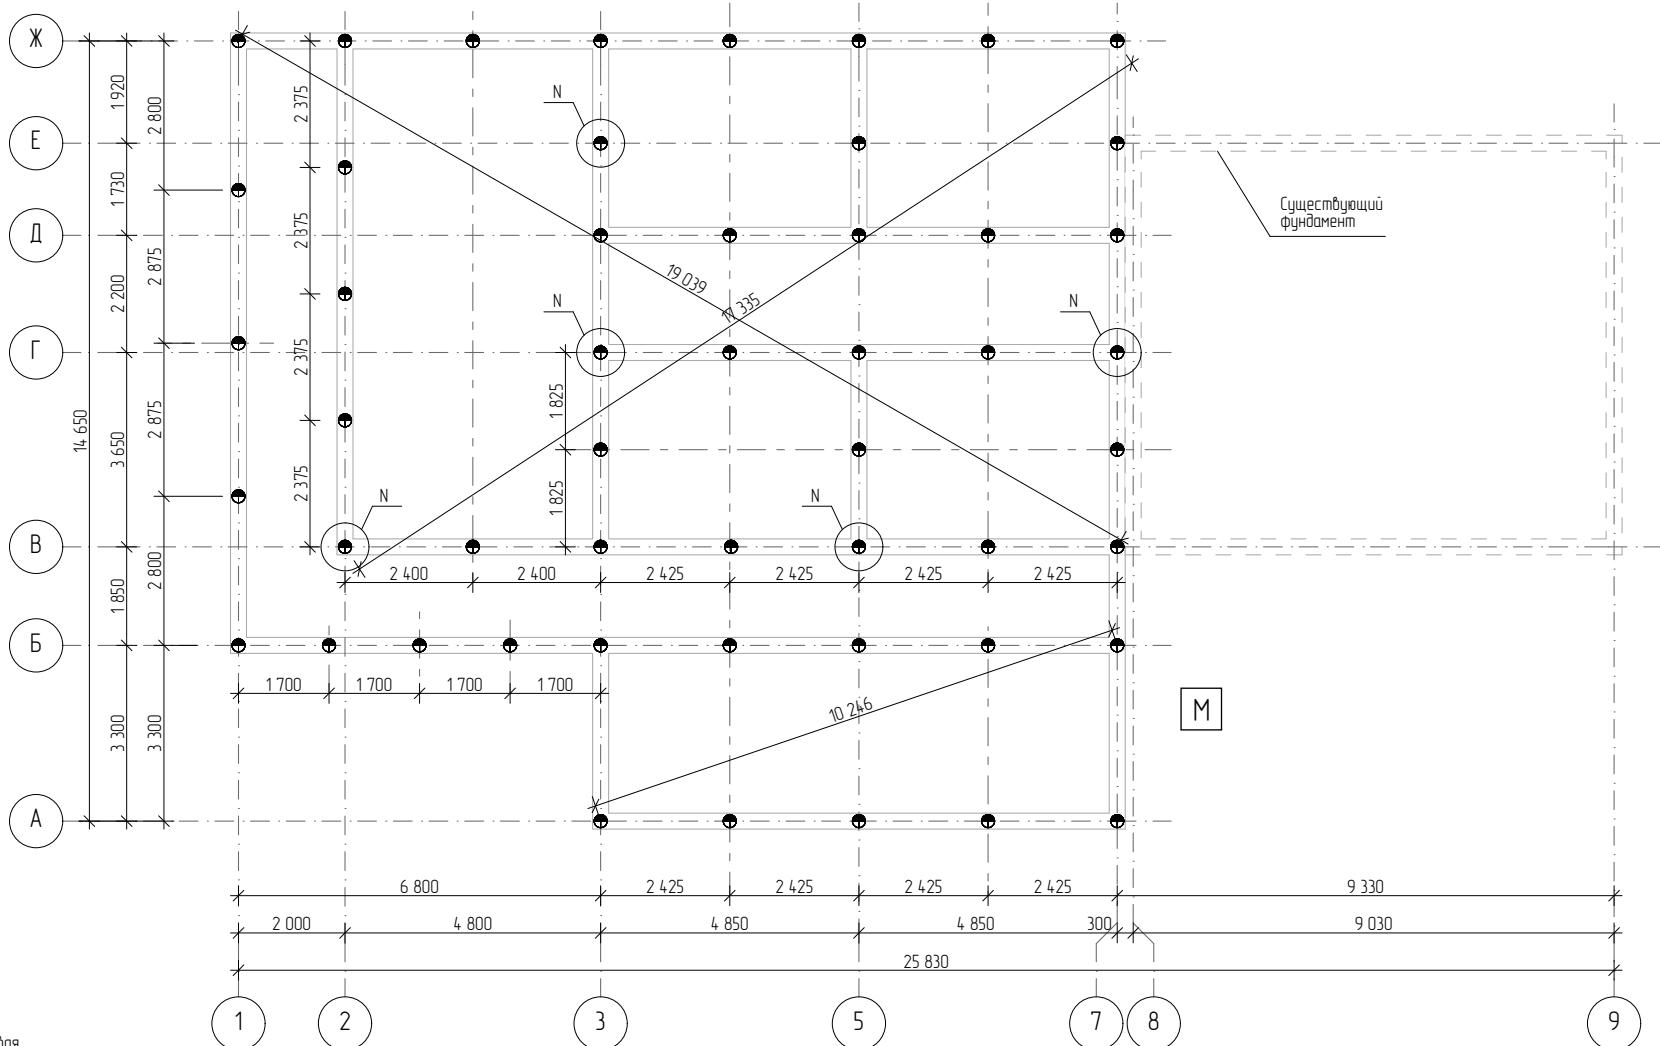


Примечание:
N - испытуемая свая
M - точка проведения контрольных измерений коррозионной активности грунтов

До начала строительства сооружения необходимо:
 - выполнить замер величины крутящего момента для выполнения требований СП 24.13330.2011
 "Свайные фундаменты" для зданий III класса ответственности (пониженный) и II (нормальный);
 - произвести замер коррозионной активности грунтов для проверки соответствия срока службы бинтовых свай требованиям ГОСТ 27751-2014 "Надежность строительных конструкций и оснований. Основные положения".


Нормативно-допустимые отклонения не должны превышать значений, предусмотренных Технологической картой строительства фундамента из бинтовых свай ООО "ГлавФундамент"

Изм.	Колч.	Лист	№ Док.	Подп.	Дата	252 / КД-РП.01.15		
Разраб.	Хабиров Р.М.						Индивидуальный жилой дом	
Проверил	Мусина К.А.							
							Стадия	Лист
							16	60
План фундамента						ГЛАВФУНДАМЕНТ		


Сечение 1-1

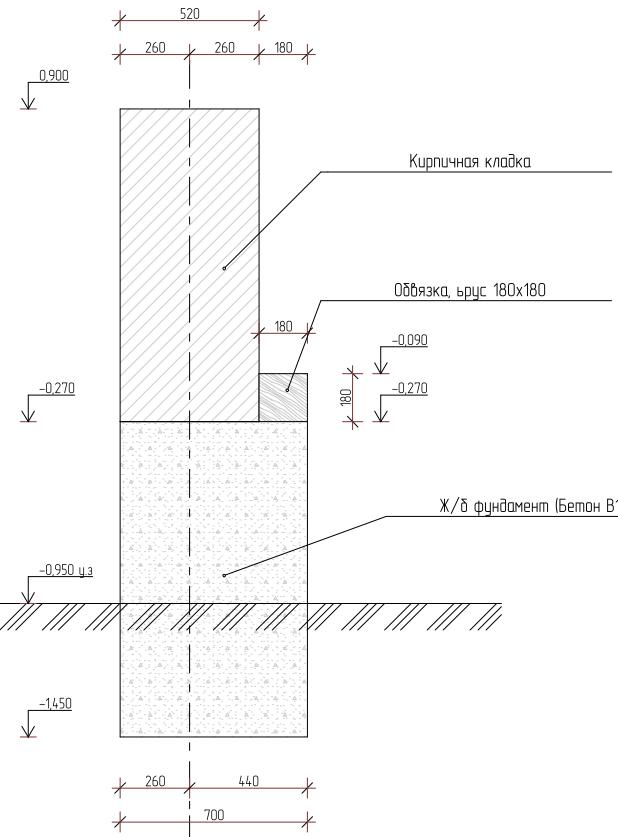


Сечение 2-2

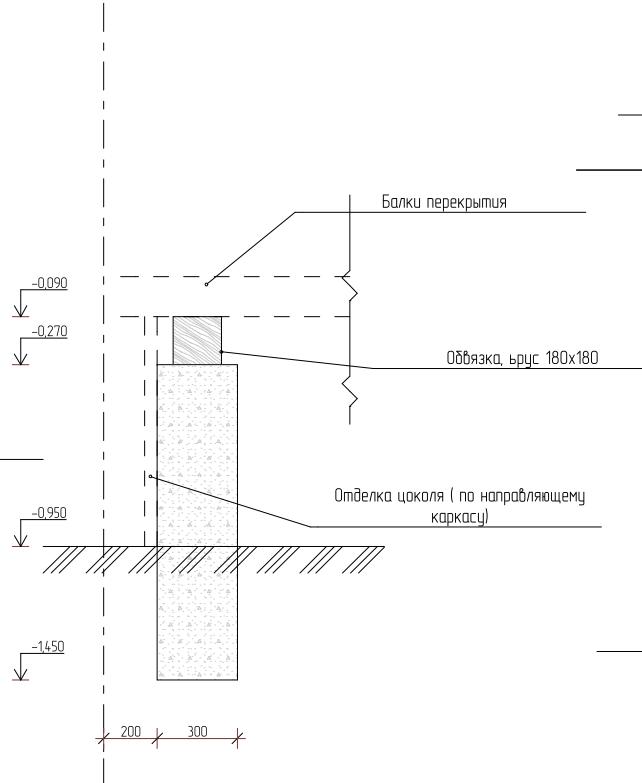

Сечение 3-3

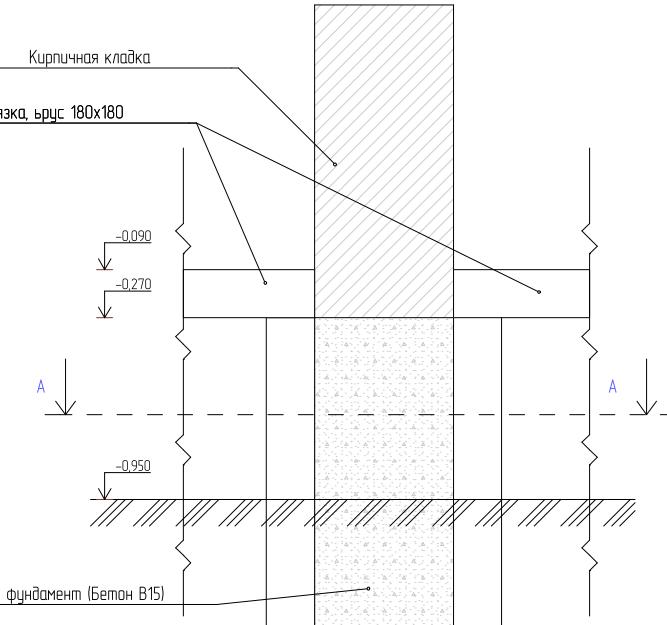

Сечение а-а

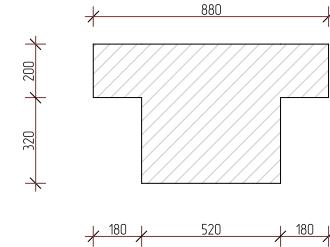

Примечание

- Под основание фундамента предусмотреть 15 см. деформационной подушки, из послойно -утрамбованного ПГС.
- Защитный слой арматуры не менее 50 мм. бетона.
- По периметру здания выполнить отмостку, шириной 800мм, из бетона В 15 (М200) толщиной 80-100мм, по утрамбованному щебнем грунту.
- Опорение несущих деревянных конструкций на другие элементы конструкций из более теплопроводных материалов (при непосредственном их контакте) следует осуществлять через гидроизоляционные прокладки.
- Бетонирование фундамента вести непрерывно.

Изм.	Кол.ч	Лист	№Фак.	Подп.	Дата			
Разраб.	Хабиров Р.М.							
Проверил	Мусина К.А.							


252/КД-РП.01.15

Индивидуальный жилой дом	Стадия	Лист	Листов
	####	17	60

Сечение 1-1, 2-2, 3-3

ГЛАВФУНДАМЕНТ

Спецификация к схеме обвязочного венца				
Поз.	Наименование	Кол-во	Масса ед, кг	Чистый объем
1	Прогон, брус 180x180, L=1,71 м	1	38,69	0,06
2	Прогон, брус 180x180, L=3,13 м	1	70,99	0,10
3	Прогон, брус 180x180, L=3,59 м	1	81,53	0,12
4	Прогон, брус 180x180, L=3,74 м	2	84,82	0,24
5	Прогон, брус 180x180, L=3,77 м	1	85,39	0,12
6	Прогон, брус 180x180, L=3,83 м	2	86,86	0,25
7	Прогон, брус 180x180, L=4,85 м	2	110,00	0,31
8	Прогон, брус 180x180, L=4,89 м	1	110,91	0,16
9	Прогон, брус 180x180, L=4,94 м	6	112,04	0,96
10	Прогон, брус 180x180, L=4,98 м	1	112,95	0,16
11	Прогон, брус 180x180, L=5,03 м	1	114,08	0,16
12	Прогон, брус 180x180, L=5,33 м	1	120,88	0,17
13	Прогон, брус 180x180, L=5,94 м	2	134,72	0,38
14	Прогон, брус 180x180, L=6,00 м	1	136,08	0,19
15	Прогон, брус 180x180, L=4,80 м	1	108,86	0,16
16	Прогон, брус 180x180, L=1,89 м	1	42,87	0,06
				2528,28 3,60 м³

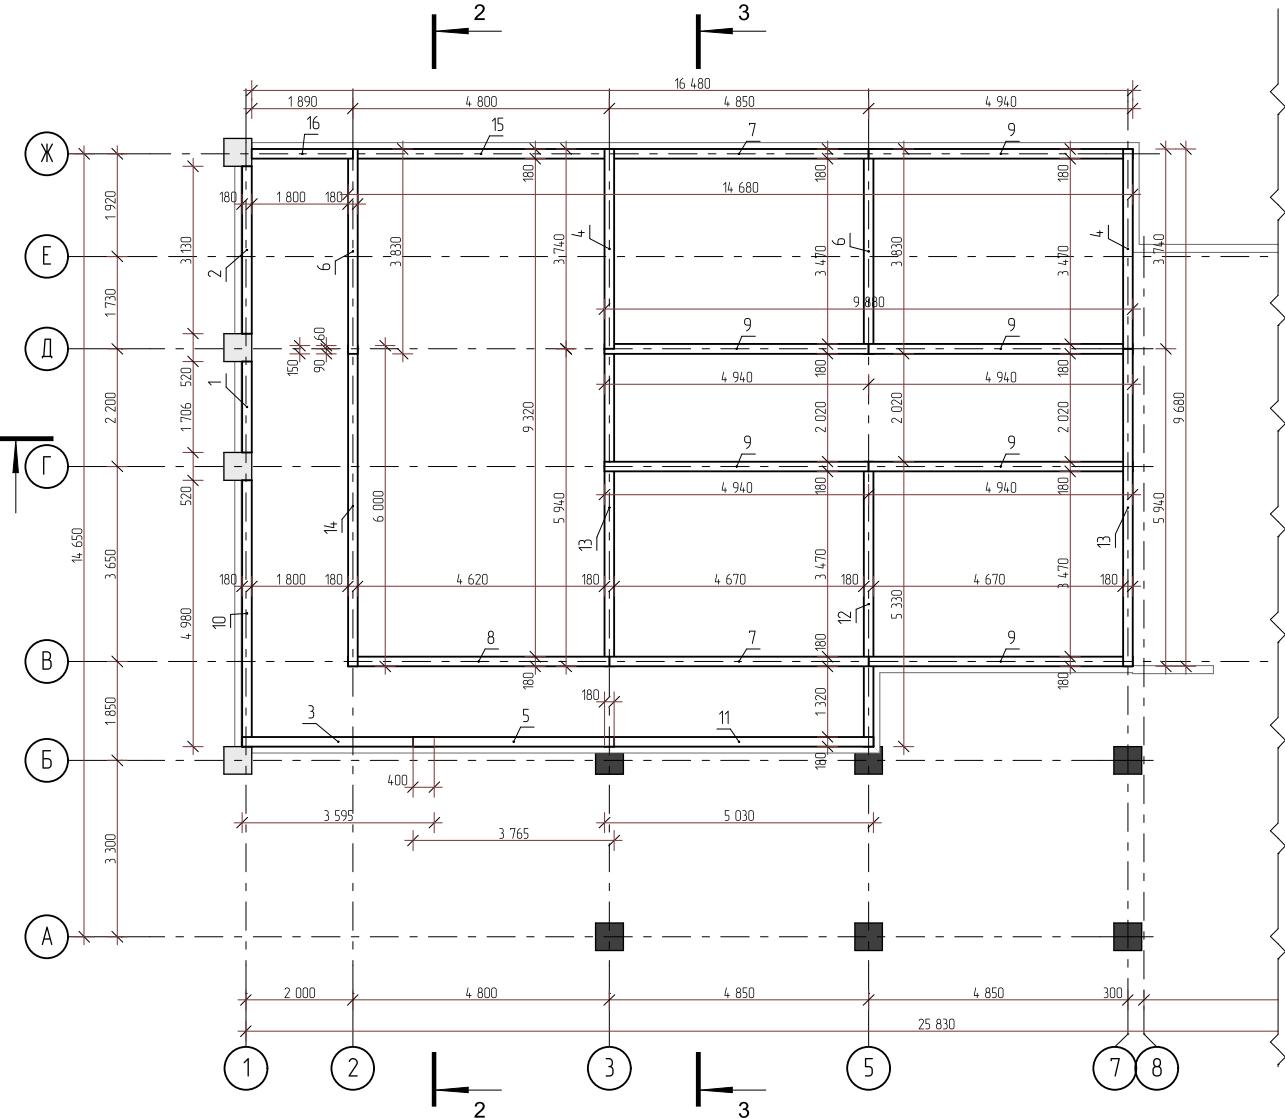

Примечание

Обвязочный венец выполнить из лиственицы.
В местах соприкосновения с бетоном фундамента или оголовками свай предусмотреть 2 слоя гидроизоляции из рулероида.
Все соединения обвязочного венца соединить в пол бруса.
Обвязочный венец закрепить с вышележащими прогонами.
Сочленение обвязки производить на опорных частях, оголовков металлических свай.

Изм.	Кол.ч	Лист	№Фок.	Подп.	Дата
Разраб.	Хабиров Р.М.				
Проверил	Мусина К.А.				

252/КД-РП.01.15


Индийский жилой дом

Стадия	Лист	Листов
####	18	60

План обвязочного венца



Спецификация элементов балок перекрытия фундамента				
Поз.	Наименование	Кол-во	Масса ед., кг	Чистый объем
1	Балка, брус 50x150, L=0,39 м	2	2,07	0,01
2	Балка, брус 50x150, L=1,50 м	1	7,88	0,01
3	Балка, брус 50x150, L=1,71 м	1	8,96	0,01
4	Балка, брус 50x150, L=1,80 м	1	9,45	0,01
5	Балка, брус 50x150, L=1,85 м	1	9,74	0,01
6	Балка, брус 50x150, L=1,96 м	16	10,29	0,24
7	Балка, брус 50x150, L=2,14 м	3	11,24	0,05
8	Балка, брус 50x150, L=2,22 м	18	11,65	0,30
9	Балка, брус 50x200, L=2,02 м	17	14,14	0,34
10	Балка, брус 50x150, L=3,13 м	1	16,43	0,02
11	Балка, брус 50x150, L=4,33 м	1	22,73	0,03
12	Балка, брус 50x150, L=4,58 м	1	24,02	0,03
13	Балка, брус 50x200, L=3,47 м	2	24,29	0,07
14	Балка, брус 50x150, L=4,98 м	1	26,14	0,04
15	Балка, брус 100x200, L=3,47 м	32	48,58	2,22
16	Балка, брус 150x200, L=4,96 м	13	104,26	1,94
				3736,59 5,33 м ³

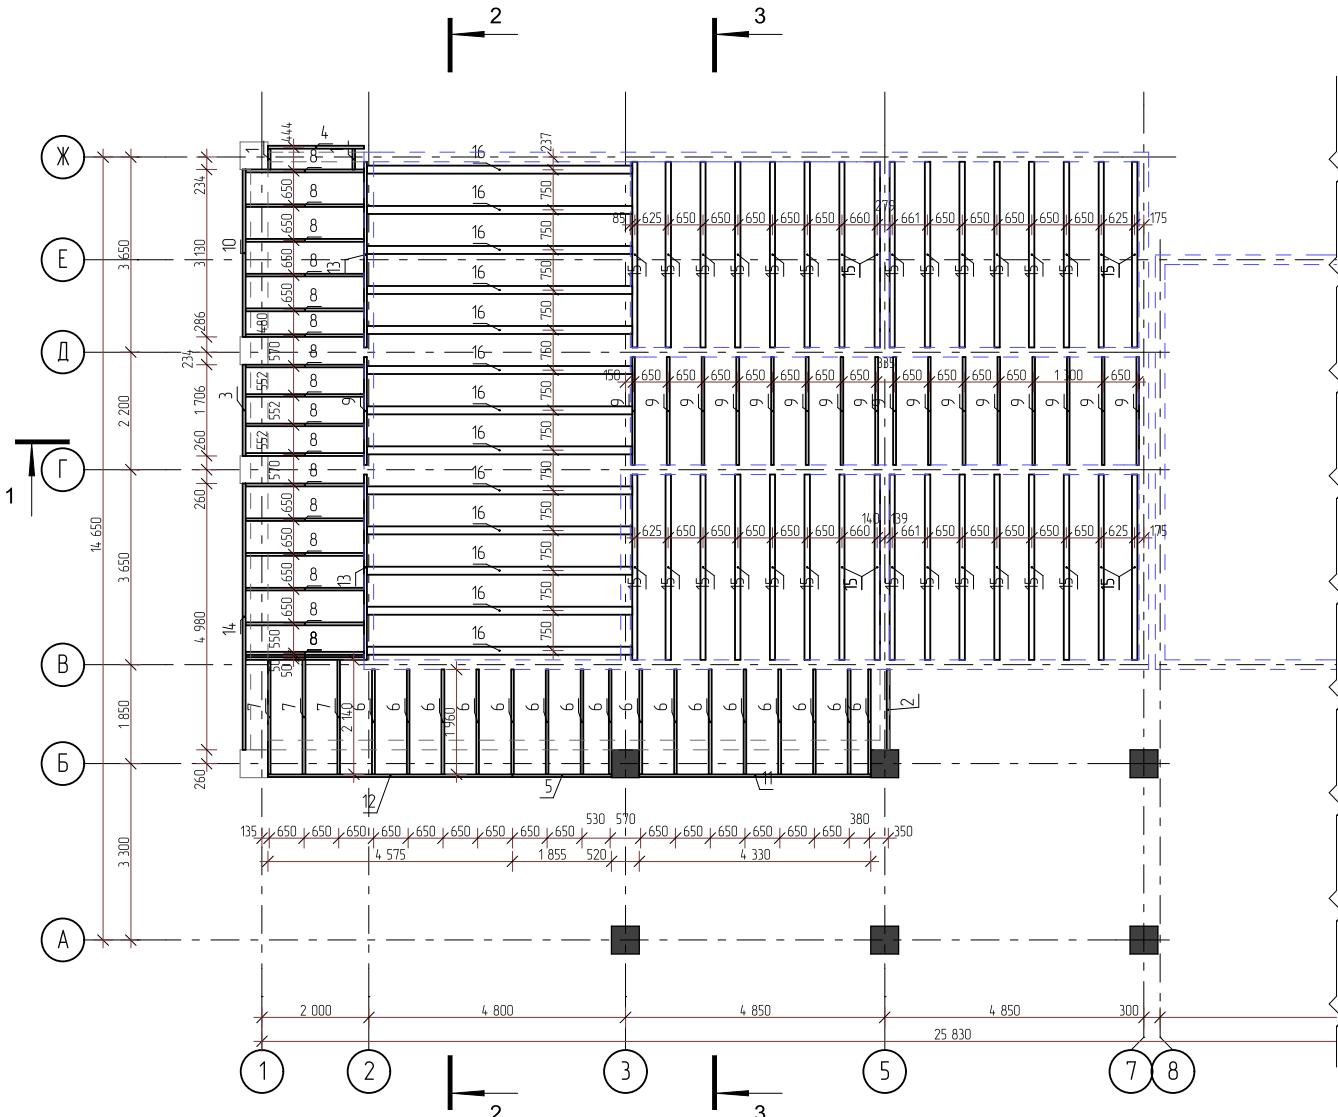


Опоры для крепления балок

- ▲ 1. Опора бруса 175x45x51x1,2мм, раскр (Американка)
- 2. Опора бруса 140x76x100x2,0 раскр.
- 3. Опора бруса 80x140x52x1,2 мм, заскр

- Примечание**
- Для несущих конструкций применять пиломатериалы хвойных пород по ГОСТ 8486-86 с размерами по ГОСТ 24454-80*. Древесина должна быть не ниже 2-го сорта с расчетными характеристиками по СНиП II-25-80. Абсолютная влажность древесины не более 22%.
 - Древесина должна быть подвергнута глубокой пропитке антисептиками и покрыта огнезащитными составами СК-Л или суперфосфатной обмазкой согласно СНиП III-19-75. СНиП II-Л-5-70.
 - В местах прохода трубы камина выполнить изоляцию трубы асбестовой штукатуркой толщиной не менее 100мм.
 - Расчетная плотность древесины 700 кг/м³

Расчет гвоздей 4x100 для закрепления балок 10кг/м³
Расход саморезов (желт.) 5x50 для одной опоры 8шт.

252/КД-РП.01.15					
Изм.	Кол.ч	Лист	№Фак.	Подп.	Дата
Разраб.	Хабиров Р.М.				
Проверил	Мусина К.А.				
Индивидуальный жилой дом				Стадия	Лист
				####	60
План балок перекрытия фундамента				ГЛАВФУНДАМЕНТ	

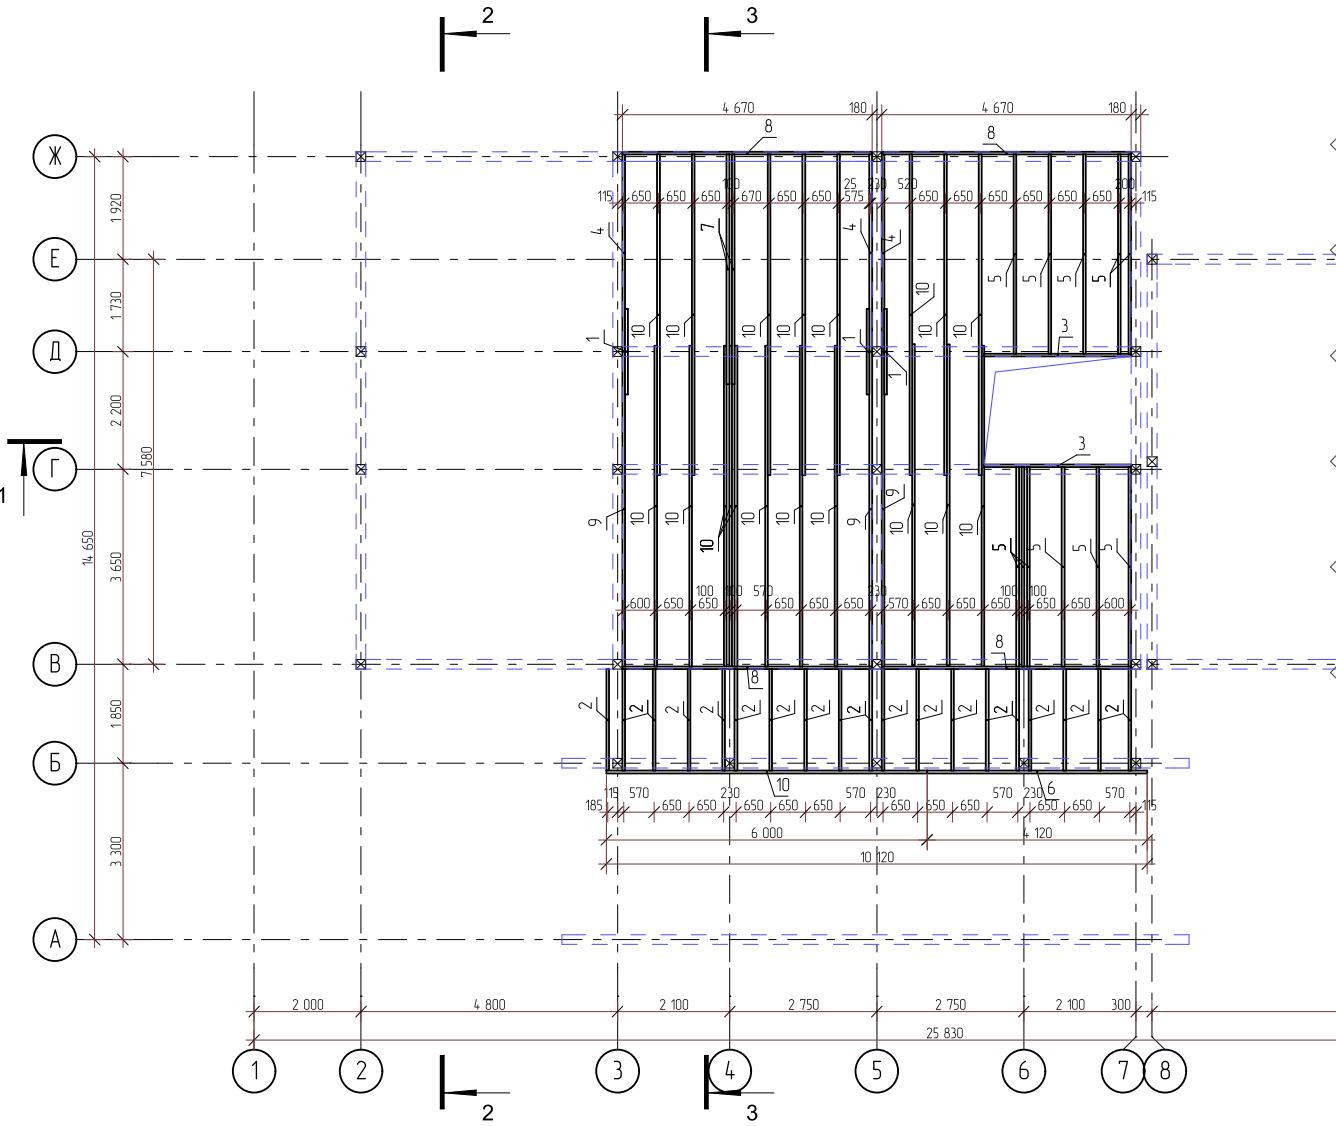

Спецификация элементов м/з балок перекрытия				
Поз.	Наименование	Кол-во	Масса ед., кг	Чистый объем
1	Балка, брус 50x200, L=1,60 м	3	11,20	0,05
2	Балка, брус 50x200, L=1,90 м	19	13,30	0,36
3	Балка, брус 50x200, L=2,75 м	2	19,25	0,06
4	Балка, брус 50x200, L=3,69 м	3	25,83	0,11
5	Балка, брус 50x200, L=3,73 м	11	26,11	0,41
6	Балка, брус 50x200, L=4,12 м	1	28,84	0,04
7	Балка, брус 50x200, L=4,30 м	2	30,10	0,09
8	Балка, брус 50x200, L=4,67 м	4	32,69	0,19
9	Балка, брус 50x200, L=5,89 м	3	41,23	0,18
10	Балка, брус 50x200, L=6,00 м	20	42,00	1,20
				1872,99 2,76 м ³


Примечание

- Для несущих конструкций применять пиломатериалы хвойных пород по ГОСТ 8486-86 с размерами по ГОСТ 24454-80*. Древесина должна быть не ниже 2-го сорта с расчетными характеристиками по СНиП II-25-80. Абсолютная влажность древесины не более 22%.
- Древесина должна быть подвергнута глубокой пропитке антисептиками и покрыта огнезащитными составами СК-Л или суперфосфатной обмазкой согласно СНиП III-19-75. СНиП II-Л-5-70.
- В местах прохода трубы камина выполнить изоляцию трубы асбестовой штукатуркой толщиной не менее 100мм.
- Расчетная плотность древесины 700 кг/м³

Расчет гвоздей 4х100 для закрепления балок 10кг/м³
Расход саморезов (желт.) 5x50 для одной опоры 8шт.


252/КД-РП.01.15					
Изм.	Колич.	Лист	№Фак.	Подп.	Дата
Разраб.	Хабиров Р.М.				
Проверил	Мусина К.А.				
Индивидуальный жилой дом				Стадия	Лист
				####	60
План балок перекрытия 1-го этажа				ГЛАВФУНДАМЕНТ	

Инв. № подп.	Подп. и дата	Взам. инв. №

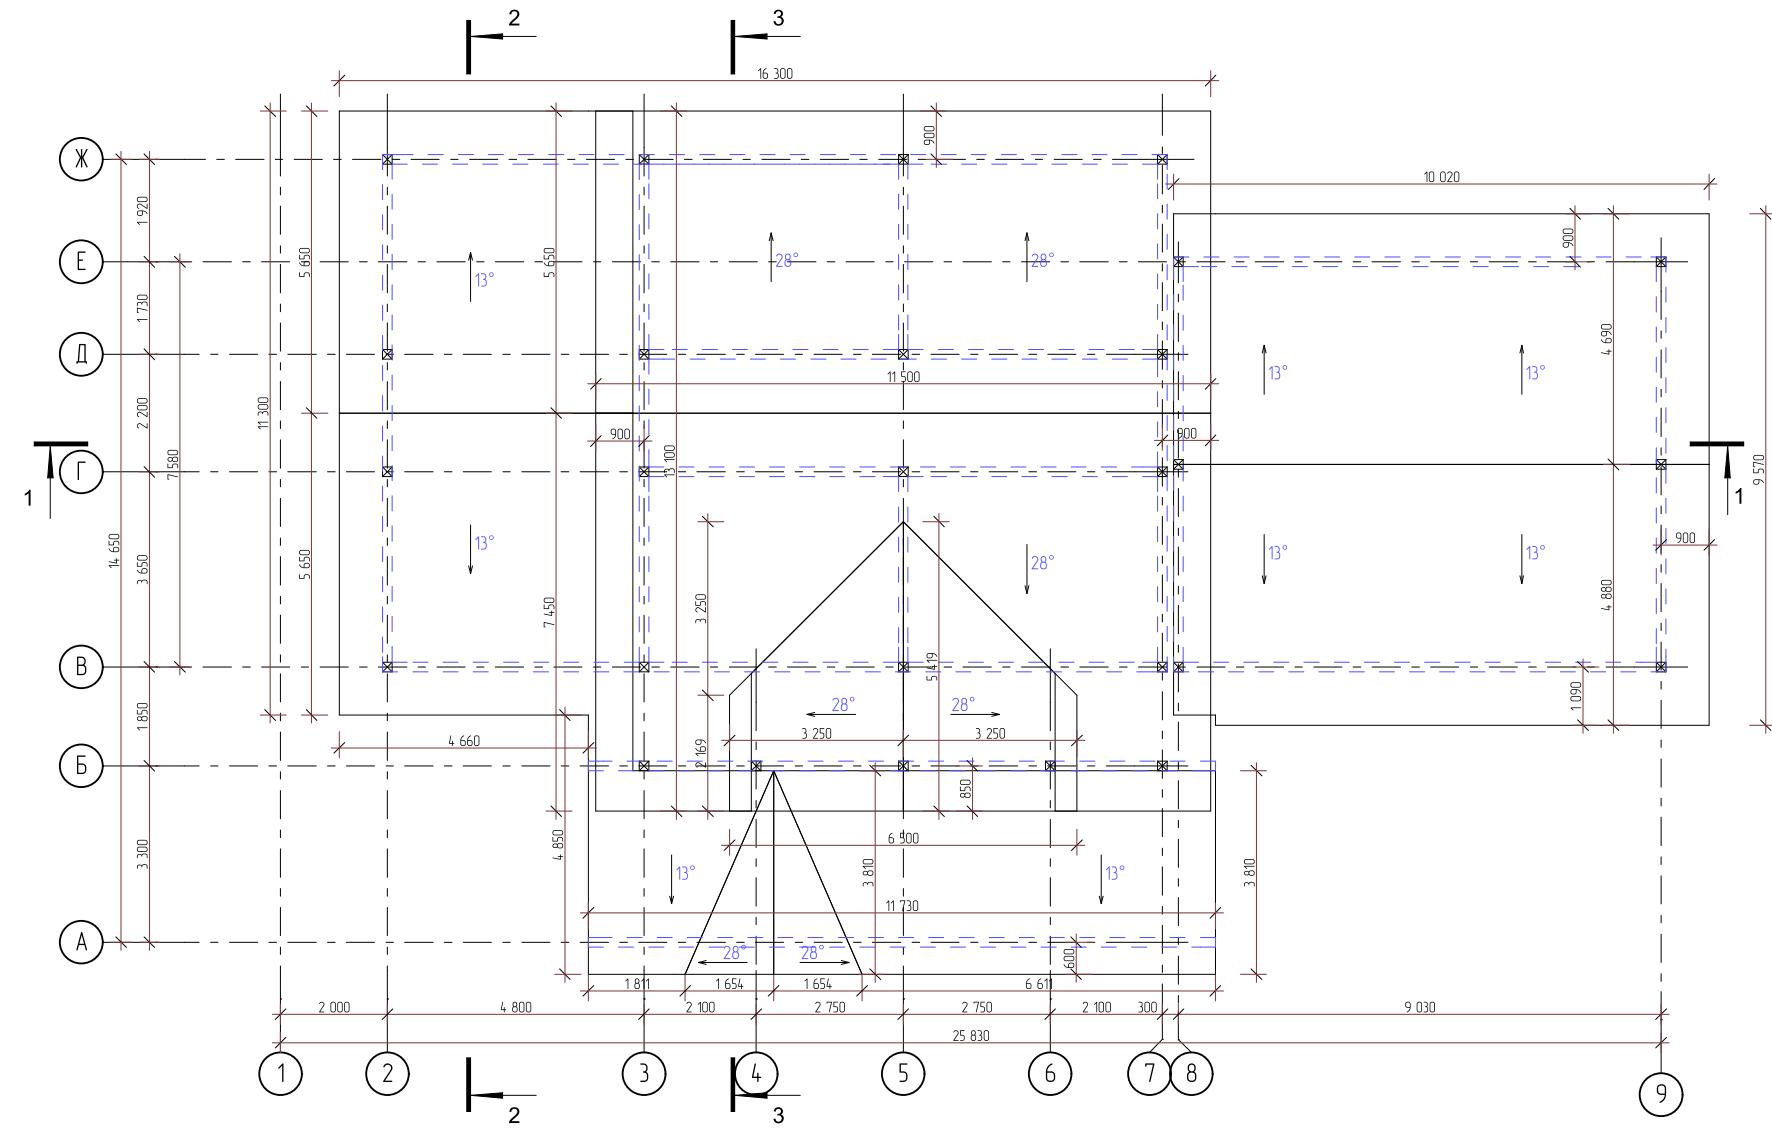

Изм.	Колич.	Лист	№ блок.	Подп.	Дата
Разраб.	Хабиров Р.М.				
Проверил	Мусина К.А.				
Индивидуальный жилой дом				Стадия	Лист
				####	21
				Листов	60
План кровли				ГЛАВФУНДАМЕНТ	

Инв. № подп.	Подп. и дата	Взам. инв. №

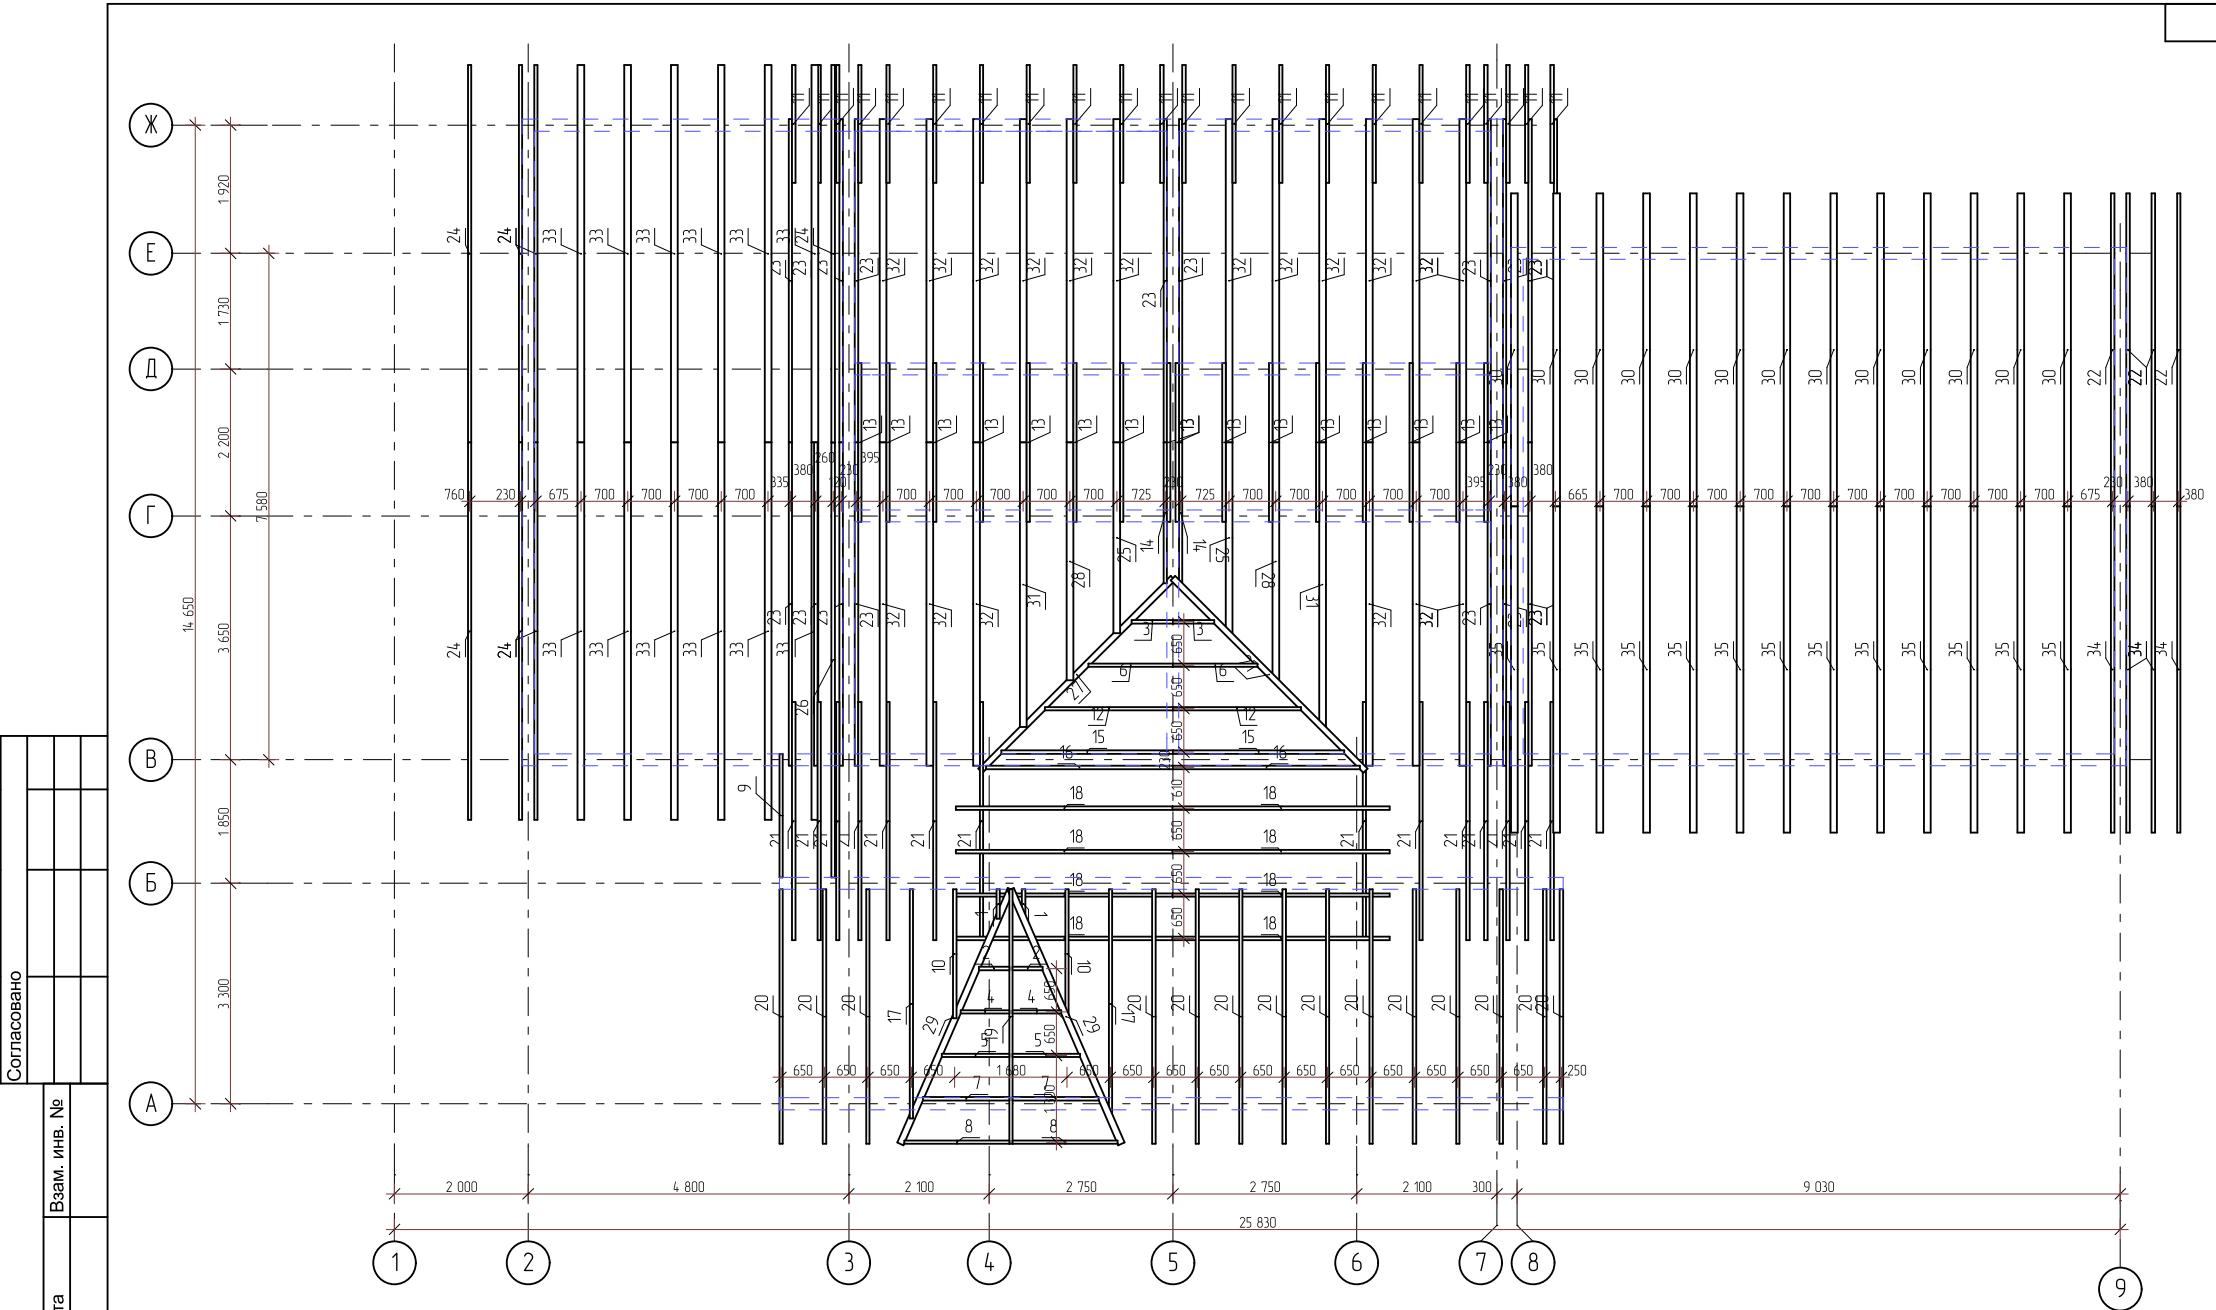

Изм.	Колч.	Лист	№Фок.	Подп.	Дата
Разраб.	Хабиров Р.М.				
Проверил	Мусина К.А.				

252/КД-РП.01.15

Индиймудульный жилой дом



GLAVFUNDAMENT


Стадия
####

Лист



Листов

План стропил

Спецификация к схеме стропильной системы						
Поз.	Обозначение	Наименование	Кол-во	Масса ед., кг	Чистый объем	Примечание
1	ГОСТ 8486-86	Стропило, брус 50x200, L=0,50 м	2	3,47	0,01	
2	ГОСТ 8486-86	Стропило, брус 50x200, L=0,62 м	2	4,33	0,01	
3	ГОСТ 8486-86	Стропило, брус 50x200, L=0,81 м	2	5,64	0,01	
4	ГОСТ 8486-86	Стропило, брус 50x200, L=0,93 м	2	6,51	0,02	
5	ГОСТ 8486-86	Стропило, брус 50x200, L=1,25 м	2	8,75	0,02	
6	ГОСТ 8486-86	Стропило, брус 50x200, L=1,54 м	2	10,77	0,03	
7	ГОСТ 8486-86	Стропило, брус 50x200, L=1,57 м	2	10,98	0,03	
8	ГОСТ 8486-86	Стропило, брус 50x200, L=1,89 м	2	13,20	0,04	
9	ГОСТ 8486-86	Стропило, брус 50x200, L=1,94 м	1	13,61	0,02	
10	ГОСТ 8486-86	Стропило, брус 50x200, L=2,03 м	2	14,19	0,04	
11	ГОСТ 8486-86	Стропило, брус 50x200, L=2,11 м	22	14,74	0,44	
12	ГОСТ 8486-86	Стропило, брус 50x200, L=2,28 м	2	15,94	0,04	
13	ГОСТ 8486-86	Стропило, брус 50x200, L=2,38 м	16	16,66	0,38	
14	ГОСТ 8486-86	Стропило, брус 50x200, L=2,49 м	2	17,46	0,05	
15	ГОСТ 8486-86	Стропило, брус 50x200, L=3,01 м	2	21,08	0,06	
16	ГОСТ 8486-86	Стропило, брус 50x200, L=3,28 м	2	22,93	0,06	
17	ГОСТ 8486-86	Стропило, брус 50x200, L=3,56 м	2	24,94	0,07	
18	ГОСТ 8486-86	Стропило, брус 50x200, L=3,78 м	8	26,49	0,29	
19	ГОСТ 8486-86	Стропило, брус 50x200, L=3,81 м	1	26,67	0,04	
20	ГОСТ 8486-86	Стропило, брус 50x200, L=3,96 м	14	27,69	0,55	
21	ГОСТ 8486-86	Стропило, брус 50x200, L=4,14 м	14	29,01	0,57	
22	ГОСТ 8486-86	Стропило, брус 50x200, L=4,86 м	4	34,02	0,19	
23	ГОСТ 8486-86	Стропило, брус 50x200, L=5,59 м	18	39,12	0,99	
24	ГОСТ 8486-86	Стропило, брус 50x200, L=5,84 м	7	40,91	0,41	
25	ГОСТ 8486-86	Стропило, брус 100x200, L=3,34 м	2	46,79	0,13	
26	ГОСТ 8486-86	Стропило, брус 50x200, L=6,73 м	1	47,09	0,07	
27	ГОСТ 8486-86	Стропило, брус 90x200, L=4,43 м	2	55,82	0,16	
28	ГОСТ 8486-86	Стропило, брус 100x200, L=4,14 м	2	57,95	0,16	
29	ГОСТ 8486-86	Стропило, брус 100x200, L=4,29 м	2	60,03	0,17	
30	ГОСТ 8486-86	Стропило, брус 100x200, L=4,86 м	13	68,03	1,25	

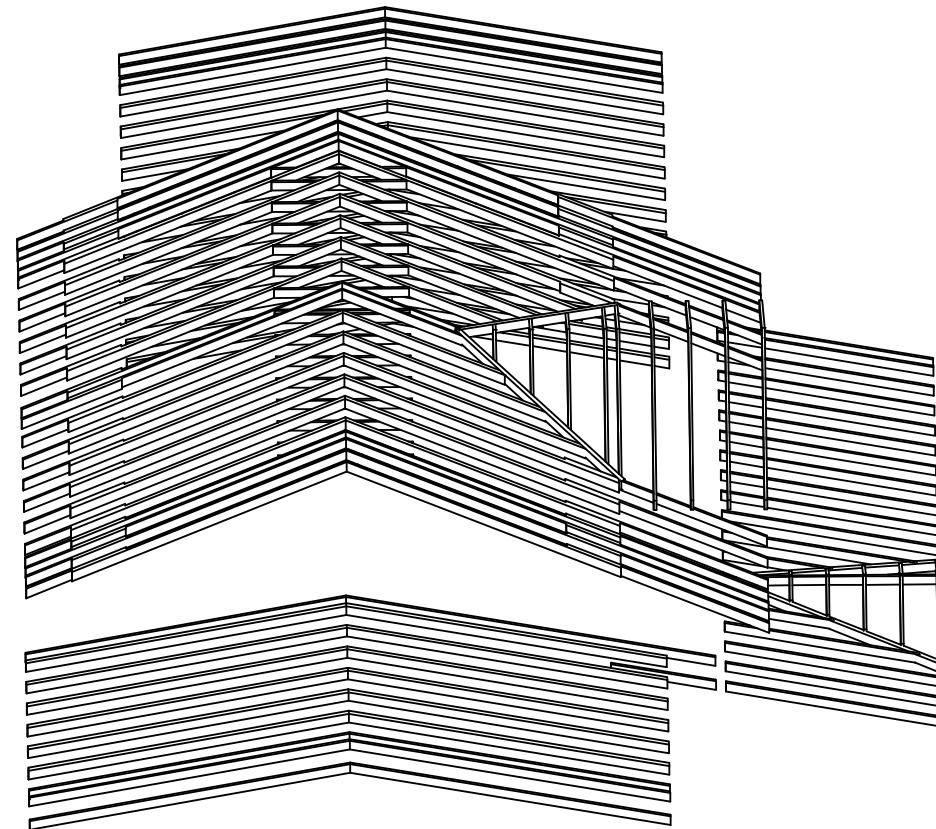

Изм.	Колч.	Лист	№Фок.	Подп.	Дата	252/КД-РП.01.15			
Разраб.	Хабиров Р.М.					Индивидуальный жилой дом	Стадия	Лист	Листов
Проверил	Мусина К.А.								
Спецификация элементов стропильной системы									
ГЛАВФУНДАМЕНТ									

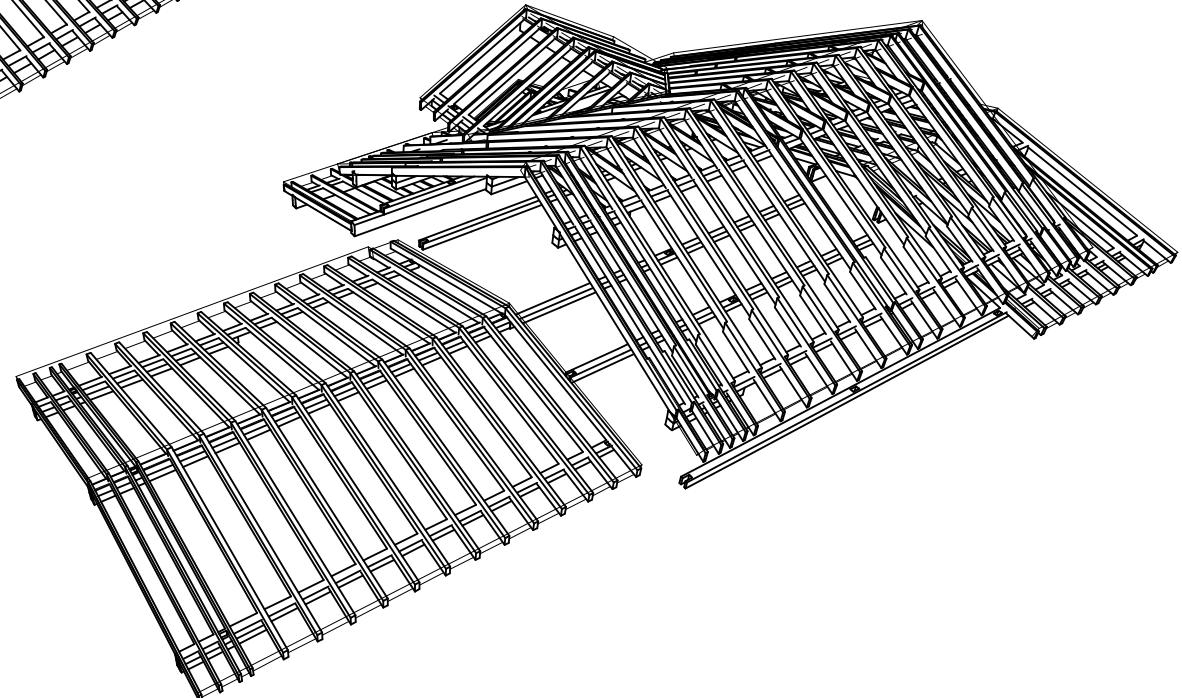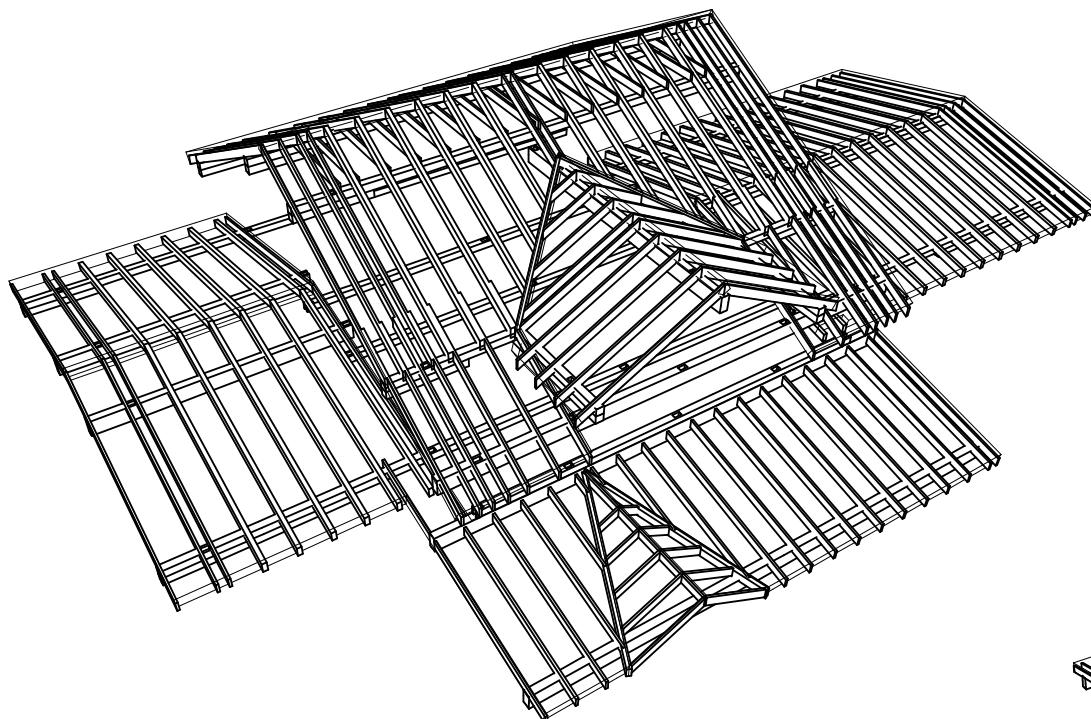


Согласовано

Инв. № подп.

Подп. и дата

Изм.	Колч.	Лист	№Фок.	Подп.	Дата	252/КД-РП.01.15		
Разраб.	Хабиров Р.М.					Индивидуальный жилой дом	Стодия	Лист
Проверил	Мусина К.А.							
						Стропильная система (общий вид)	###	60



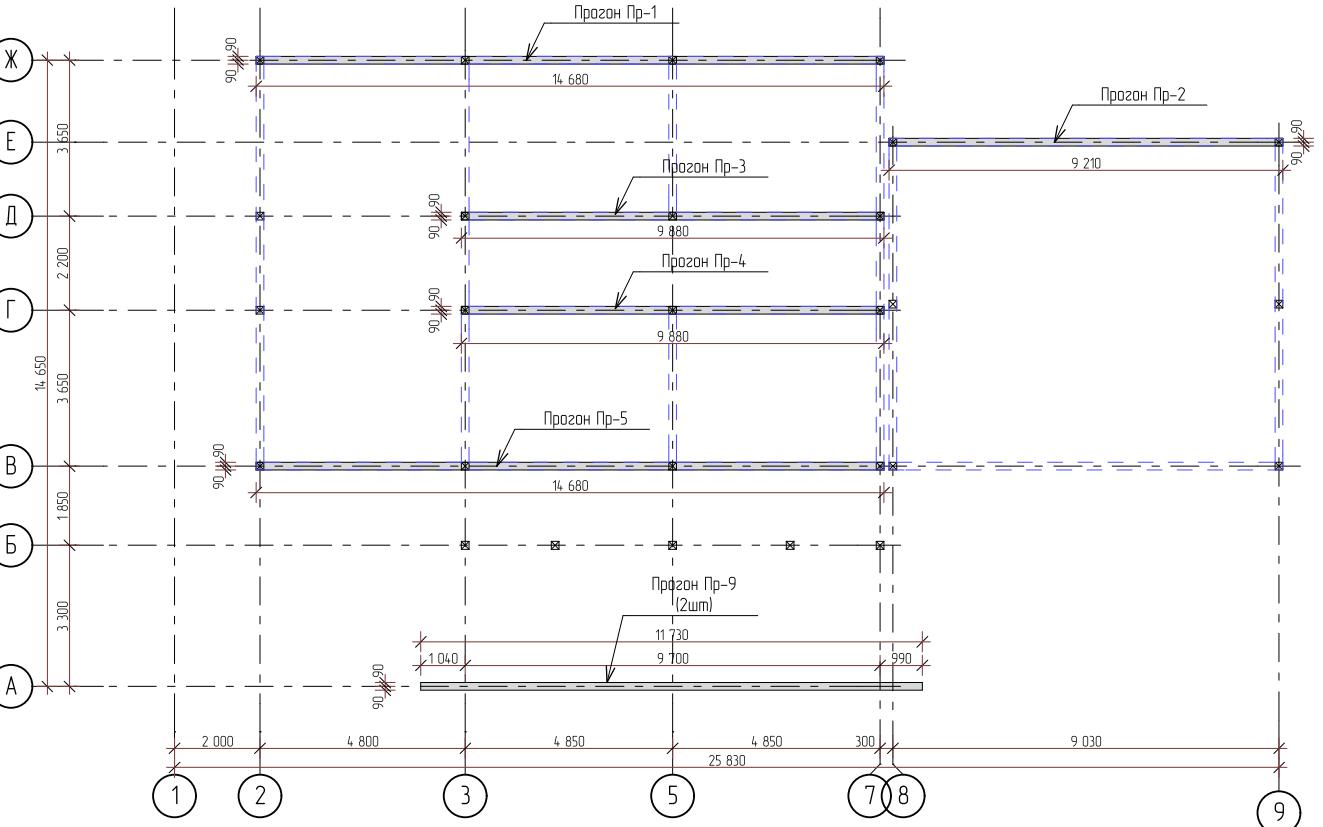

Спецификация элементов прогонов в отм. -0,270; -0,640

Поз.	Наименование	Кол-во	Масса ед. кг	Чистый объем
-270.1	Балка, брус 45x180, L=1,19 м	4	6,75	0,04
-270.2	Балка, брус 45x180, L=1,49 м	8	8,45	0,10
-270.3	Балка, брус 45x180, L=2,39 м	4	13,55	0,08
-270.4	Балка, брус 45x180, L=4,62 м	4	26,20	0,15
-270.5	Балка, брус 45x180, L=4,67 м	16	26,48	0,61
-270.6	Балка, брус 45x180, L=6,00 м	12	34,02	0,58
-640.7	Балка, брус 45x180, L=2,85 м	2	16,16	0,05
-640.8	Балка, брус 45x180, L=3,21 м	2	18,20	0,05
-640.9	Балка, брус 45x180, L=6,00 м	4	34,02	0,19
				1290,27 1,90 м ³

Спецификация элементов прогонов в отм. +1450

Поз.	Наименование	Кол-во	Масса ед. кг	Чистый объем
1450.1	Балка, брус 45x180, L=2,73 м	4	15,48	0,09
1450.2	Балка, брус 45x180, L=3,00 м	4	17,01	0,10
1450.3	Балка, брус 45x180, L=5,73 м	4	32,49	0,19
1450.4	Балка, брус 45x180, L=6,00 м	8	34,02	0,39
				532,07 0,76 м ³

Спецификация элементов консолей на отм. +2,140

Поз.	Наименование	Кол-во	Масса ед. кг	Чистый объем
2140.1	Балка, брус 45x180, L=0,81 м	6	4,59	0,04
2140.2	Балка, брус 45x180, L=1,80 м	2	10,21	0,03
2140.3	Балка, брус 45x180, L=3,93 м	2	22,29	0,06
2140.4	Балка, брус 45x180, L=4,92 м	2	27,90	0,08
				148,34 0,22 м ³


Изм.	Колч.	Лист	№Фак.	Подп.	Дата
Разраб.	Хабиров Р.М.				
Проверил	Мусина К.А.				

252/КД-РП.01.15

Индивидуальный жилой дом				Стадия	Лист	Листов
				####	25	60
Схема расположения прогонов в отм. -0,270, -0,640, +1450, +2,140						

Инв. № подп.	Подп. и дата	Взам. инв. №

Согласовано

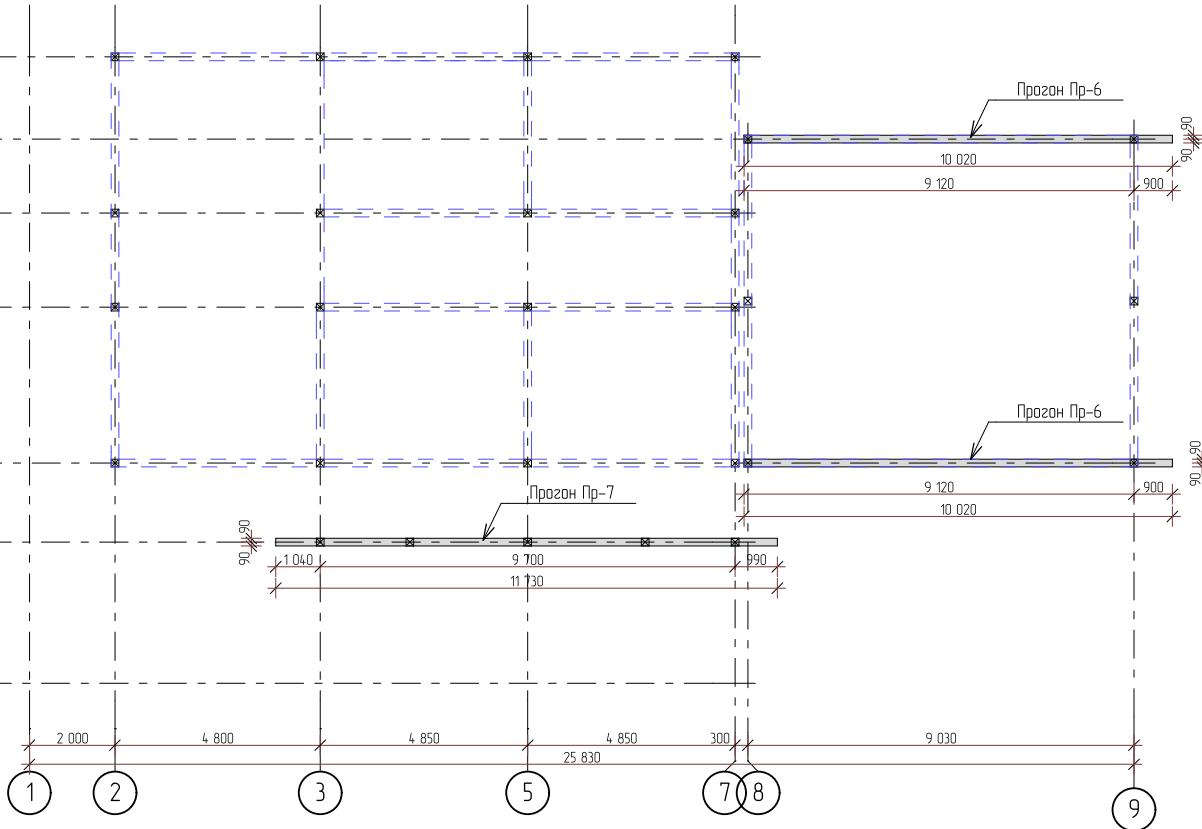

Спецификация элементов прогонов в отм. +2,320				
Поз.,	Наименование	Кол-во	Масса ед., кг	Чистый объем
2320.1	Балка, брус 45x180, L=0,81 м	4	4,59	0,03
2320.2	Балка, брус 45x180, L=2,85 м	4	16,16	0,09
2320.3	Балка, брус 45x180, L=4,02 м	4	22,79	0,13
2320.4	Балка, брус 45x180, L=6,00 м	8	34,02	0,39
			446,34	0,64 м³

Спецификация элементов прогонов в отм. +2,460				
Поз.,	Наименование	Кол-во	Масса ед., кг	Чистый объем
2460.1	Балка, брус 45x180, L=2,73 м	2	15,48	0,04
2460.2	Балка, брус 45x180, L=3,00 м	2	17,01	0,05
2460.3	Балка, брус 45x180, L=5,73 м	2	32,49	0,09
2460.4	Балка, брус 45x180, L=6,00 м	4	34,02	0,19
			266,04	0,38 м³

Изм.	Колич.	Лист	№ лист.					
Разраб.	Хабиров Р.М.							
Проверил	Мусина К.А.							


252/КД-РП.01.15

Стадия	Лист	Листов
####	26	60

Схема расположения прогонов в отм. +2,320; +2,460

ГЛАВФУНДАМЕНТ


Спецификация элементов прогонов в отм. +2,640				
Поз.	Наименование	Кол-во	Масса ед. кг	Чистый объем
2640.1	Балка, брус 45x180, L=0,81 м	6	4,59	0,04
2640.2	Балка, брус 45x180, L=1,80 м	2	10,21	0,03
2640.3	Балка, брус 45x180, L=2,73 м	2	15,48	0,04
2640.4	Балка, брус 45x180, L=2,84 м	2	16,07	0,05
2640.5	Балка, брус 45x180, L=3,00 м	2	17,01	0,05
2640.6	Балка, брус 45x180, L=3,83 м	2	21,69	0,06
2640.7	Балка, брус 45x180, L=5,73 м	2	32,49	0,09
2640.8	Балка, брус 45x180, L=6,00 м	4	34,02	0,19
				389,53 0,56 м ³

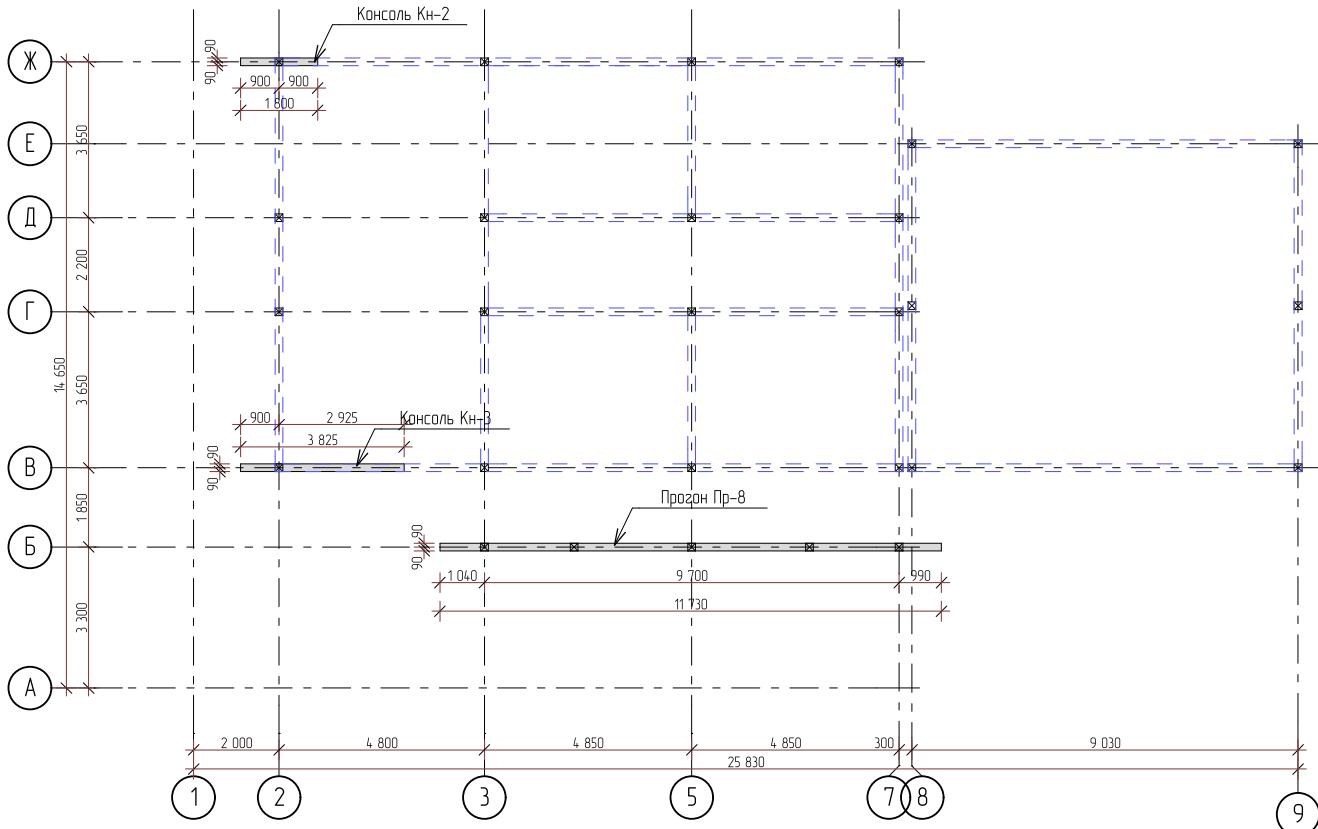

Изм.	Кол-ч	Лист	№Фок.	Подп.	Дата	252/КД-РП.01.15		
Разраб.	Хабиров Р.М.					Стадия #### 27 60		
Проверил	Мусина К.А.							
Схема расположения прогонов в отм. +2,640						ГЛАВФУНДАМЕНТ		

Инв. № подп.	Подп. и дата	Взам. инв. №

Согласовано

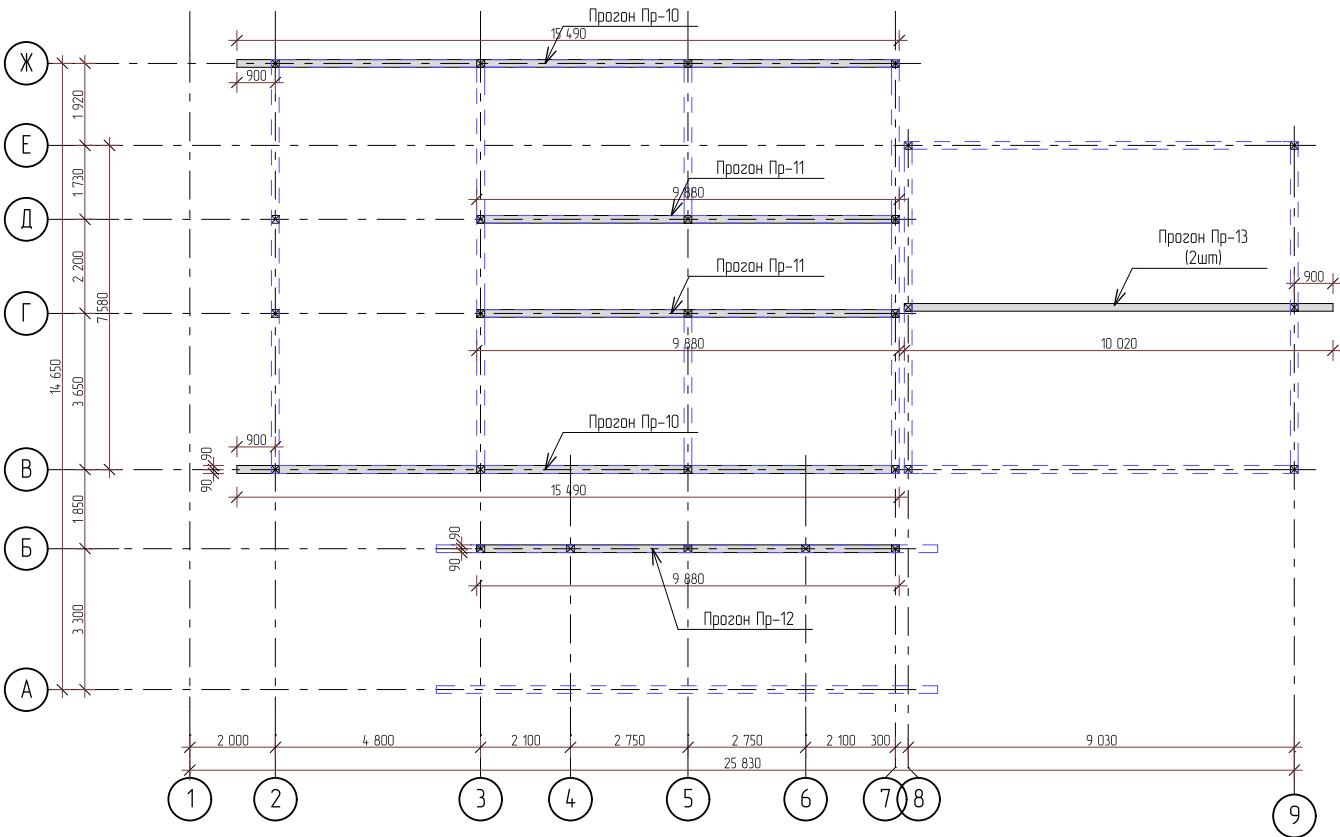


Спецификация элементов прогонов в отм. +2,820

Поз.	Наименование	Кол-во	Масса ед., кг	Чистый объем
2820.1	Балка, брус 45x180, L=0,81 м	4	4,59	0,03
2820.2	Балка, брус 45x180, L=1,49 м	8	8,45	0,10
2820.3	Балка, брус 45x180, L=1,92 м	4	10,89	0,06
2820.4	Балка, брус 45x180, L=2,00 м	4	11,34	0,06
2820.5	Балка, брус 45x180, L=2,39 м	4	13,55	0,08
2820.6	Балка, брус 45x180, L=2,57 м	4	14,57	0,08
2820.7	Балка, брус 45x180, L=3,88 м	2	22,00	0,06
2820.8	Балка, брус 45x180, L=4,62 м	4	26,20	0,15
2820.9	Балка, брус 45x180, L=4,67 м	16	26,48	0,61
2820.10	Балка, брус 45x180, L=6,00 м	14	34,02	0,68
			1336,08	2,00 м ³

Спецификация элементов прогонов в отм. +3,000

Поз.	Наименование	Кол-во	Масса ед., кг	Чистый объем
3000.1	Балка, брус 45x180, L=0,81 м	4	4,59	0,03
3000.2	Балка, брус 45x180, L=2,85 м	4	16,16	0,09
3000.3	Балка, брус 45x180, L=4,02 м	4	22,79	0,13
3000.4	Балка, брус 45x180, L=6,00 м	8	34,02	0,39
			446,34	0,64 м ³

Изм.	Колч.	Лист	№Фок.	Подп.	Дата	252/КД-РП.01.15			
Разраб.	Хабиров Р.М.					Индивидуальный жилой дом	Стадия	Лист	Листов
Проверил	Мусина К.А.								
						Схема расположения прогонов в отм. +2,820, +3,000		ГЛАВФУНДАМЕНТ	

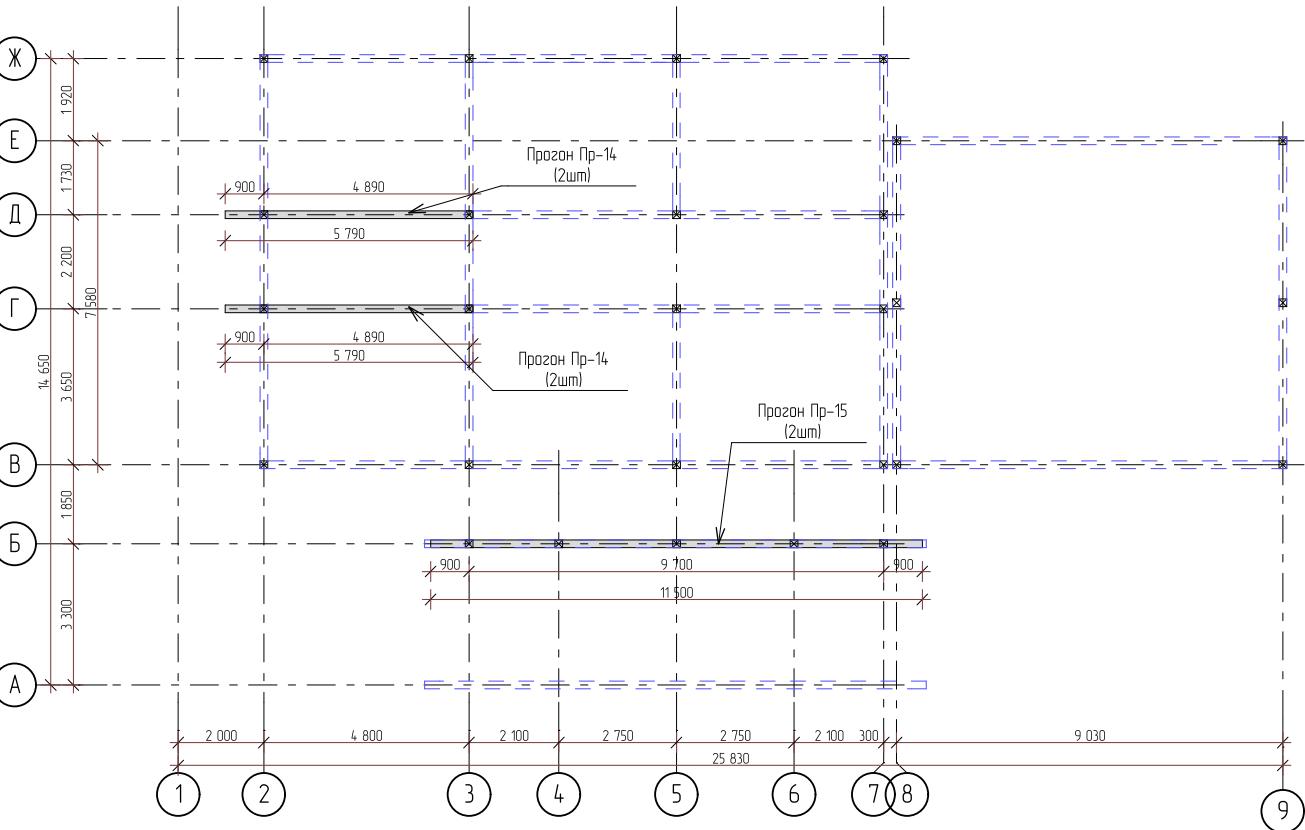

Спецификация элементов прогонов в отм. +3,480

Поз.	Наименование	Кол-во	Масса ед, кг	Чистый объем
3480.1	Балка, бруск 45x180, L=0,81 м	8	4,59	0,05
3480.2	Балка, бруск 45x180, L=4,62 м	8	26,20	0,30
3480.3	Балка, бруск 45x180, L=5,79 м	8	32,83	0,38
			508,94	0,80 м ³


Спецификация элементов прогонов в отм. +3,940

Поз.	Наименование	Кол-во	Масса ед, кг	Чистый объем
3940.1	Балка, бруск 45x180, L=0,81 м	8	4,59	0,05
3940.2	Балка, бруск 45x180, L=1,92 м	8	10,89	0,12
3940.3	Балка, бруск 45x180, L=2,57 м	8	14,57	0,17
3940.4	Балка, бруск 45x180, L=2,75 м	4	15,59	0,09
3940.5	Балка, бруск 45x180, L=4,38 м	8	24,81	0,28
			501,23	0,80 м ³

Изм.	Колич.	Лист	№ лок.	Подп.	Дата	252/КД-РП.01.15		
Разраб.	Хабиров Р.М.						Индивидуальный жилой дом	
Проверил	Мусина К.А.							
							Стадия	Лист
							####	29
								60
Схема расположения прогонов в отм. +3,480, +3,940						ГЛАВФУНДАМЕНТ		


Инв. № подп.	Подп. и дата	Взам. инв. №

Согласовано	

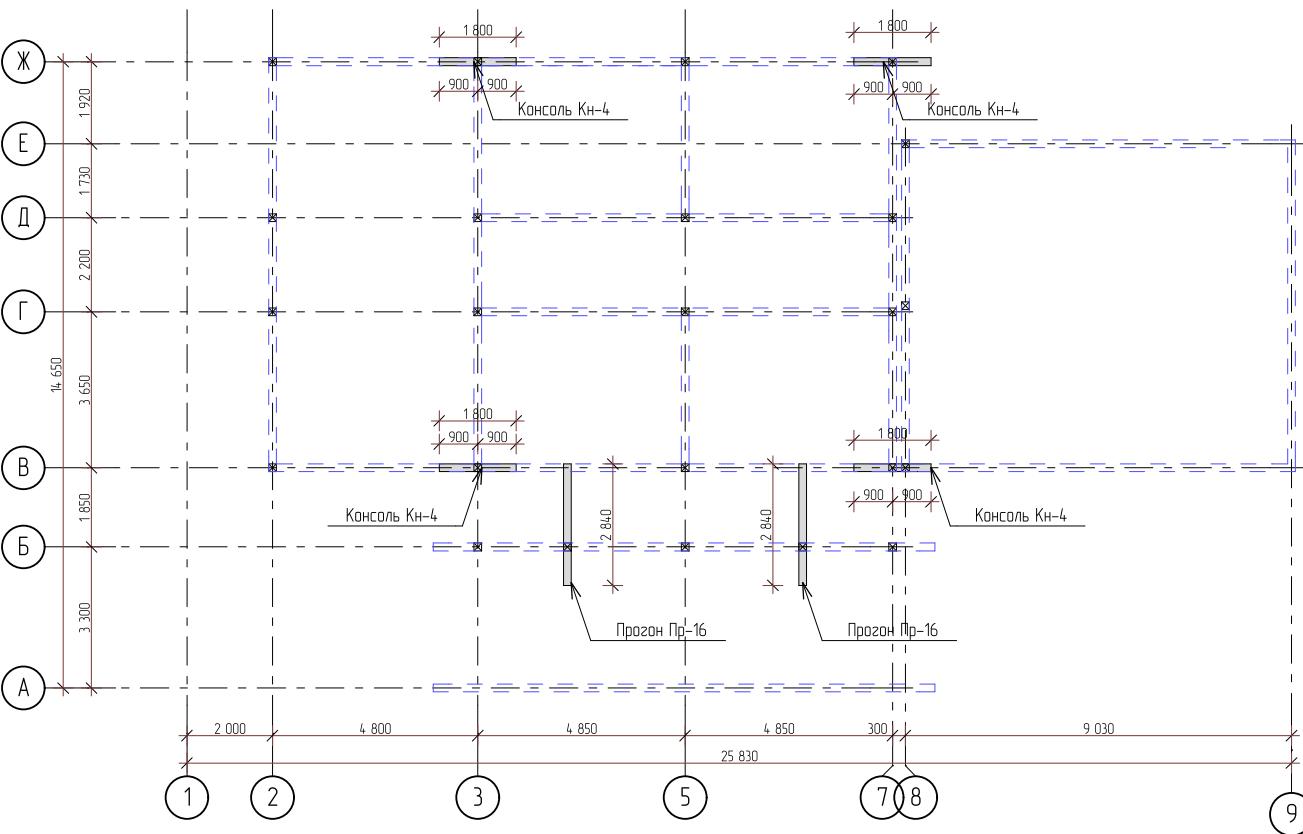

Спецификация элементов прогонов в отм. +4,890				
Поз.	Наименование	Кол-во	Масса ед. кг	Чистый объем
4890.1	Балка, брусье 45x180, L=0,81 м	20	4,59	0,13
4890.2	Балка, брусье 45x180, L=1,67 м	4	9,47	0,05
4890.3	Балка, брусье 45x180, L=1,80 м	8	10,21	0,12
4890.4	Балка, брусье 45x180, L=2,84 м	4	16,10	0,09
			275,79	0,40 м ³

Изм.	Кол.ч	Лист	№ блок.				
Разраб.	Хабиров Р.М.						
Проверил	Мусина К.А.						
252/КД-РП.01.15							
Индивидуальный жилой дом		Стадия	Лист	Листов			
		####	30	60			
Схема расположения прогонов в отм. +4,890						ГЛАВФУНДАМЕНТ	

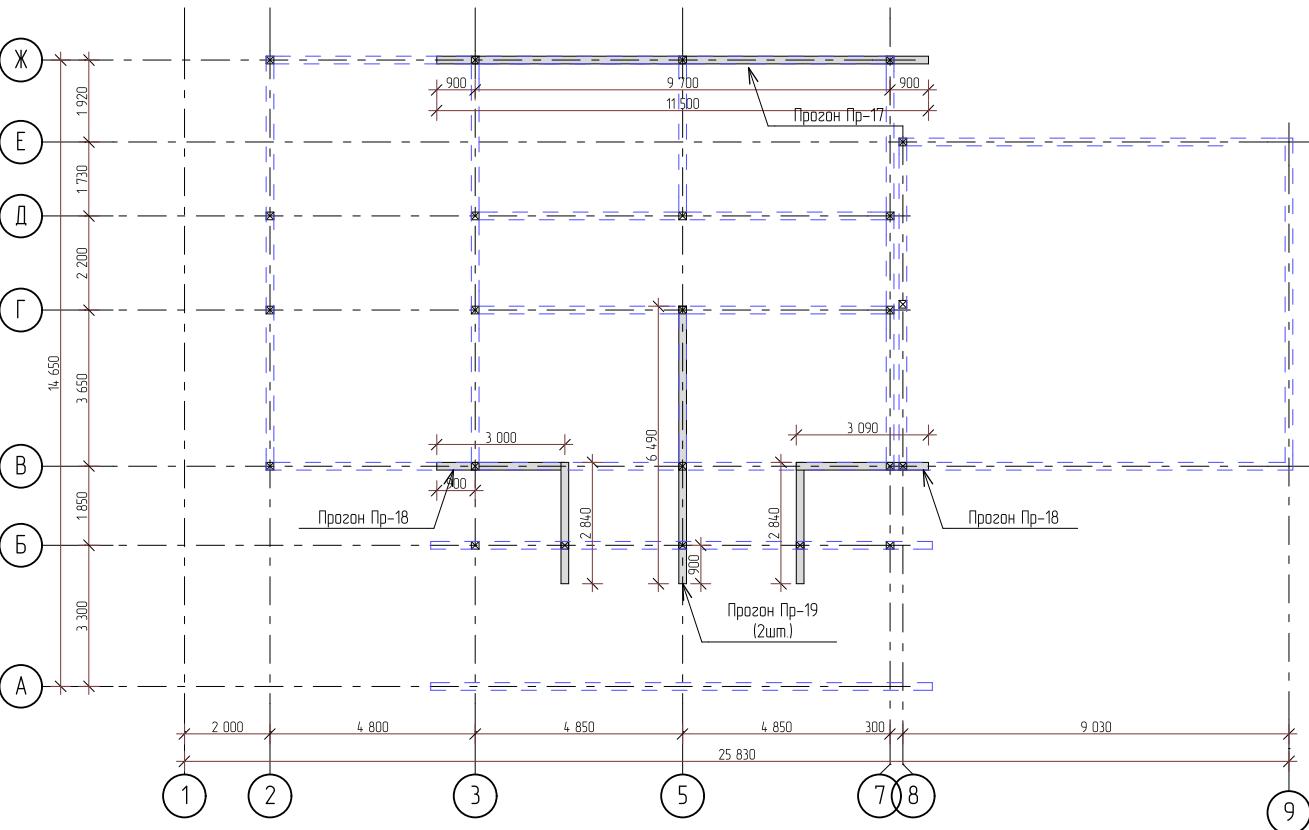

Спецификация элементов прогонов в отм. +5070

Поз.	Наименование	Кол-во	Масса ед. кг	Чистый объем
5070.1	Балка, брус 45x180, L=0,81 м	12	4,59	0,08
5070.2	Балка, брус 45x180, L=1,67 м	2	9,47	0,03
5070.3	Балка, брус 45x180, L=1,67 м	2	9,47	0,03
5070.4	Балка, брус 45x180, L=2,01 м	4	11,40	0,07
5070.5	Балка, брус 45x180, L=2,50 м	2	14,17	0,04
5070.6	Балка, брус 45x180, L=2,66 м	2	15,08	0,04
5070.7	Балка, брус 45x180, L=2,84 м	2	16,10	0,05
5070.8	Балка, брус 45x180, L=3,00 м	6	17,01	0,15
5070.9	Балка, брус 45x180, L=4,67 м	4	26,48	0,15
5070.10	Балка, брус 45x180, L=6,00 м	2	34,02	0,10
				505,31 0,74 м ³

Спецификация элементов прогонов в отм. +6,300



Поз.	Наименование	Кол-во	Масса ед. кг	Чистый объем
6300.1	Балка, брус 45x180, L=0,81 м	4	4,59	0,03
6300.2	Балка, брус 45x180, L=1,67 м	4	9,47	0,05
6300.3	Балка, брус 45x180, L=1,99 м	4	11,28	0,06
6300.4	Балка, брус 45x180, L=3,47 м	4	19,67	0,11
6300.5	Балка, брус 45x180, L=4,50 м	4	25,51	0,15
				282,14 0,44 м ³

Изм.	Колч.	Лист	№блок.	Подп.	Дата	252/КД-РП.01.15			
Разраб.	Хабиров Р.М.					Индивидуальный жилой дом	Стадия	Лист	Листов
Проверил									
Схема расположения прогонов в отм. +5,070; +6,300									

ГЛАВФУНДАМЕНТ

Инв. № подп.	Подп. и дата	Взам. инв. №
--------------	--------------	--------------

Согласовано		
-------------	--	--

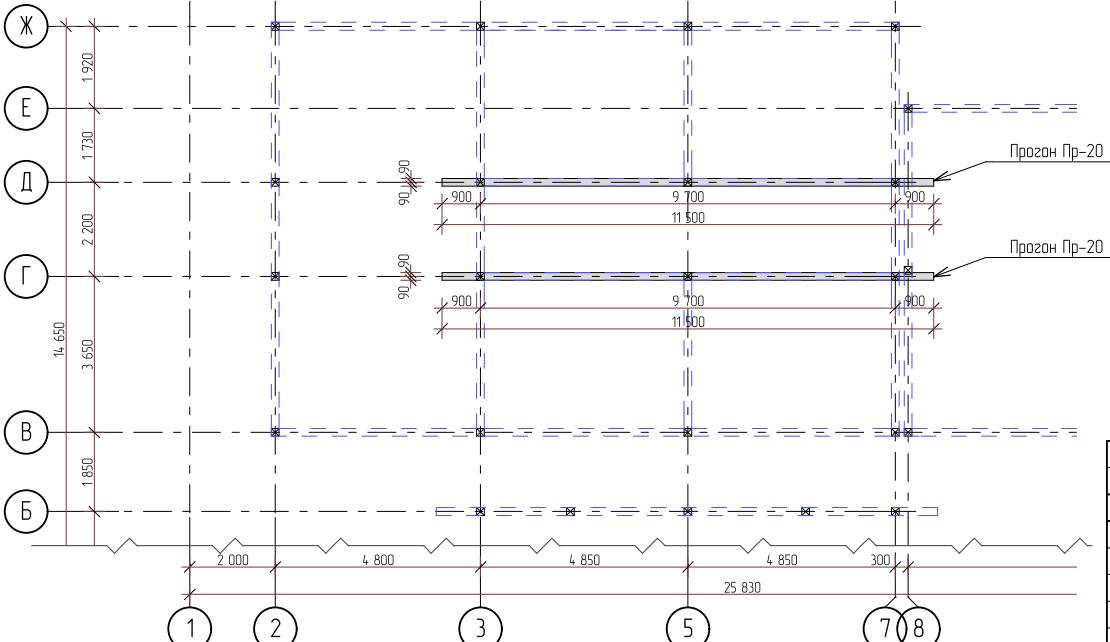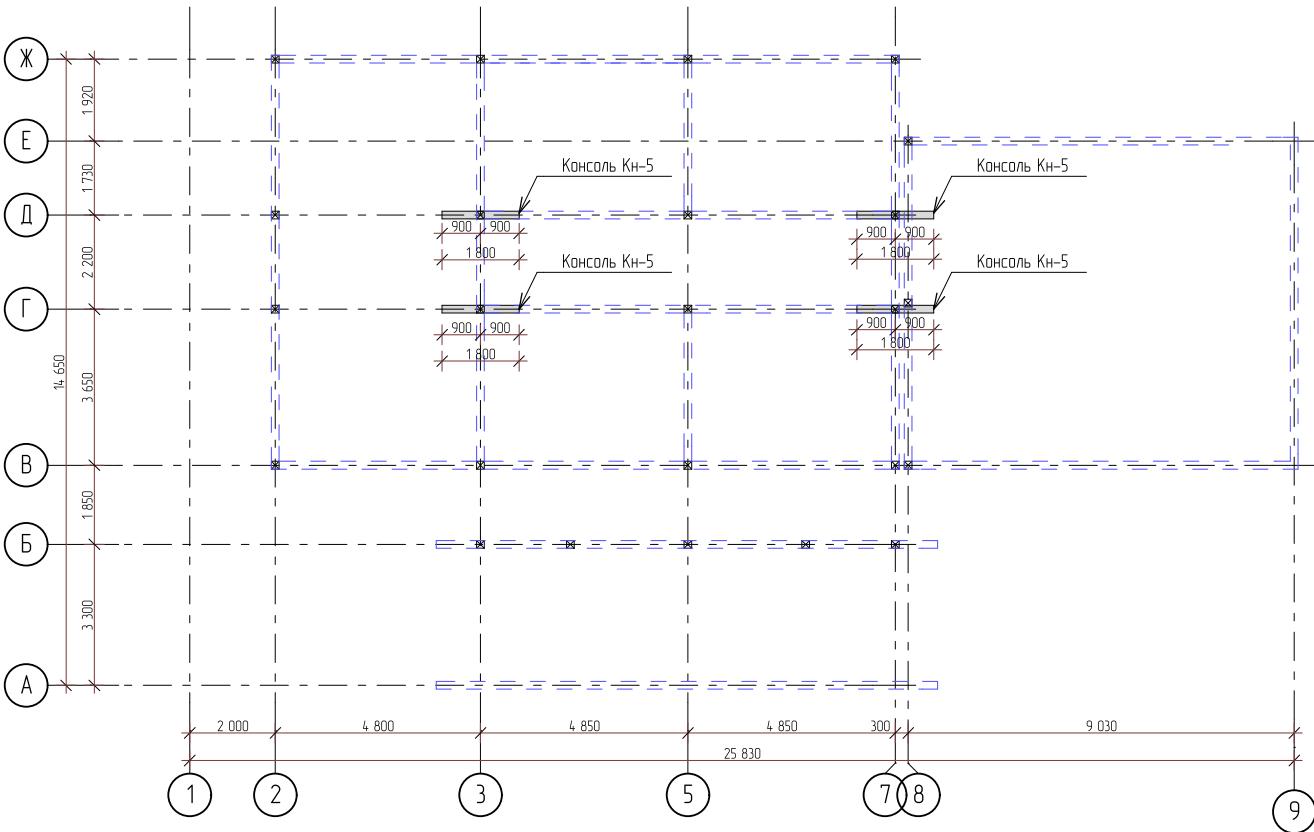

Спецификация элементов прогонов в отм. +6,790				
Поз.	Наименование	Кол-во	Масса ед. кг	Чистый объем
6790.1	Балка, брус 45x180, L=0,81 м	16	4,59	0,10
6790.2	Балка, брус 45x180, L=1,80 м	8	10,21	0,12
			155,13	0,24 м ³


Спецификация элементов прогонов в отм. +6,970				
Поз.	Наименование	Кол-во	Масса ед. кг	Чистый объем
6970.1	Балка, брус 45x180, L=0,81 м	8	4,59	0,05
6970.2	Балка, брус 45x180, L=2,50 м	4	14,17	0,08
6970.3	Балка, брус 45x180, L=3,00 м	4	17,01	0,10
6970.4	Балка, брус 45x180, L=4,67 м	8	26,48	0,30
6970.5	Балка, брус 45x180, L=6,00 м	4	34,02	0,19
			509,39	0,76 м ³

Изм.	Колч.	Лист	№Фок.	Подп.	Дата	252/КД-РП.01.15			
Разраб.	Хабиров Р.М.								
Проверил	Мусина К.А.								
						Индивидуальный жилой дом	Стадия	Лист	Листов
						####	32	60	


Схема расположения прогонов в отм. +6,790, +6,970

ГЛАВФУНДАМЕНТ


Прогон Пр-1

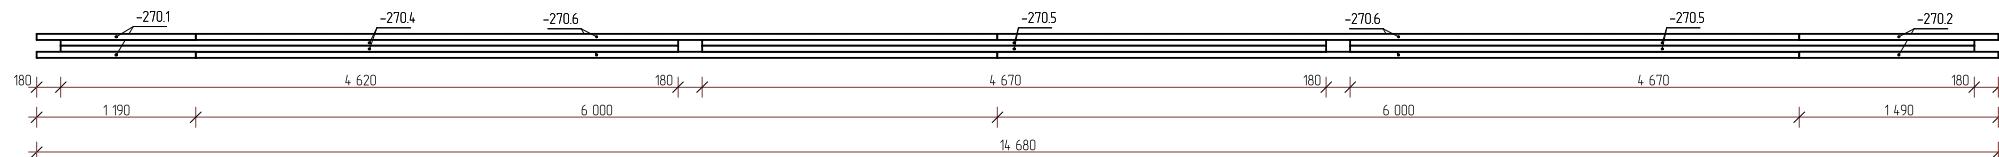


Прогон Пр-2

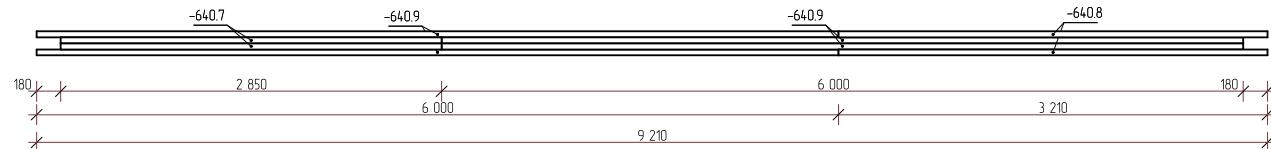


Прогон Пр-3

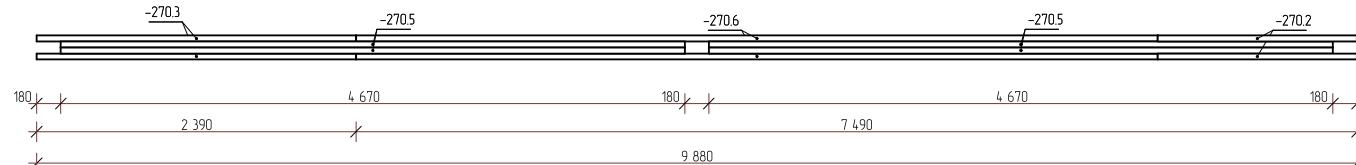

Прогон Пр-4

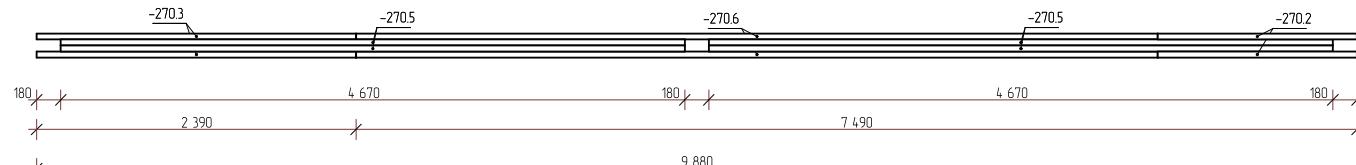

Прогон Пр-5

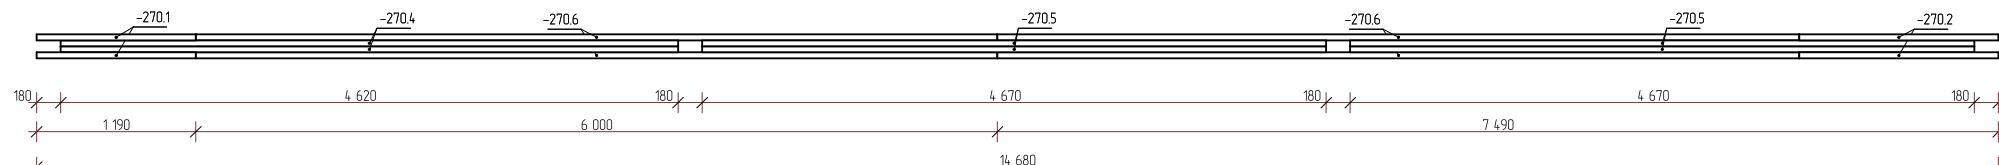

Согласовано

Взам. инв. №

Подп. и дата

Инв. № подп.

Изм.	Колч.	Лист	№Фок.	Подп.	Дата
Разраб.	Хабиров Р.М.				
Проверил	Мусина К.А.				

252/КД-РП.01.15

Индийский жилой дом

Стадия

Лист


Листов

33 60


Прогоны в отм -0,270; -0,640




Прогон Пр-6

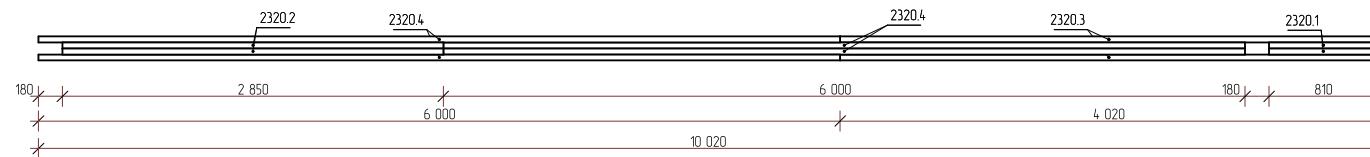


Прогон Пр-7

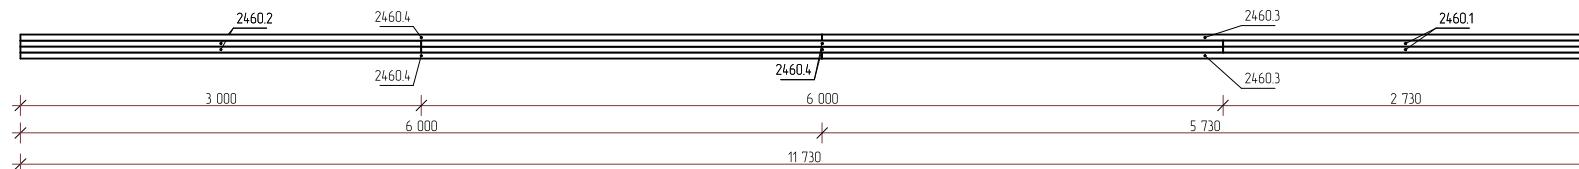

Прогон Пр-8

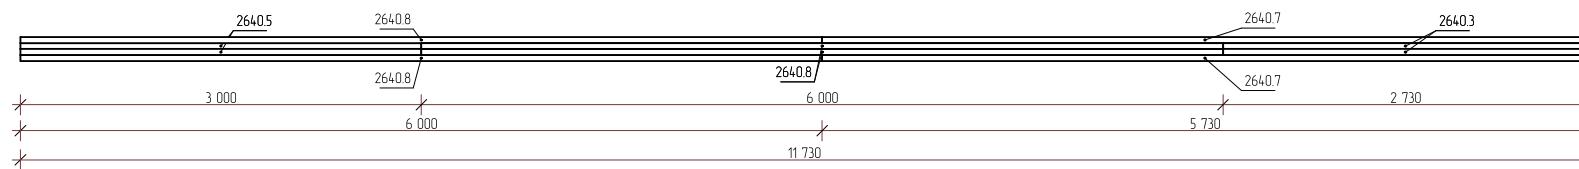

Прогон Пр-9

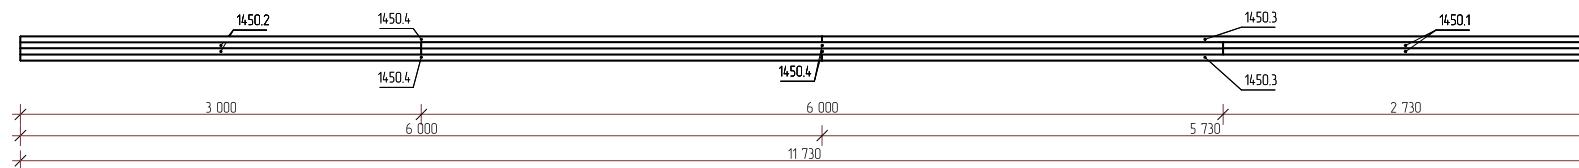


Согласовано


Инв. № подп.	Подп. и дата
Взам. инв. №	

Изм.	Колч.	Лист	№Фок.	Подп.	Дата	252/КД-РП.01.15		
Разраб.	Хабиров Р.М.					Индивидуальный жилой дом		
Проверил	Мусина К.А.					Стадия	Лист	
						Прогоны в отм. +1,450; +2,320; +2,460; +2,640	####	34
							ГЛАВФУНДАМЕНТ	60


Прогон Пр-10

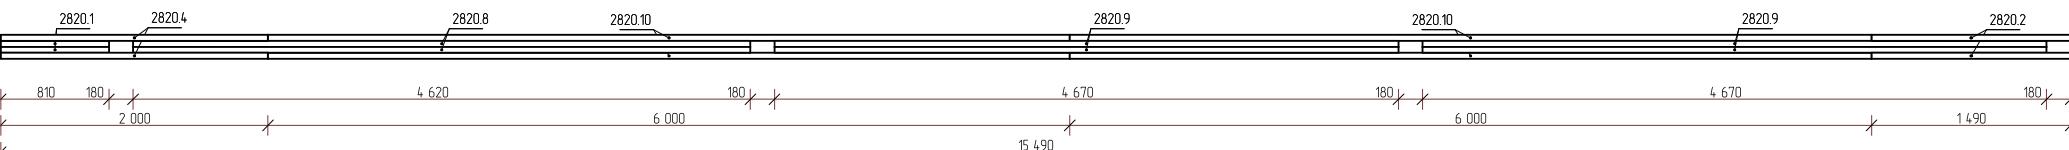


Прогон Пр-11

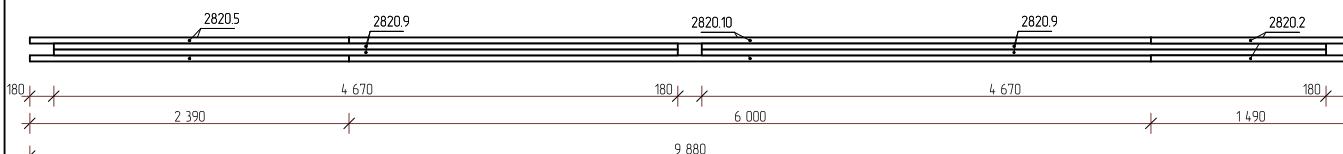


Прогон Пр-12

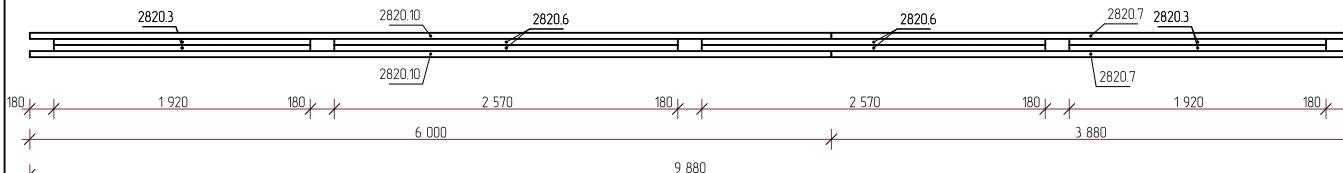

Прогон Пр-13

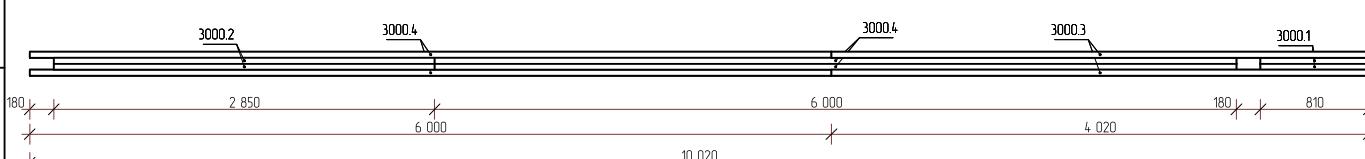

Прогон Пр-14

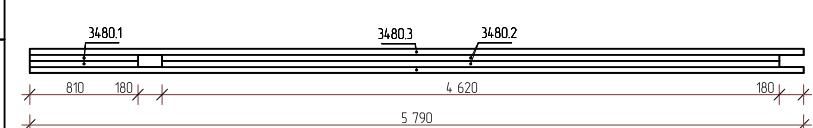


Согласовано		
Взам. инв. №		
Подп. и дата		
Инв. № подп.		

Изм.	Колч.	Лист	№ блок.	Подп.	Дата
Разраб.	Хабиров Р.М.				
Проверил	Мусина К.А.				


252/КД-РП.01.15

Индивидуальный жилой дом		Стадия	Лист	Листов
		####	35	60
Прогоны в отм. +2,820; +3,000; +3,480				ГЛАВФУНДАМЕНТ


Прогон Пр-15

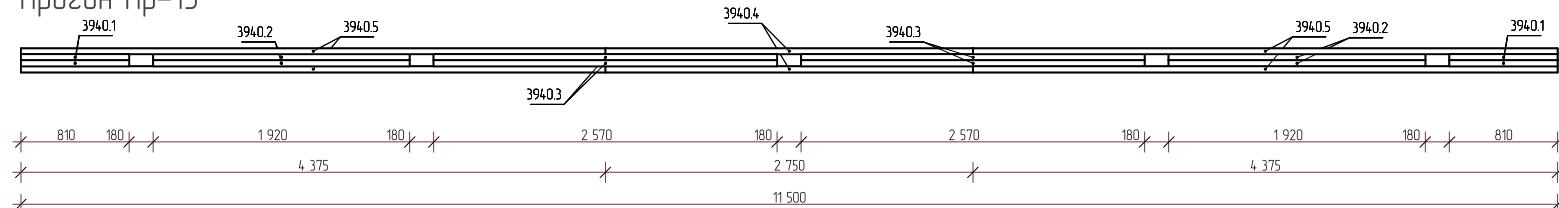


Прогон Пр-16

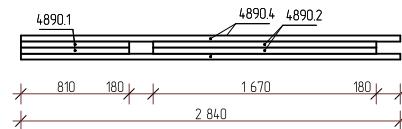



Прогон Пр-17

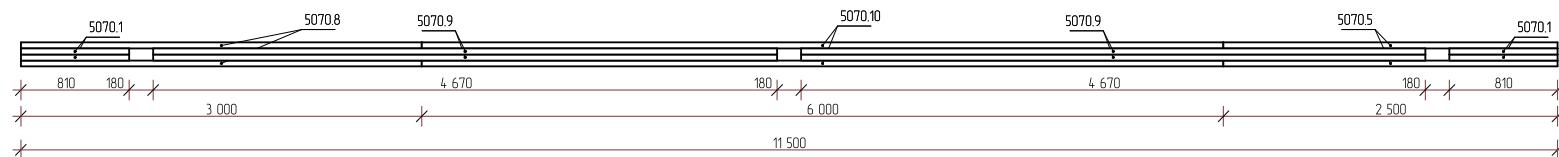

Прогон Пр-19

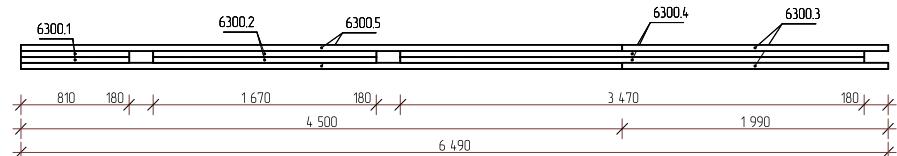


Прогон Пр-18

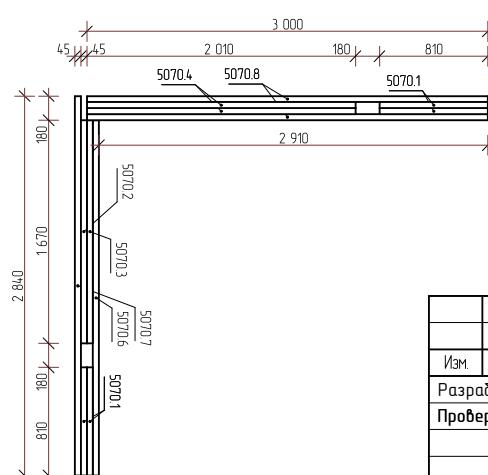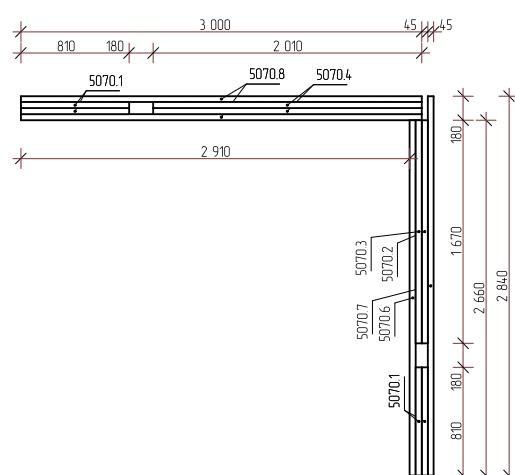


252/КД-РП.01.15									
Изм.	Колч.	Лист	№ блок.						
Разраб.	Хабиров Р.М.			Подп.	Дата				
Проверил	Мусина К.А.								
Индийский жилой дом							Стадия	Лист	Листов
							####	36	60
Прогоны в отм. +3,940; +4,890, +5,070; +6,300							ГЛАВФУНДАМЕНТ		


Прогон Пр-20

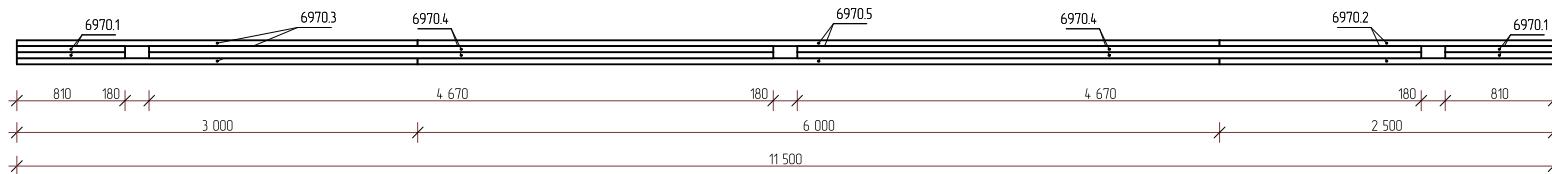


Консоль Кн-1

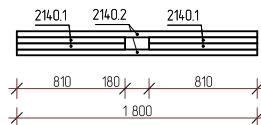


Консоль Кн-2

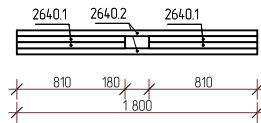


Консоль Кн-3

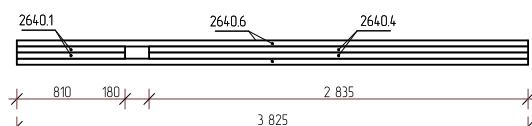


Консоль Кн-4

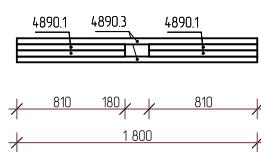

Консоль Кн-5

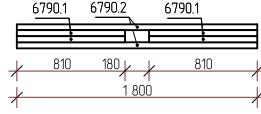

Консоль Кн-1.1

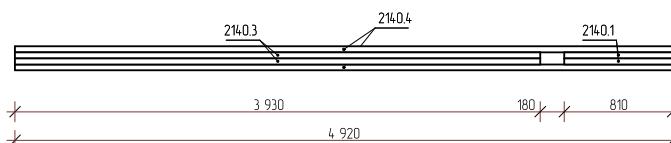

Согласовано

Инв. № подп.	Подп. и дата
Взам. инв. №	

252/КД-РП.01.15					
Изм.	Колч.	Лист	№Фок.	Подп.	Дата
Разраб.	Хабиров Р.М.				
Проверил	Мусина К.А.				
Индивидуальный жилой дом				Стадия	Лист
				####	37
					60
Прогон в отм. +6,970 Консали в отм. +2,140; +2640; +4,890; +6,790				ГЛАВФУНДАМЕНТ	

Спецификация элементов колонн


Поз.	Наименование	Кол-во	Масса ед., кг	Чистый объем
1	Стойка, брус 180x45, L=0,48 м	4	2,72	0,02
2	Стойка, брус 180x45, L=0,93 м	2	5,27	0,02
3	Стойка, брус 180x45, L=0,94 м	10	5,33	0,08
4	Стойка, брус 180x45, L=0,95 м	4	5,39	0,03
5	Стойка, брус 180x45, L=1,42 м	12	8,05	0,14
6	Стойка, брус 180x45, L=1,48 м	4	8,39	0,05
7	Стойка, брус 180x45, L=1,89 м	8	10,72	0,12
8	Стойка, брус 180x45, L=2,07 м	2	11,74	0,03
9	Стойка, брус 180x45, L=2,36 м	2	13,38	0,04
10	Стойка, брус 180x45, L=2,43 м	4	13,78	0,08
11	Стойка, брус 180x45, L=2,60 м	2	14,74	0,04
12	Стойка, брус 180x45, L=2,73 м	4	15,48	0,09
13	Стойка, брус 180x45, L=2,78 м	4	15,76	0,09
14	Стойка, брус 180x45, L=2,91 м	24	16,50	0,57
15	Стойка, брус 180x45, L=2,95 м	4	16,73	0,10
16	Стойка, брус 180x45, L=2,96 м	2	16,78	0,05
17	Стойка, брус 180x45, L=3,14 м	8	17,80	0,20
18	Стойка, брус 180x45, L=3,27 м	4	18,54	0,11
19	Стойка, брус 180x45, L=3,64 м	4	20,64	0,12
20	Стойка, брус 180x45, L=3,66 м	2	20,75	0,06
21	Стойка, брус 180x45, L=3,75 м	4	21,26	0,12
22	Стойка, брус 180x45, L=3,79 м	4	21,49	0,12
23	Стойка, брус 180x45, L=3,84 м	2	21,77	0,06
24	Стойка, брус 180x45, L=3,97 м	4	22,51	0,13
25	Стойка, брус 180x45, L=4,00 м	4	22,68	0,13
26	Стойка, брус 180x45, L=4,11 м	4	23,30	0,13
27	Стойка, брус 180x45, L=5,52 м	10	31,30	0,45
28	Стойка, брус 180x45, L=6,00 м	14	34,02	0,68

252/КД-РП.01.15 3,74 м³

Изм.	Колч.	Лист	№блок.	Подп.	Дата	Индивидуальный жилой дом	Стадия	Лист	Листов
Разраб.	Хабиров Р.М.						##	38	60
Проверил	Мусина К.А.								
Схема расположения колонн									




Инв. № подп.	Подп. и дата	Взам. инв. №

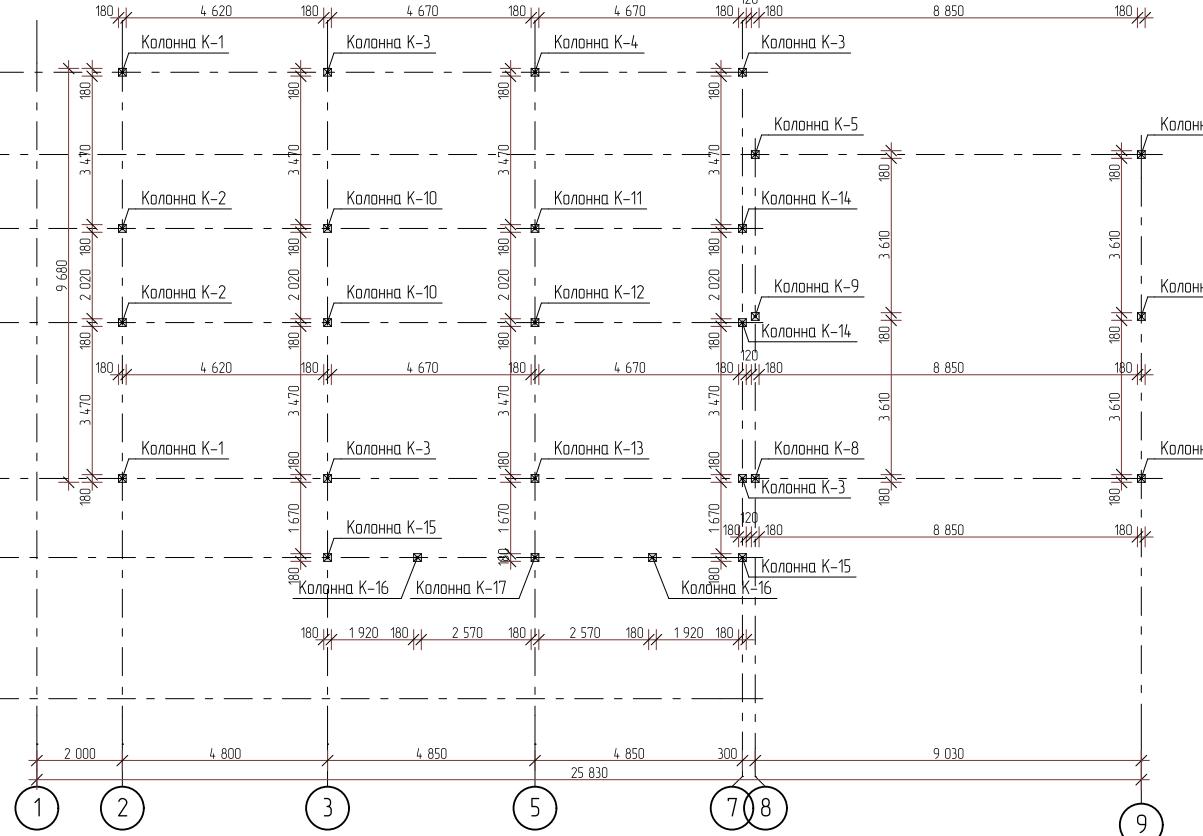

Колонна К-3

Колонна К-4




Колонна К-1

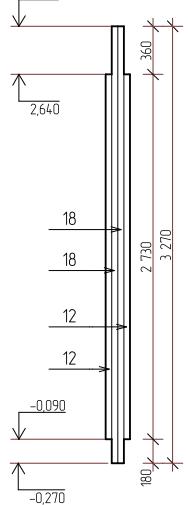

Согласовано

Инв. № подп. Подп. и дата Взам. инв. №

Колонна К-2

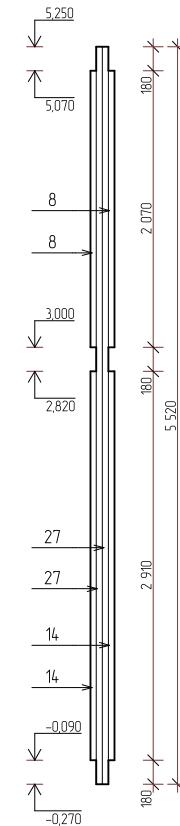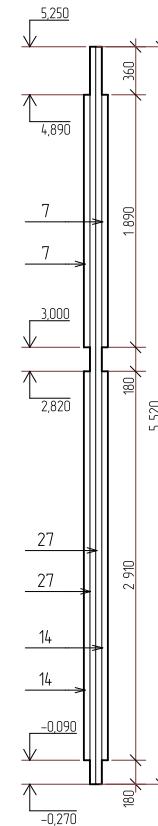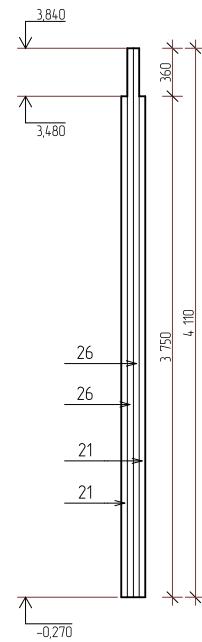

Изм.	Кол.ч	Лист	№ блок.	Подп.	Дата
Разраб.	Хабиров Р.М.				
Проверил	Мусина К.А.				

252/КД-РП.01.15


Индивидуальный жилой дом

Стадия Лист Листов


39 60

Колонны К-1,2,3,4


Колонна К-5

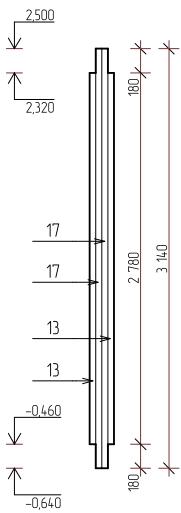


Колонна К-6

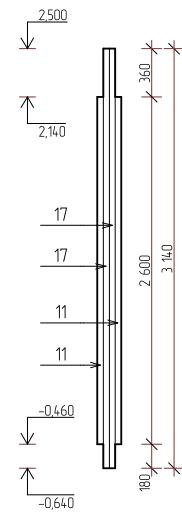

Колонна К-7

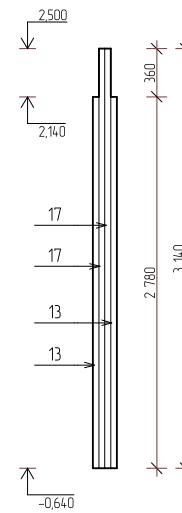

Колонна К-8

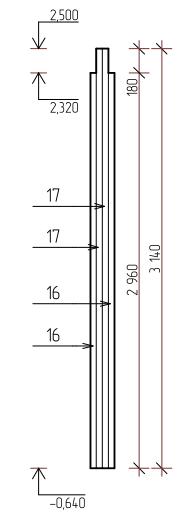

Инв. № подп.	Подп. и дата	Взам. инв. №

Изм.	Кол.ч	Лист	№Фок.	Подп.	Дата
Разраб.	Хабиров Р.М.				
Проверил	Мусина К.А.				

252/КД-РП.01.15


Индивидуальный жилой дом

Стадия	Лист	Листов
####	40	60


Колонны К-5,6,7,8




Колонна К-9

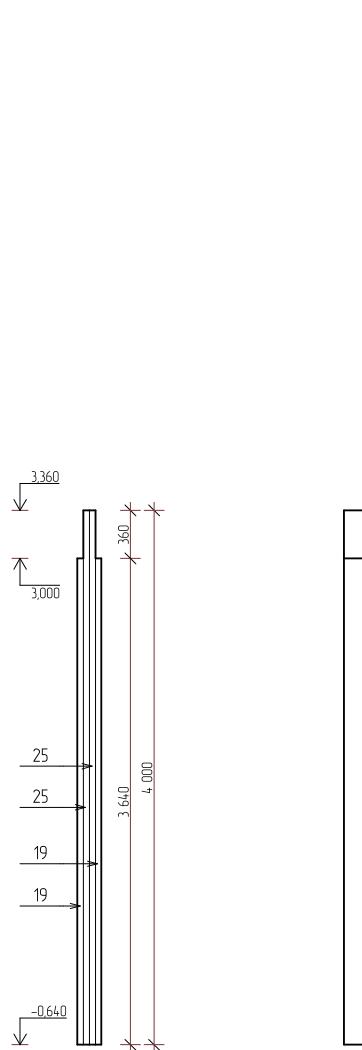


Колонна К-10

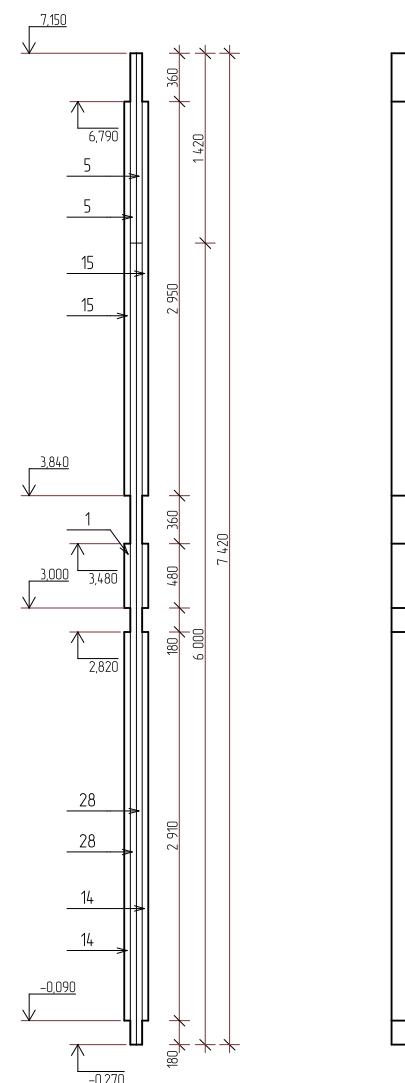

Колонна К-11

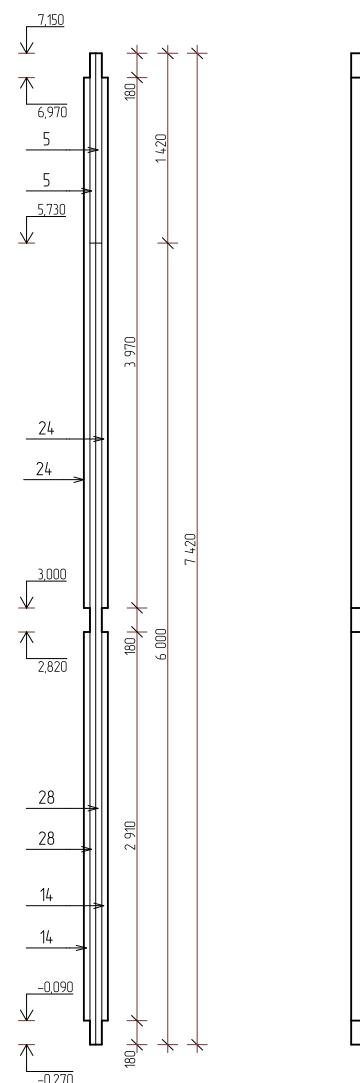

Колонна К-12

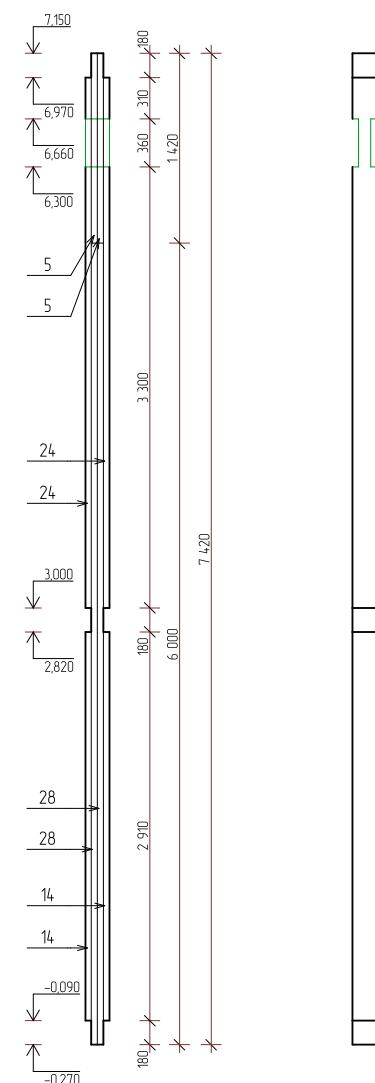

252/КД-РП.01.15

Изм.	Кол.ч	Лист	№Фок.	Подп.	Дата
Разраб.	Хабиров Р.М.				
Проверил	Мусина К.А.				

Индивидуальный жилой дом


Стадия Лист Листов

41 60


Колонны К-9,10,11,12




Колонна К-13

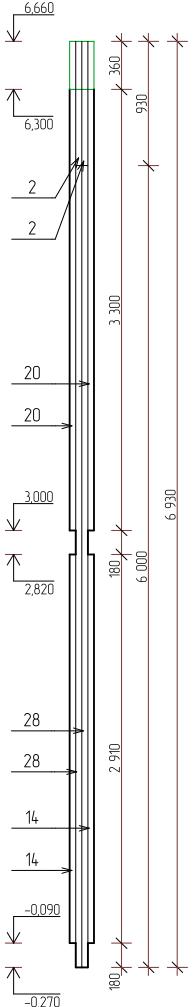


Колонна К-14

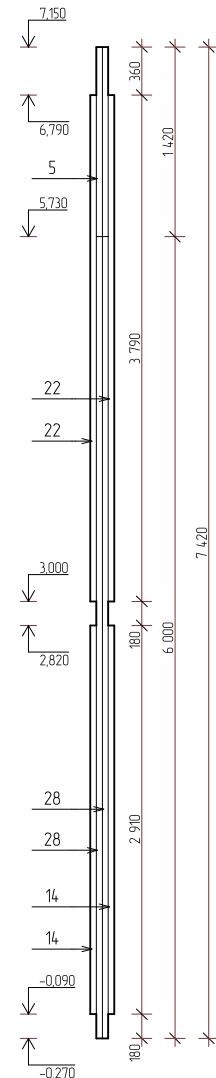


Колонна К-15

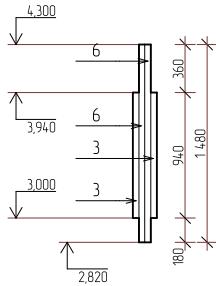

Колонна К-16

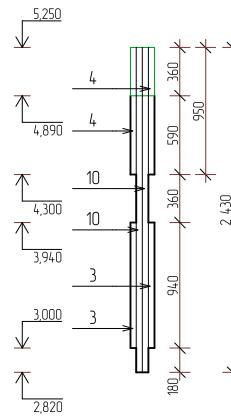

Колонна К-17

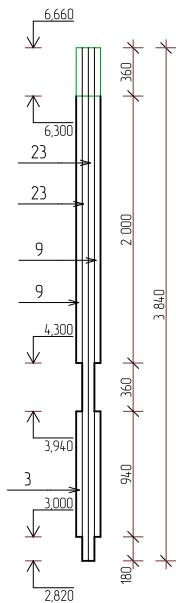

Изм.	Кол.ч	Лист	№Фок.	Подп.	Дата
Разраб.	Хабиров Р.М.				
Проверил	Мусина К.А.				


252/КД-РП.01.15

Индустриальный жилой дом

Стадия #### Лист 42 Листов 60

Колонны К-13,14,15,16,17

Инв. № подп.	Подп. и дата	Взам. инв. №

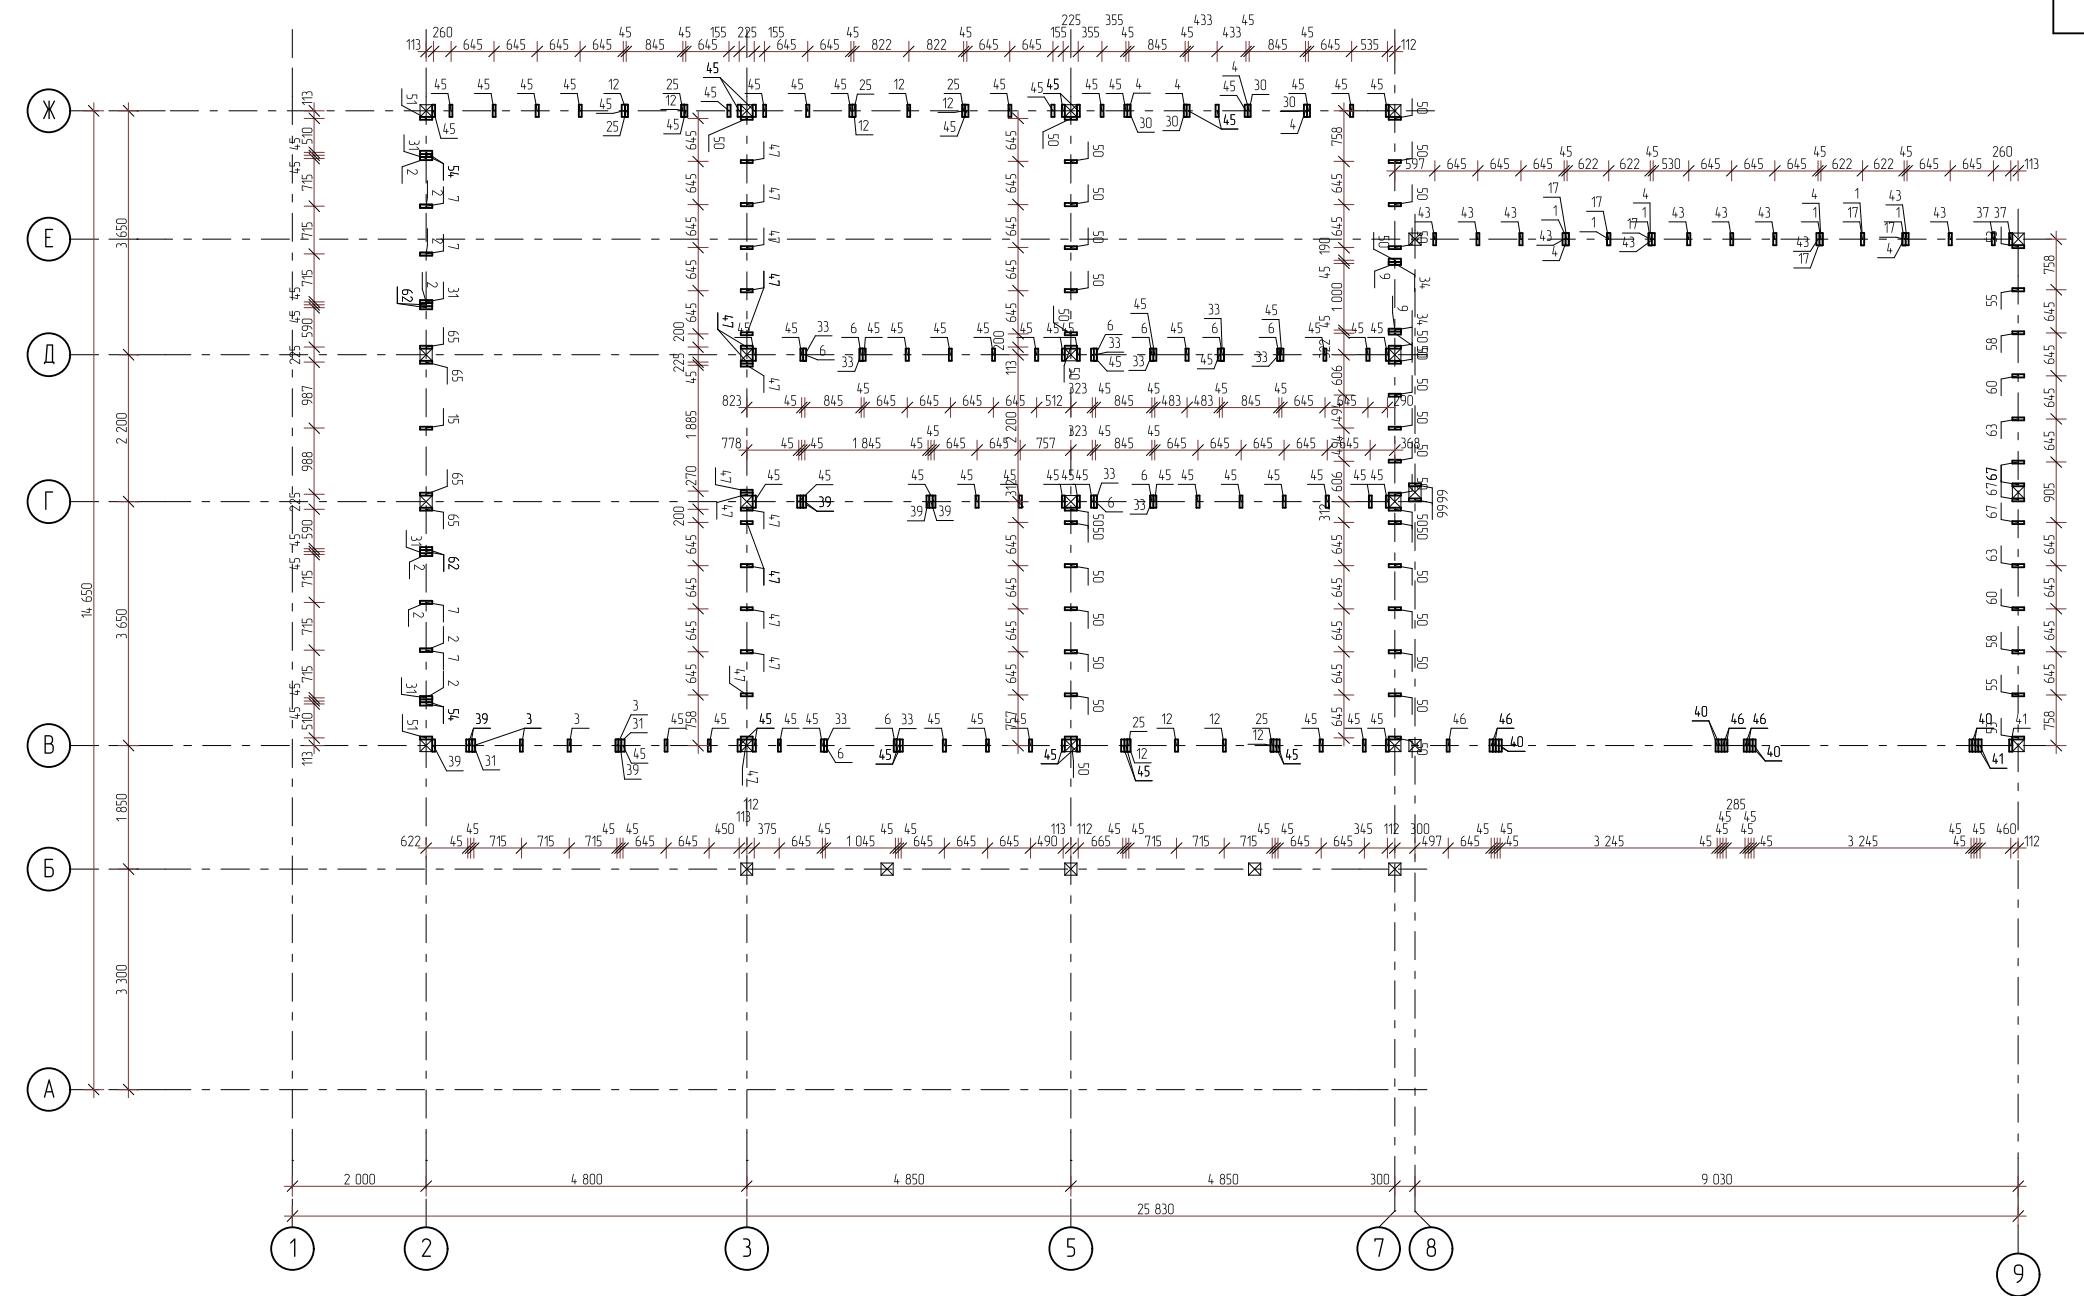

Изм.	Колич.	Лист	№ блок.	Подп.	Дата
Разраб.	Хабиров Р.М.				
Проверил	Мусина К.А.				


252/КД-РП.01.15

Индивидуальный жилой дом



План стоек каркаса 1-го этажа

Инв. № подп.	Подп. и дата	Взам. инв. №

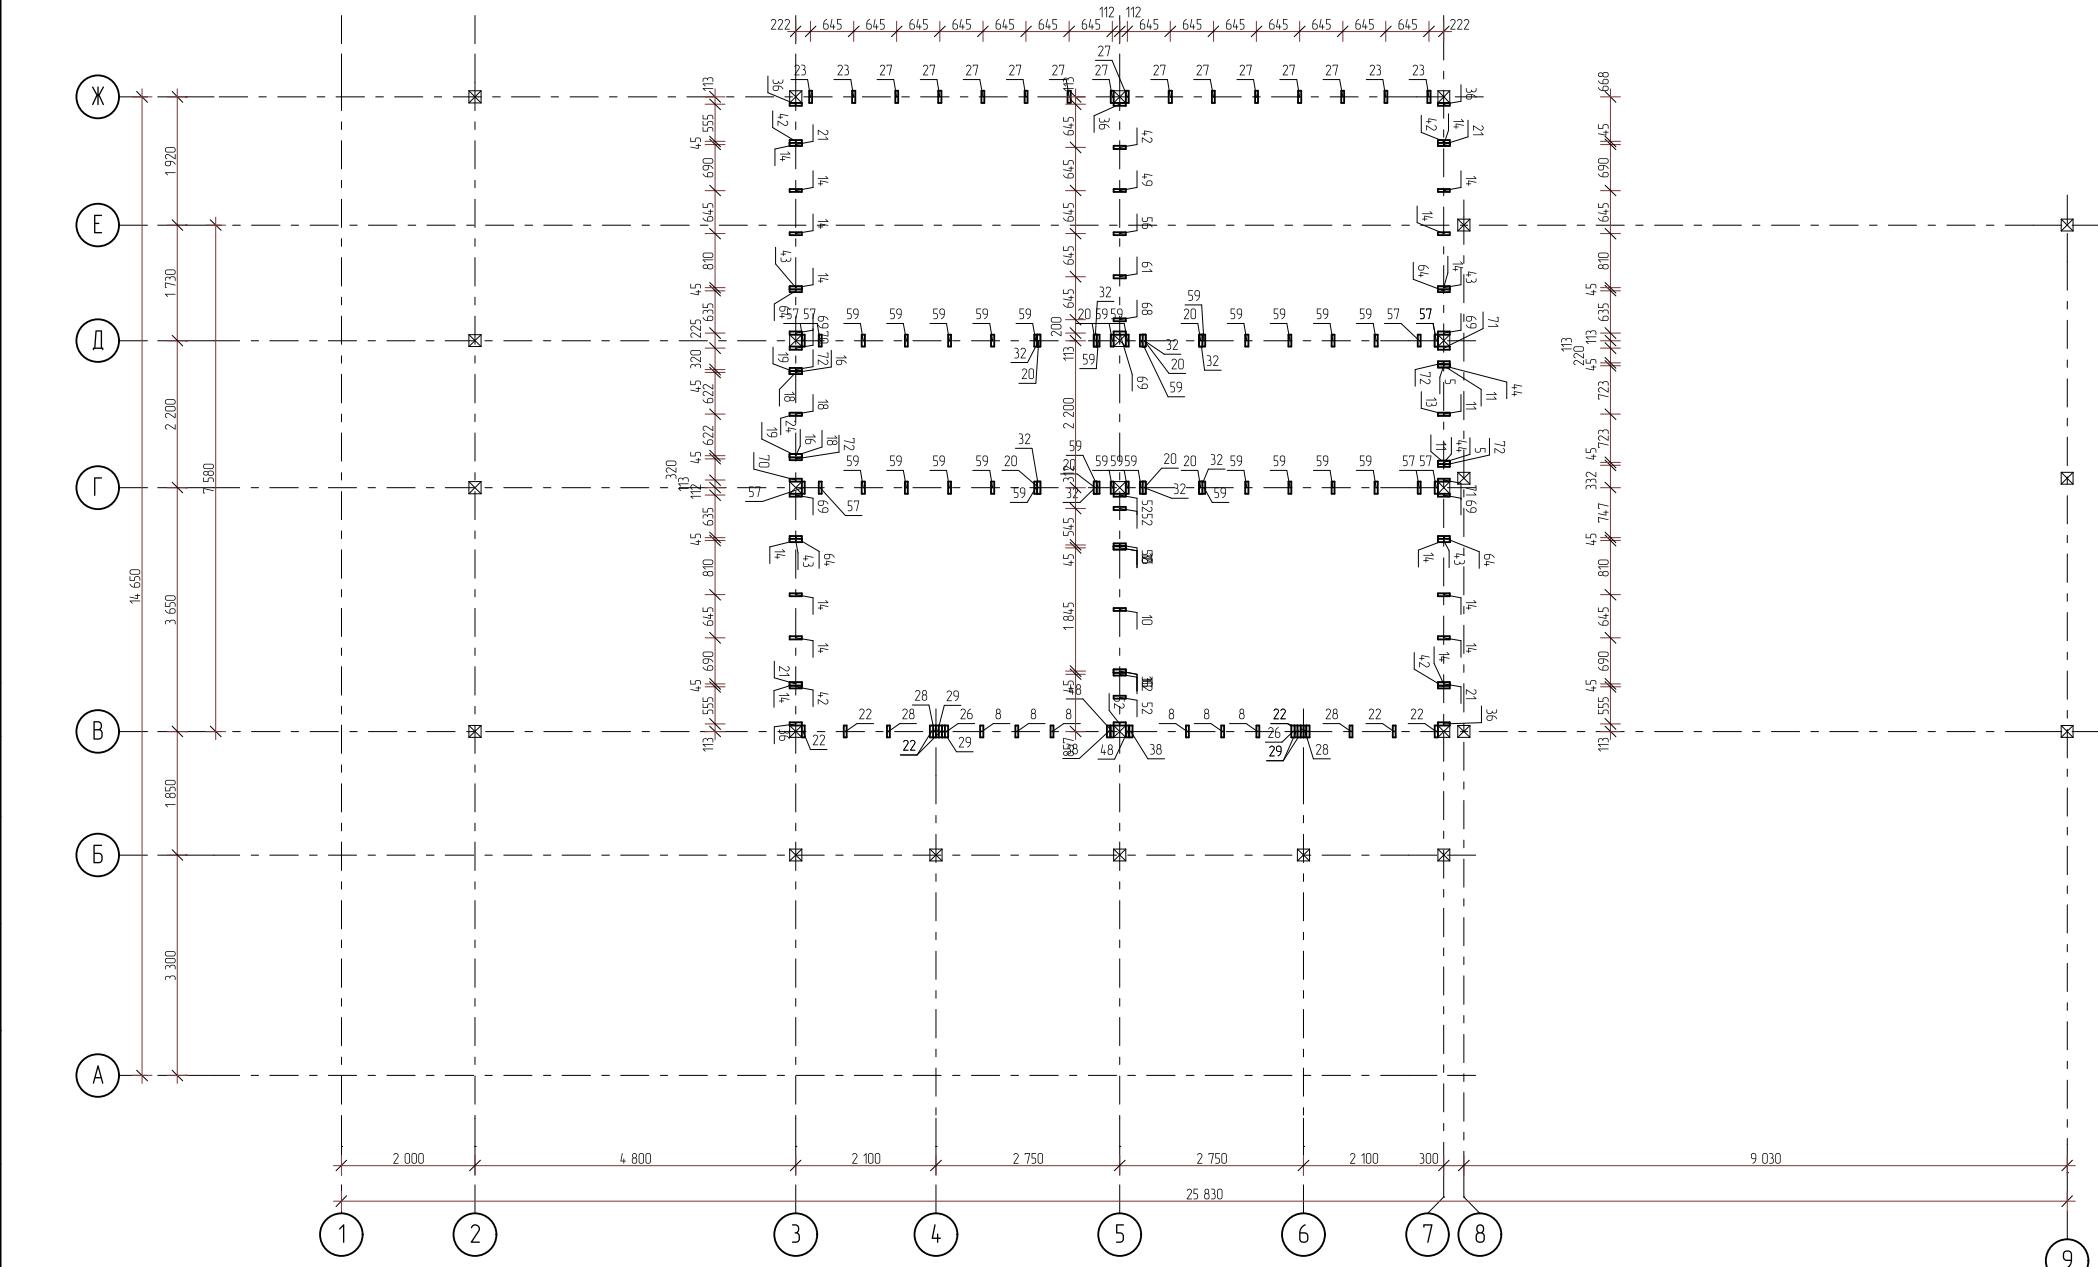

Изм.	Колч.	Лист	№Фок.	Подп.	Дата
Разраб.	Хабиров Р.М.				
Проверил	Мусина К.А.				

252/КД-РП.01.15


Индивидуальный жилой дом

Стадия #### Лист 44 Листов 60


План стоек каркаса 2-го этажа




Развертка стены, ось 1

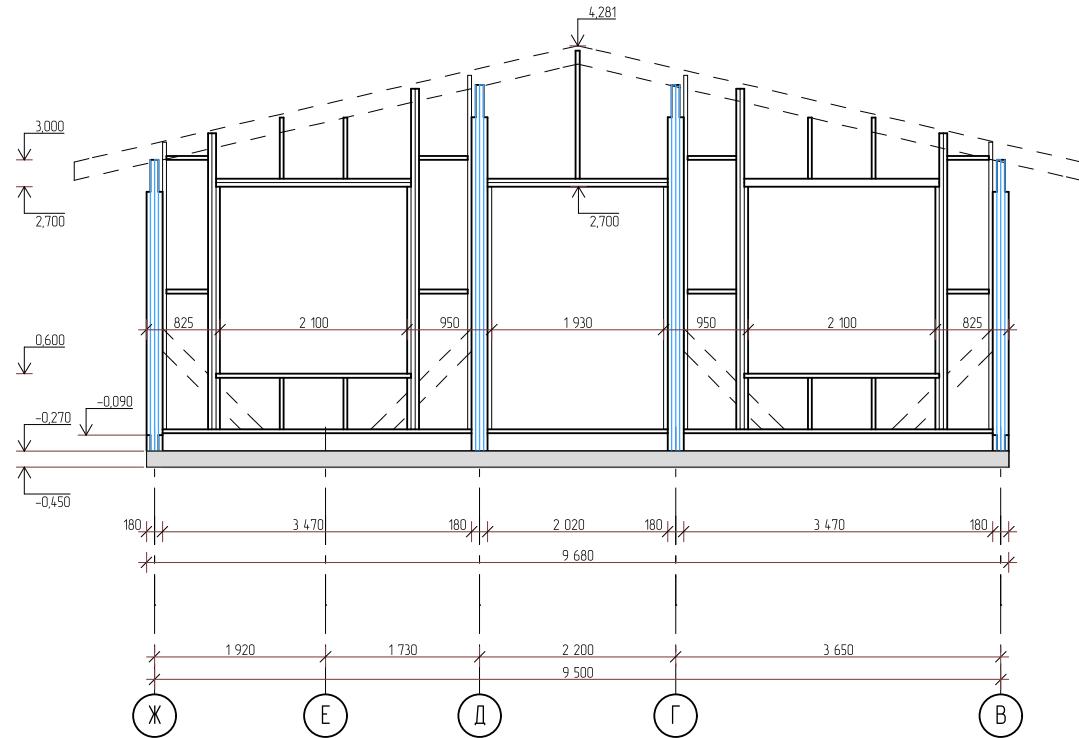

Развертка стены, ось 7

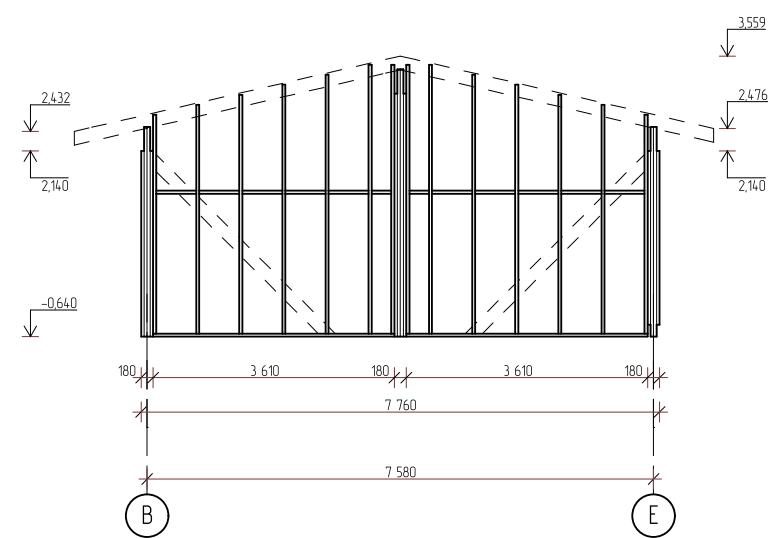

Изм.	Колич.	Лист	№ Фок.	Подп.	Дата	252/КД-РП.01.15		
Разраб.	Хабиров Р.М.						Индивидуальный жилой дом	
Проверил								
							Стадия	Лист
							####	46
								60
Развертка стены ось 1,7						ГЛАВФУНДАМЕНТ		

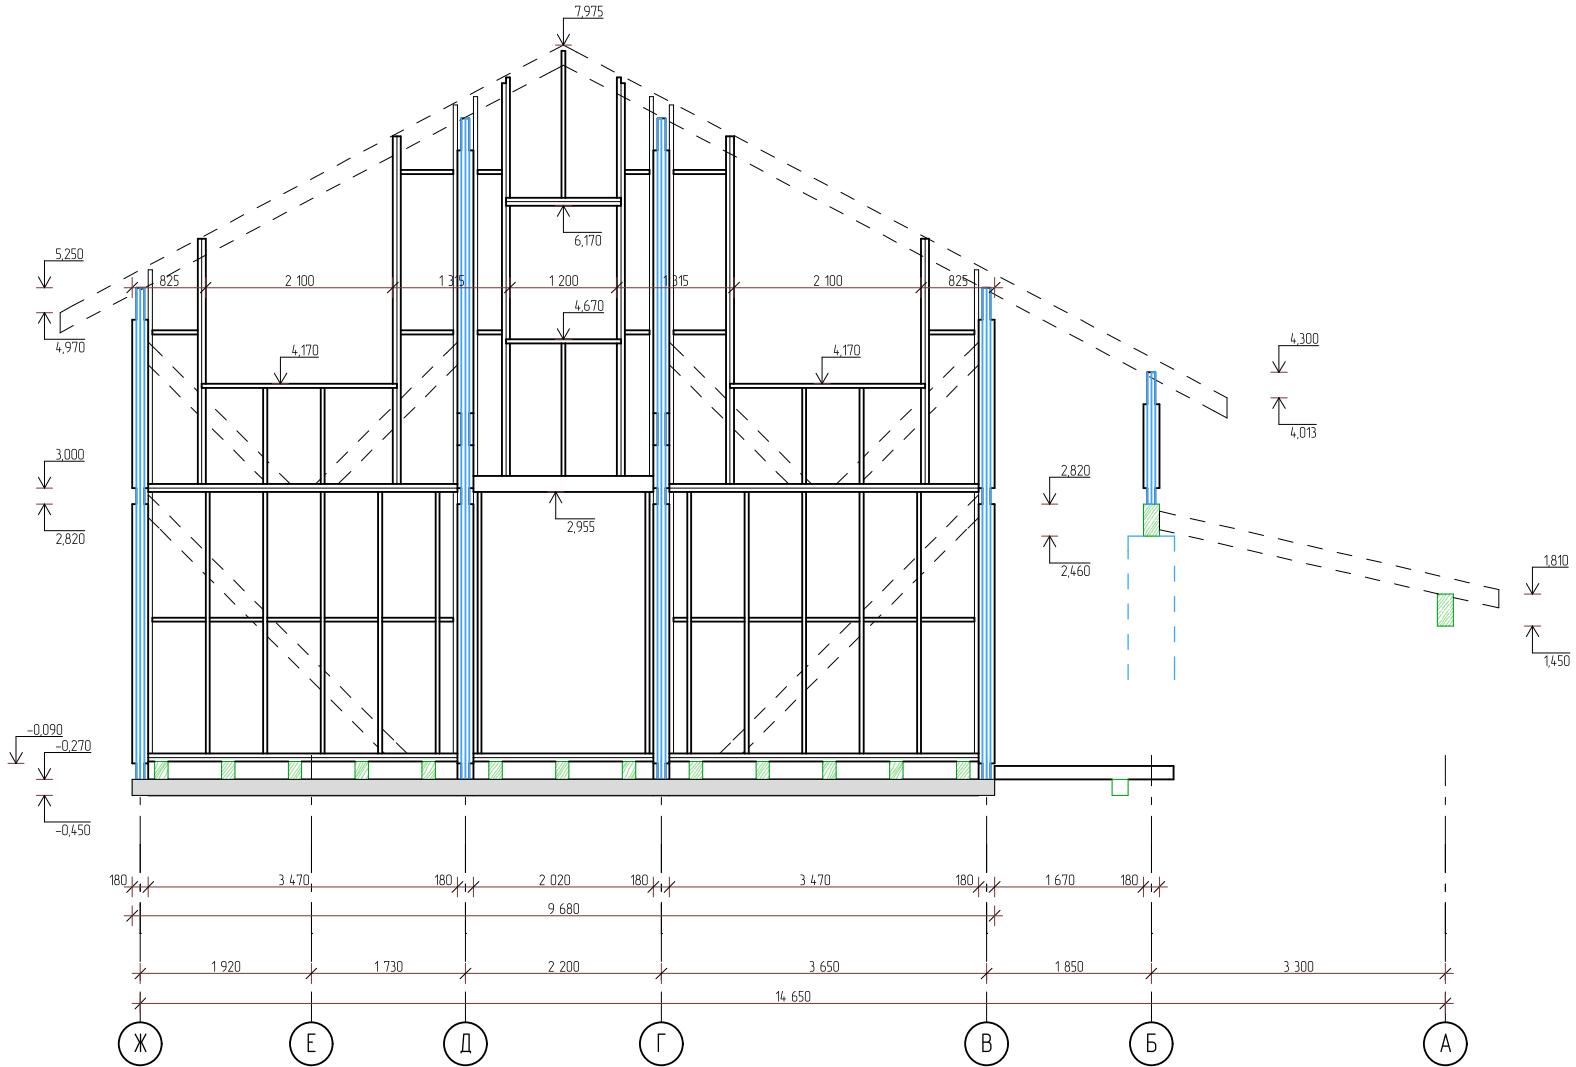

Согласовано

Взам. инв. №


Подп. и дата

Инв. № подп.

Изм.	Кол.ч	Лист	№Фок.	Подп.	Дата	252/КД-РП.01.15		
Разраб.	Хабиров Р.М.					Индивидуальный жилой дом		
Проверил	Мусина К.А.							
						Развертка стены ось 3		




Инв. № подп.	Подп. и дата
Взам. инв. №	
Согласовано	

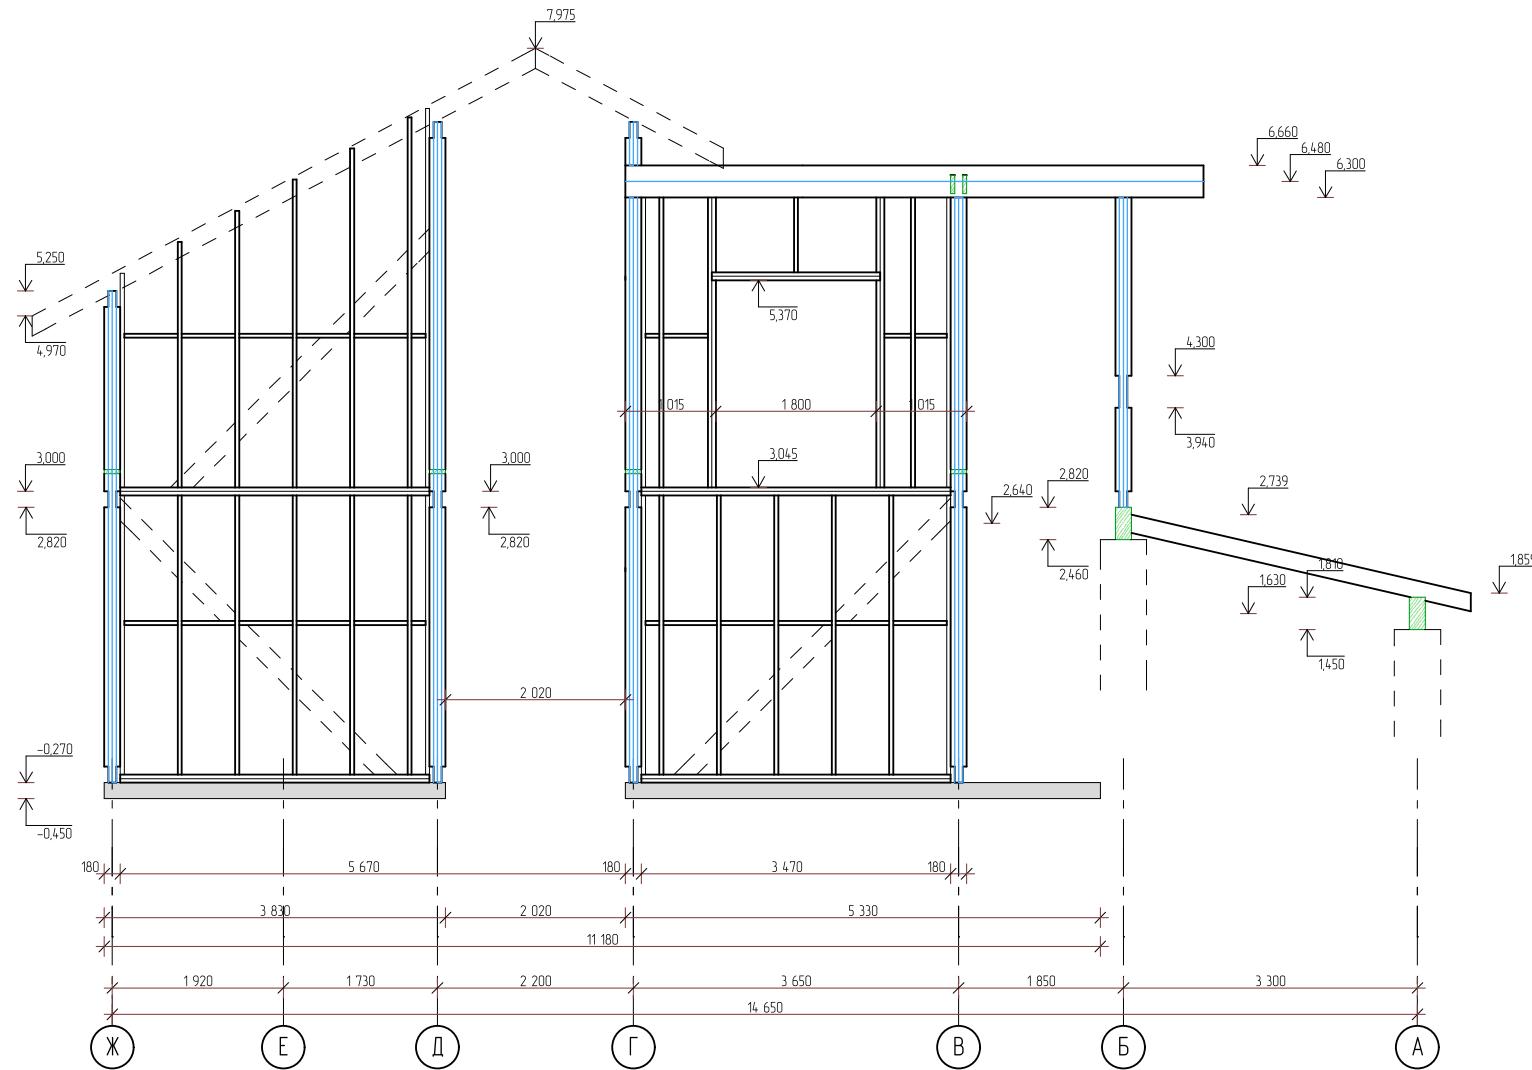


Изм.	Кол.ч	Лист	№Фок.	Подп.	Дата	252/КД-РП.01.15		
Разраб.	Хабиров Р.М.					Индивидуальный жилой дом		
Проверил	Мусина К.А.							
						Развертка стены ось 5		
						Стодия	Лист	Листов
						####	48	60



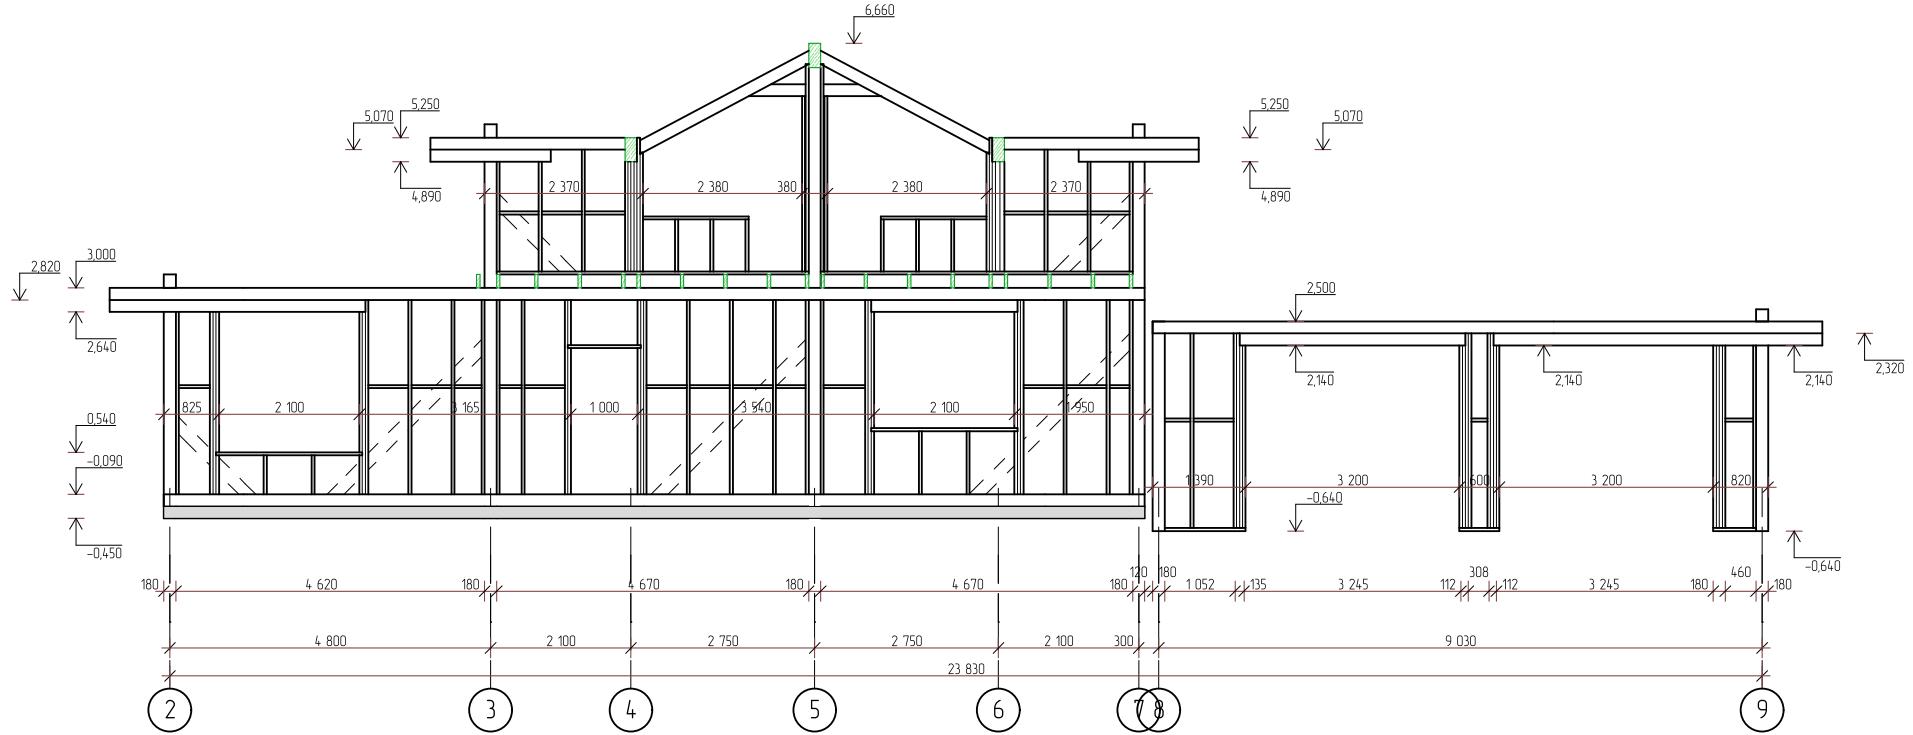


Изм.	Колич.	Лист	№ Фок.	Подп.	Дата	252/КД-РП.01.15		
Разраб.	Хабиров Р.М.					Индивидуальный жилой дом		
Проверил	Мусина К.А.					Стадия	Лист	
						Развертка стены ось В		
						ГЛАВФУНДАМЕНТ		

Согласовано	
Инв. № подп.	Подп. и дата
Взам. инв. №	

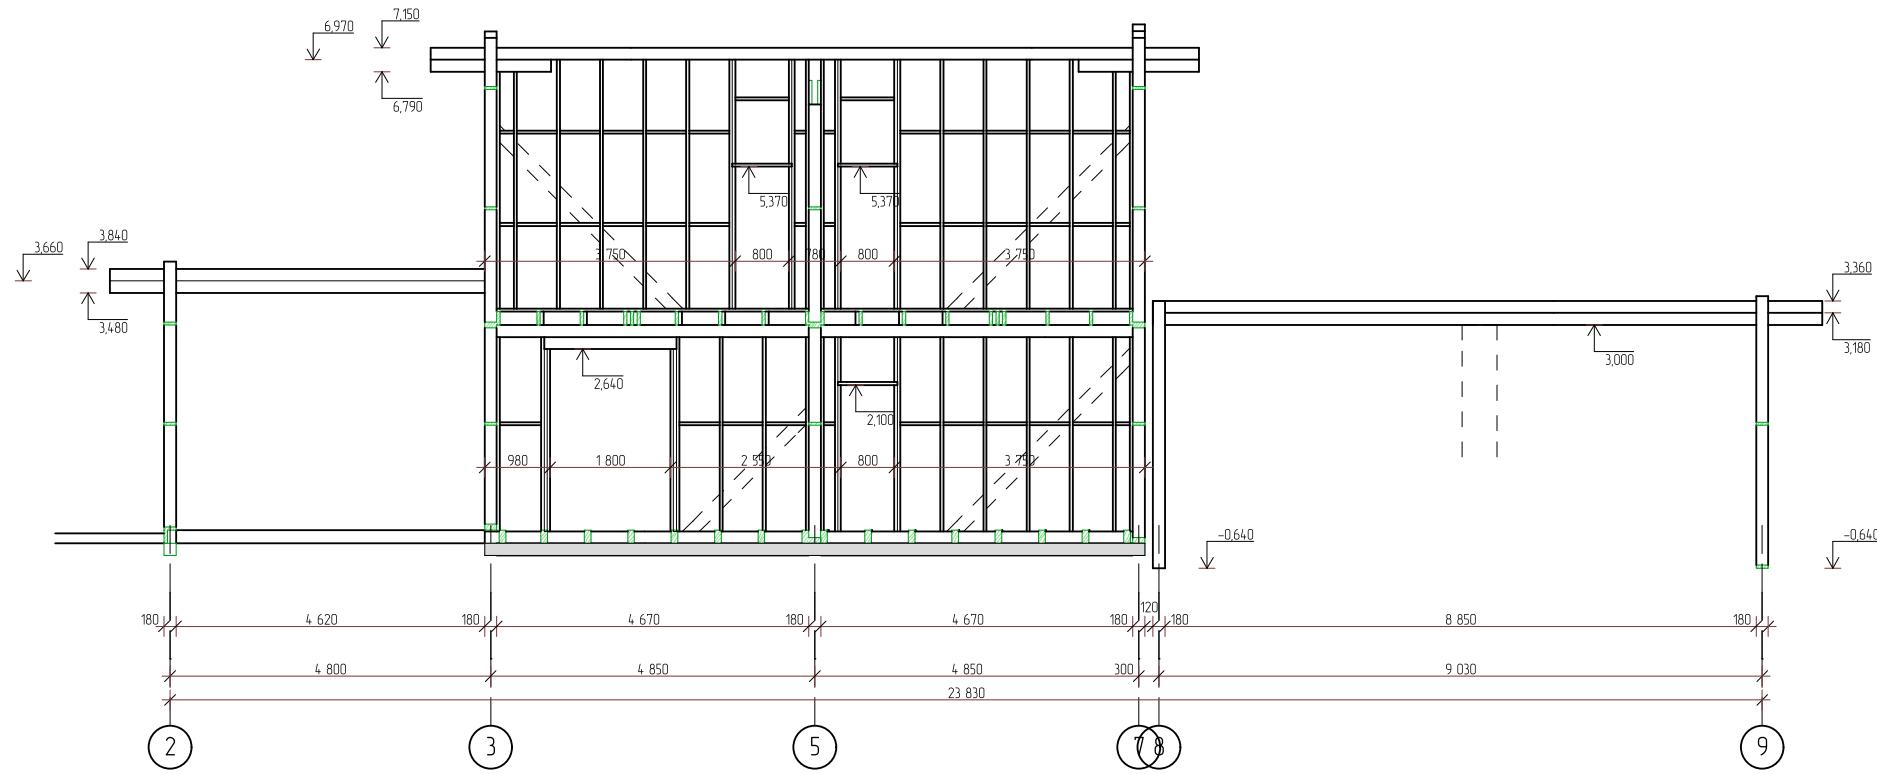

Изм.	Колич.	Лист	№Фок.	Подп.	Дата	252/КД-РП.01.15		
Разраб.	Хабиров Р.М.					Индивидуальный жилой дом		
Проверил	Мусина К.А.					Стадия	Лист	
						####	50	
						Развертка стены ось Г		

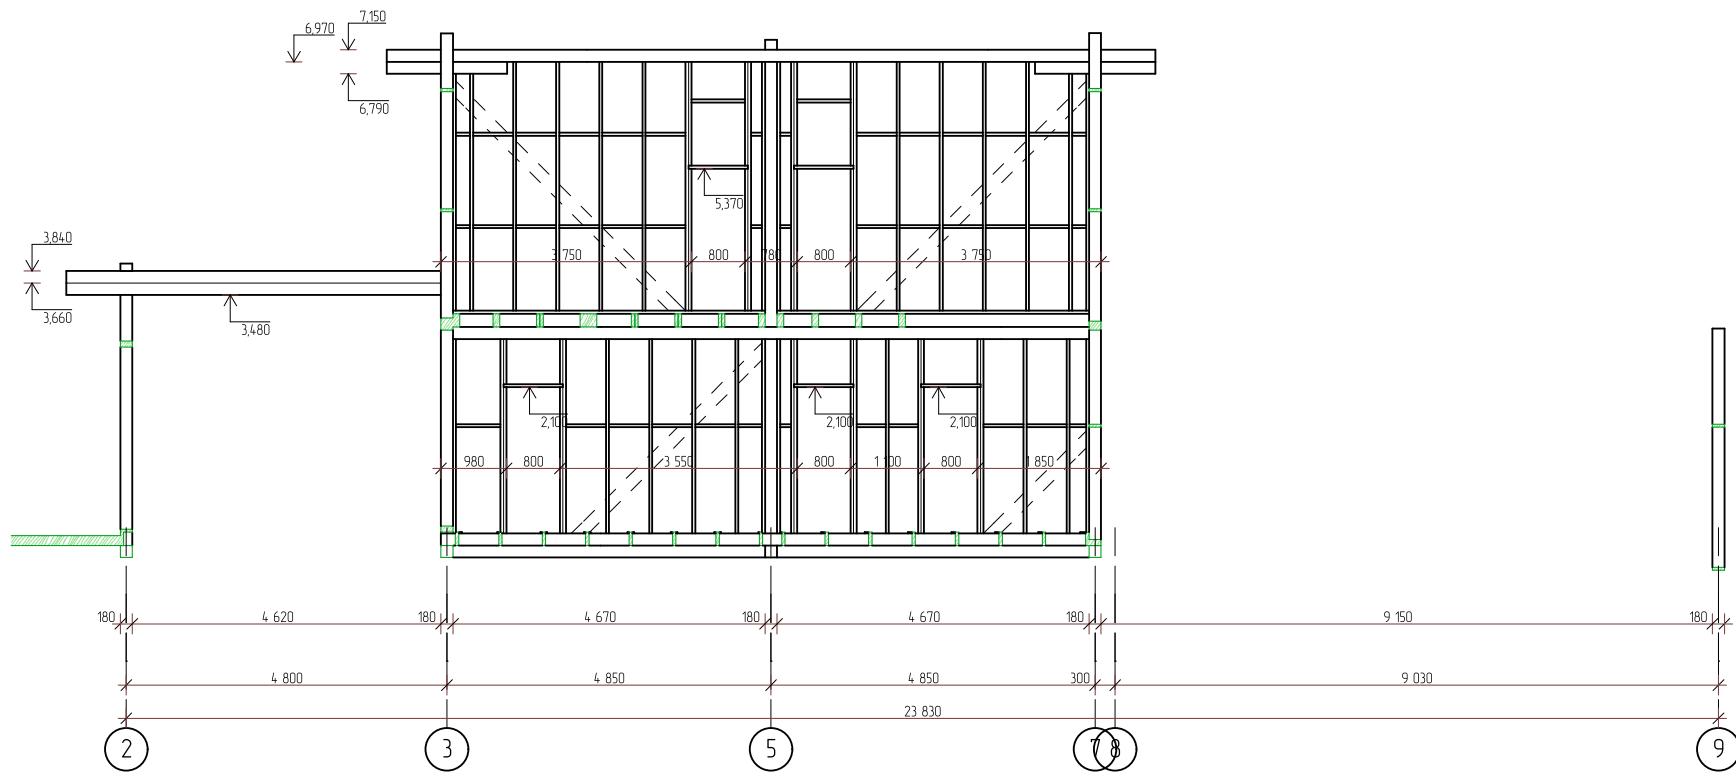

Согласовано


Взам. инв. №

Подп. и дата

Инв. № подп.

Изм.	Колич.	Лист	№Фок.	Подп.	Дата	Стадия	Лист	Листов		
Разраб.	Хабиров Р.М.					Индийский жилой дом	###	51		
Проверил	Мусина К.А.									
						Развертка стены ось Д				
						ГЛАВФУНДАМЕНТ				

252/КД-РП.01.15

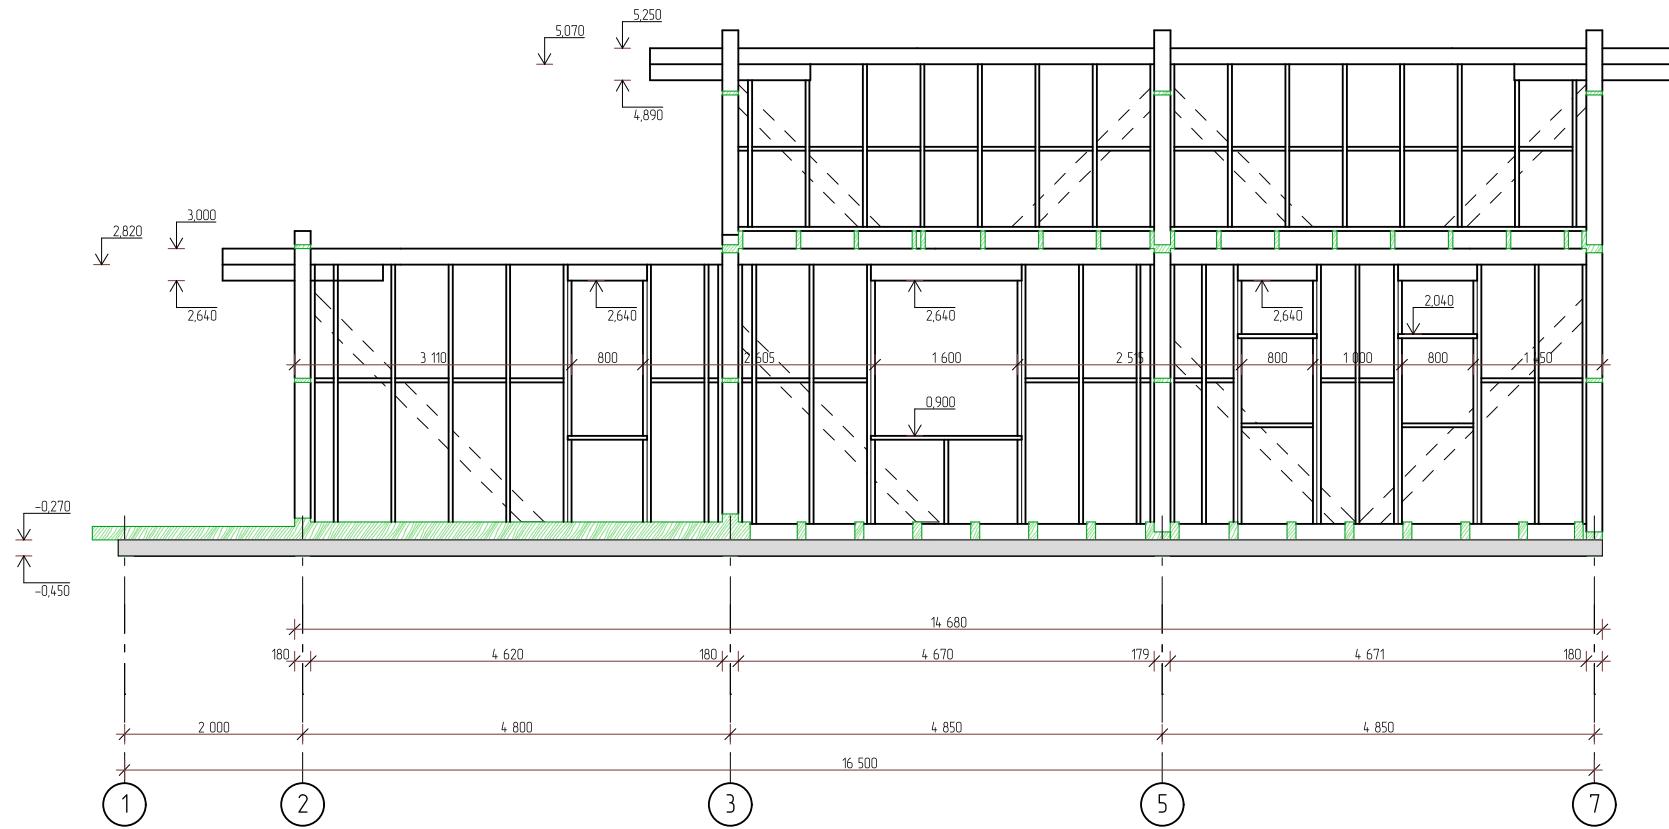

Инв. № подп.	Подп. и дата

Согласовано

Изм.	Колич.	Лист	№ блок.	Подп.	Дата	252/КД-РП.01.15		
Разраб.	Хабиров Р.М.					Индийский жилой дом		
Проверил	Мусина К.А.							
						Развертка стены ось Ж		
						ГЛАВФУНДАМЕНТ		

Спецификация элементов каркаса					2.ЭЛ	Балка, брус 180x45, L=0,59 м	2	3,32	0,01
Поз.	Наименование	Кол-во	Масса ед., кг	Чистый объем	2.ЭЛ	Балка, брус 180x45, L=0,59 м	6	3,35	0,03
2.ЭЛ	Балка, брус 180x45, L=0,11 м	4	0,62	0,00	2.ЭЛ	Балка, брус 180x45, L=0,60 м	145	3,40	0,70
2.ЭЛ	Балка, брус 180x45, L=0,14 м	1	0,82	0,00	2.ЭЛ	Балка, брус 180x45, L=0,62 м	2	3,52	0,01
2.ЭЛ	Балка, брус 180x45, L=0,15 м	7	0,88	0,01	2.ЭЛ	Балка, брус 180x45, L=0,64 м	1	3,63	0,01
2.ЭЛ	Балка, брус 180x45, L=0,16 м	1	0,93	0,00	2.ЭЛ	Балка, брус 180x45, L=0,80 м	6	4,54	0,04
2.ЭЛ	Балка, брус 180x45, L=0,17 м	10	0,94	0,01	2.ЭЛ	Балка, брус 45x180, L=0,85 м	4	4,82	0,03
2.ЭЛ	Балка, брус 180x45, L=0,17 м	4	0,99	0,01	2.ЭЛ	Балка, брус 45x180, L=0,89 м	12	5,05	0,09
2.ЭЛ	Балка, брус 180x45, L=0,18 м	1	1,05	0,00	2.ЭЛ	Балка, брус 180x45, L=0,89 м	11	5,05	0,08
2.ЭЛ	Балка, брус 180x45, L=0,21 м	9	1,19	0,02	2.ЭЛ	Балка, брус 180x45, L=1,05 м	1	5,93	0,01
2.ЭЛ	Балка, брус 180x45, L=0,21 м	1	1,22	0,00	2.ЭЛ	Балка, брус 180x45, L=1,09 м	1	6,18	0,01
2.ЭЛ	Балка, брус 180x45, L=0,22 м	1	1,22	0,00	2.ЭЛ	Балка, брус 180x45, L=1,21 м	1	6,86	0,01
2.ЭЛ	Балка, брус 180x45, L=0,24 м	1	1,36	0,00	2.ЭЛ	Балка, брус 180x45, L=1,29 м	5	7,31	0,05
2.ЭЛ	Балка, брус 180x45, L=0,25 м	1	1,39	0,00	2.ЭЛ	Балка, брус 45x180, L=1,29 м	8	7,31	0,08
2.ЭЛ	Балка, брус 180x45, L=0,27 м	4	1,56	0,01	2.ЭЛ	Балка, брус 180x45, L=1,49 м	3	8,45	0,04
2.ЭЛ	Балка, брус 180x45, L=0,29 м	2	1,67	0,00	2.ЭЛ	Балка, брус 180x45, L=1,58 м	2	8,96	0,03
2.ЭЛ	Балка, брус 180x45, L=0,30 м	2	1,70	0,00	2.ЭЛ	Балка, брус 180x45, L=1,69 м	1	9,58	0,01
2.ЭЛ	Балка, брус 180x45, L=0,31 м	2	1,76	0,01	2.ЭЛ	Балка, брус 45x180, L=1,69 м	4	9,58	0,05
2.ЭЛ	Балка, брус 180x45, L=0,33 м	1	1,87	0,00	2.ЭЛ	Балка, брус 180x45, L=1,89 м	2	10,72	0,03
2.ЭЛ	Балка, брус 180x45, L=0,35 м	1	2,01	0,00	2.ЭЛ	Балка, брус 45x180, L=1,98 м	4	11,23	0,06
2.ЭЛ	Балка, брус 180x45, L=0,36 м	1	2,01	0,00	2.ЭЛ	Балка, брус 180x45, L=2,02 м	10	11,45	0,16
2.ЭЛ	Балка, брус 180x45, L=0,38 м	1	2,18	0,00	2.ЭЛ	Балка, брус 45x180, L=2,02 м	4	11,45	0,07
2.ЭЛ	Балка, брус 180x45, L=0,39 м	2	2,20	0,01	2.ЭЛ	Балка, брус 180x45, L=2,19 м	12	12,42	0,21
2.ЭЛ	Балка, брус 180x45, L=0,40 м	1	2,30	0,00	2.ЭЛ	Балка, брус 45x180, L=2,19 м	4	12,42	0,07
2.ЭЛ	Балка, брус 180x45, L=0,42 м	1	2,36	0,00	2.ЭЛ	Балка, брус 45x180, L=3,38 м	4	19,16	0,11
2.ЭЛ	Балка, брус 180x45, L=0,44 м	2	2,48	0,01	2.ЭЛ	Балка, брус 180x45, L=3,47 м	26	19,67	0,73
2.ЭЛ	Балка, брус 180x45, L=0,45 м	1	2,52	0,00	2.ЭЛ	Балка, брус 180x45, L=3,61 м	2	20,47	0,06
2.ЭЛ	Балка, брус 180x45, L=0,45 м	4	2,54	0,01	2.ЭЛ	Балка, брус 180x45, L=4,67 м	8	26,48	0,30
2.ЭЛ	Балка, брус 180x45, L=0,46 м	5	2,64	0,02					
2.ЭЛ	Балка, брус 180x45, L=0,49 м	1	2,75	0,00					
2.ЭЛ	Балка, брус 180x45, L=0,49 м	1	2,78	0,00					
2.ЭЛ	Балка, брус 180x45, L=0,50 м	1	2,84	0,00					
2.ЭЛ	Балка, брус 180x45, L=0,51 м	4	2,89	0,02					
2.ЭЛ	Балка, брус 180x45, L=0,54 м	4	3,09	0,02					

Изм.	Колич.	Лист	№Фак.	Подп.	Дата
Разраб.	Хабиров Р.М.				
Протверил	Мусина К.А.				


252/КД-РП.01.15

Индивидуальный жилой дом	Стадия	Лист	Листов
####	53	60	


Спецификация элементов пространственного каркаса

ГЛАВФУНДАМЕНТ

Инв. № подп.	Подп. и дата
Взам. инв. №	
Согласовано	

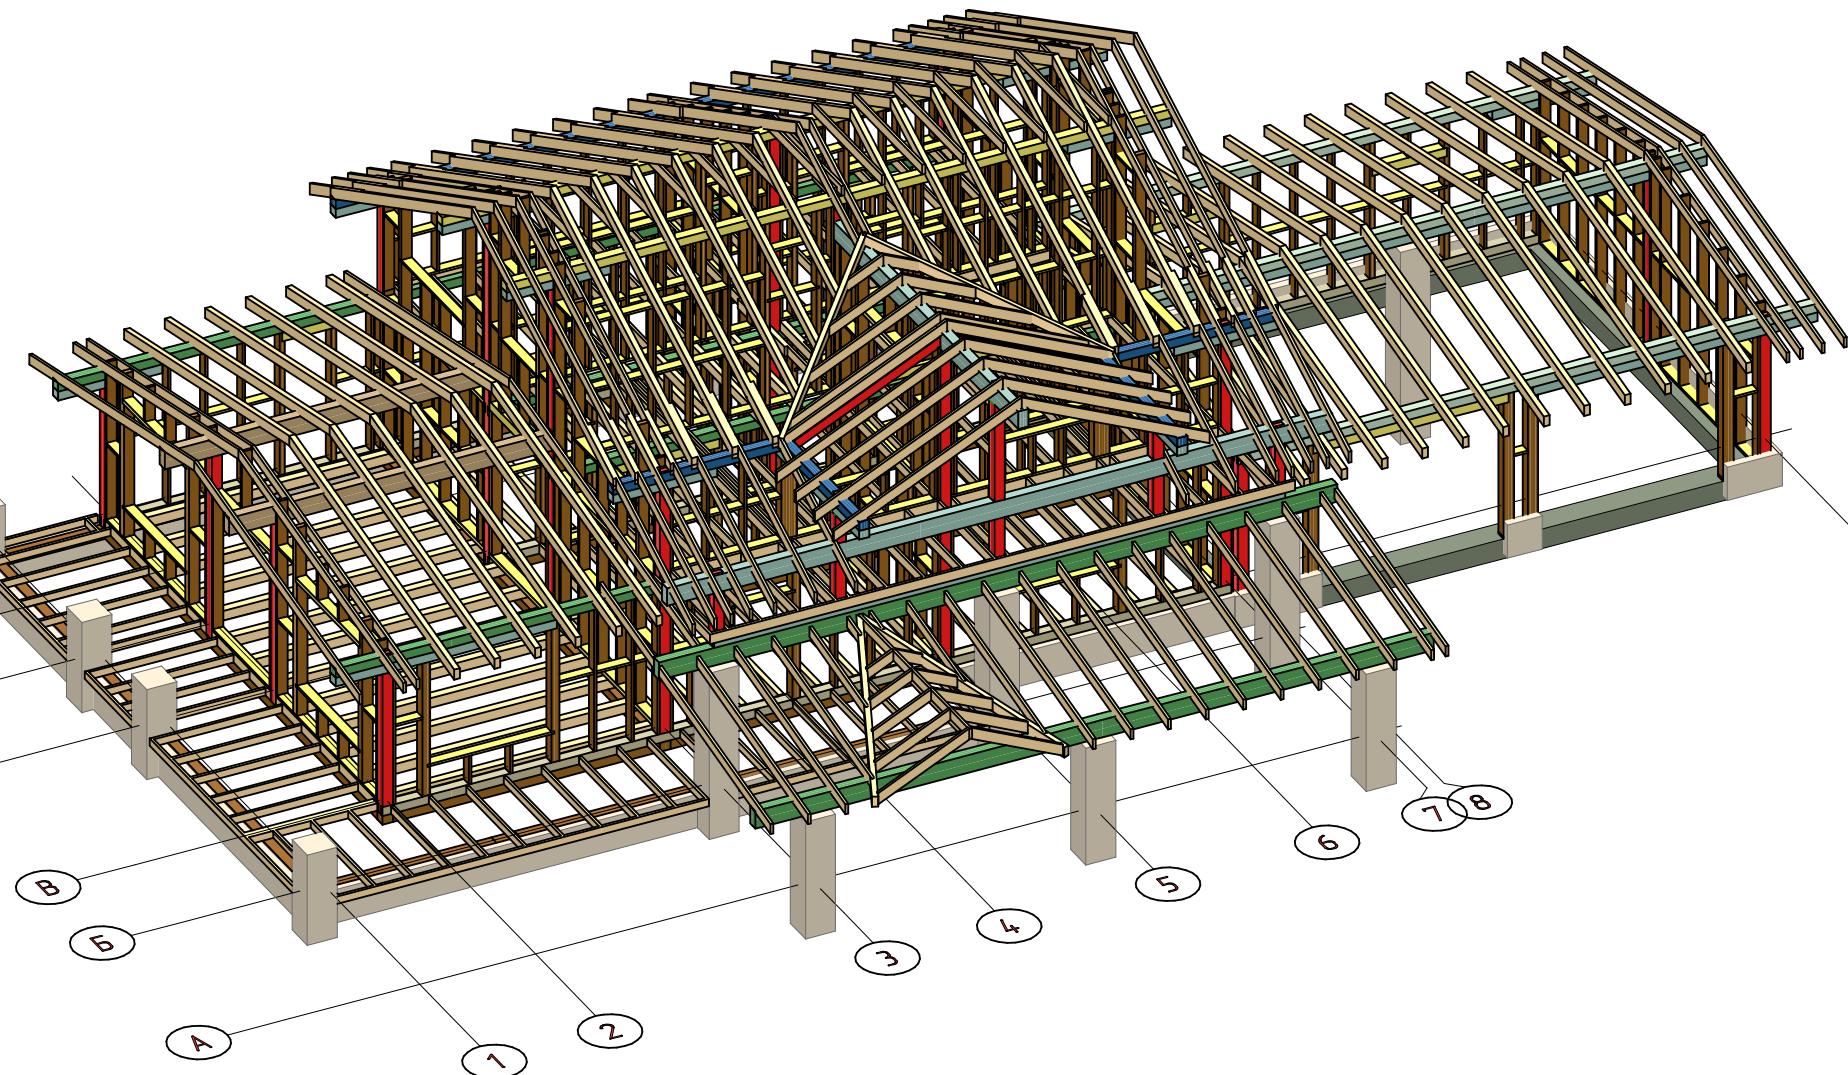

Изм.	Колч.	Лист	№Фок.	Подп.	Дата	252/КД-РП.01.15		
Разраб.	Хабиров Р.М.					Индивидуальный жилой дом	Стодия	Лист
Проверил	Мусина К.А.							
						Общий вид каркаса	54	60

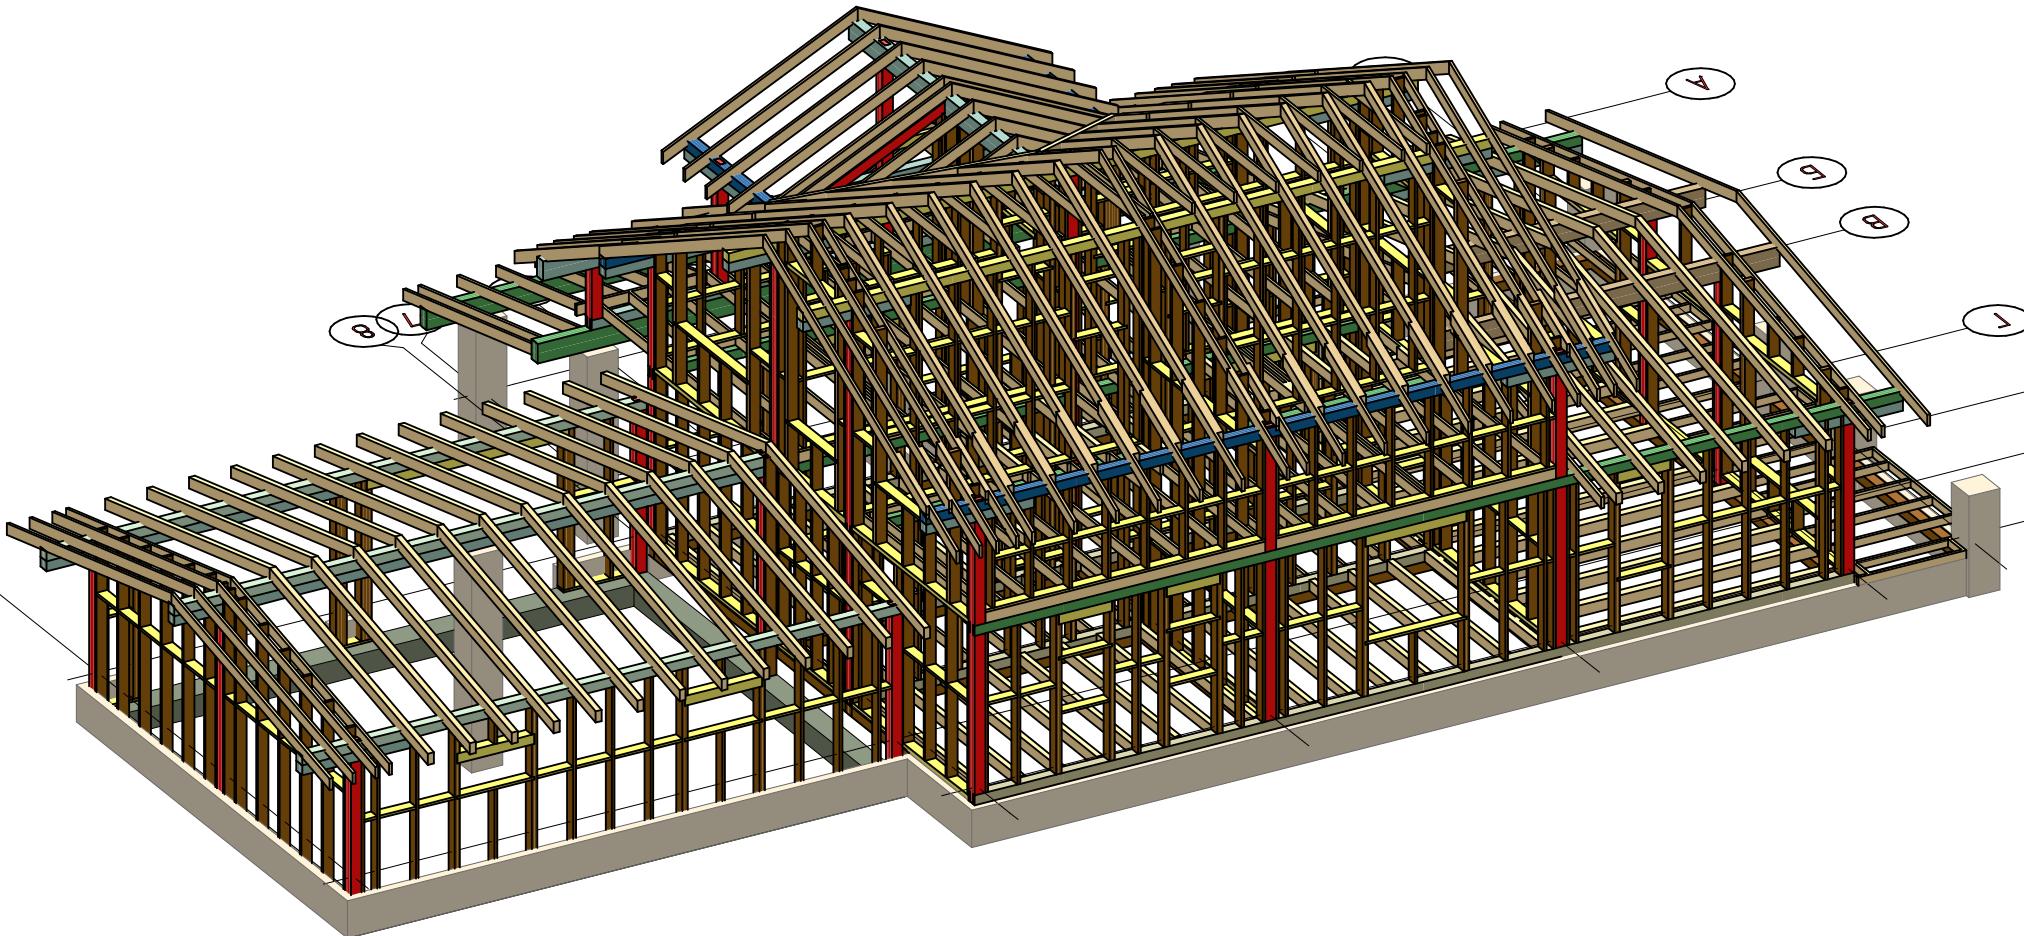


Согласовано

Изм.	Кол.ч	Лист	№Фок.	Подп.	Дата	252/КД-РП.01.15		
Разраб.	Хабиров Р.М.					Индивидуальный жилой дом	Стадия	Лист
Проверил	Мусина К.А.							
						Общий вид каркаса	Листов	60



Инв. № подп.	Подп. и дата


Согласовано

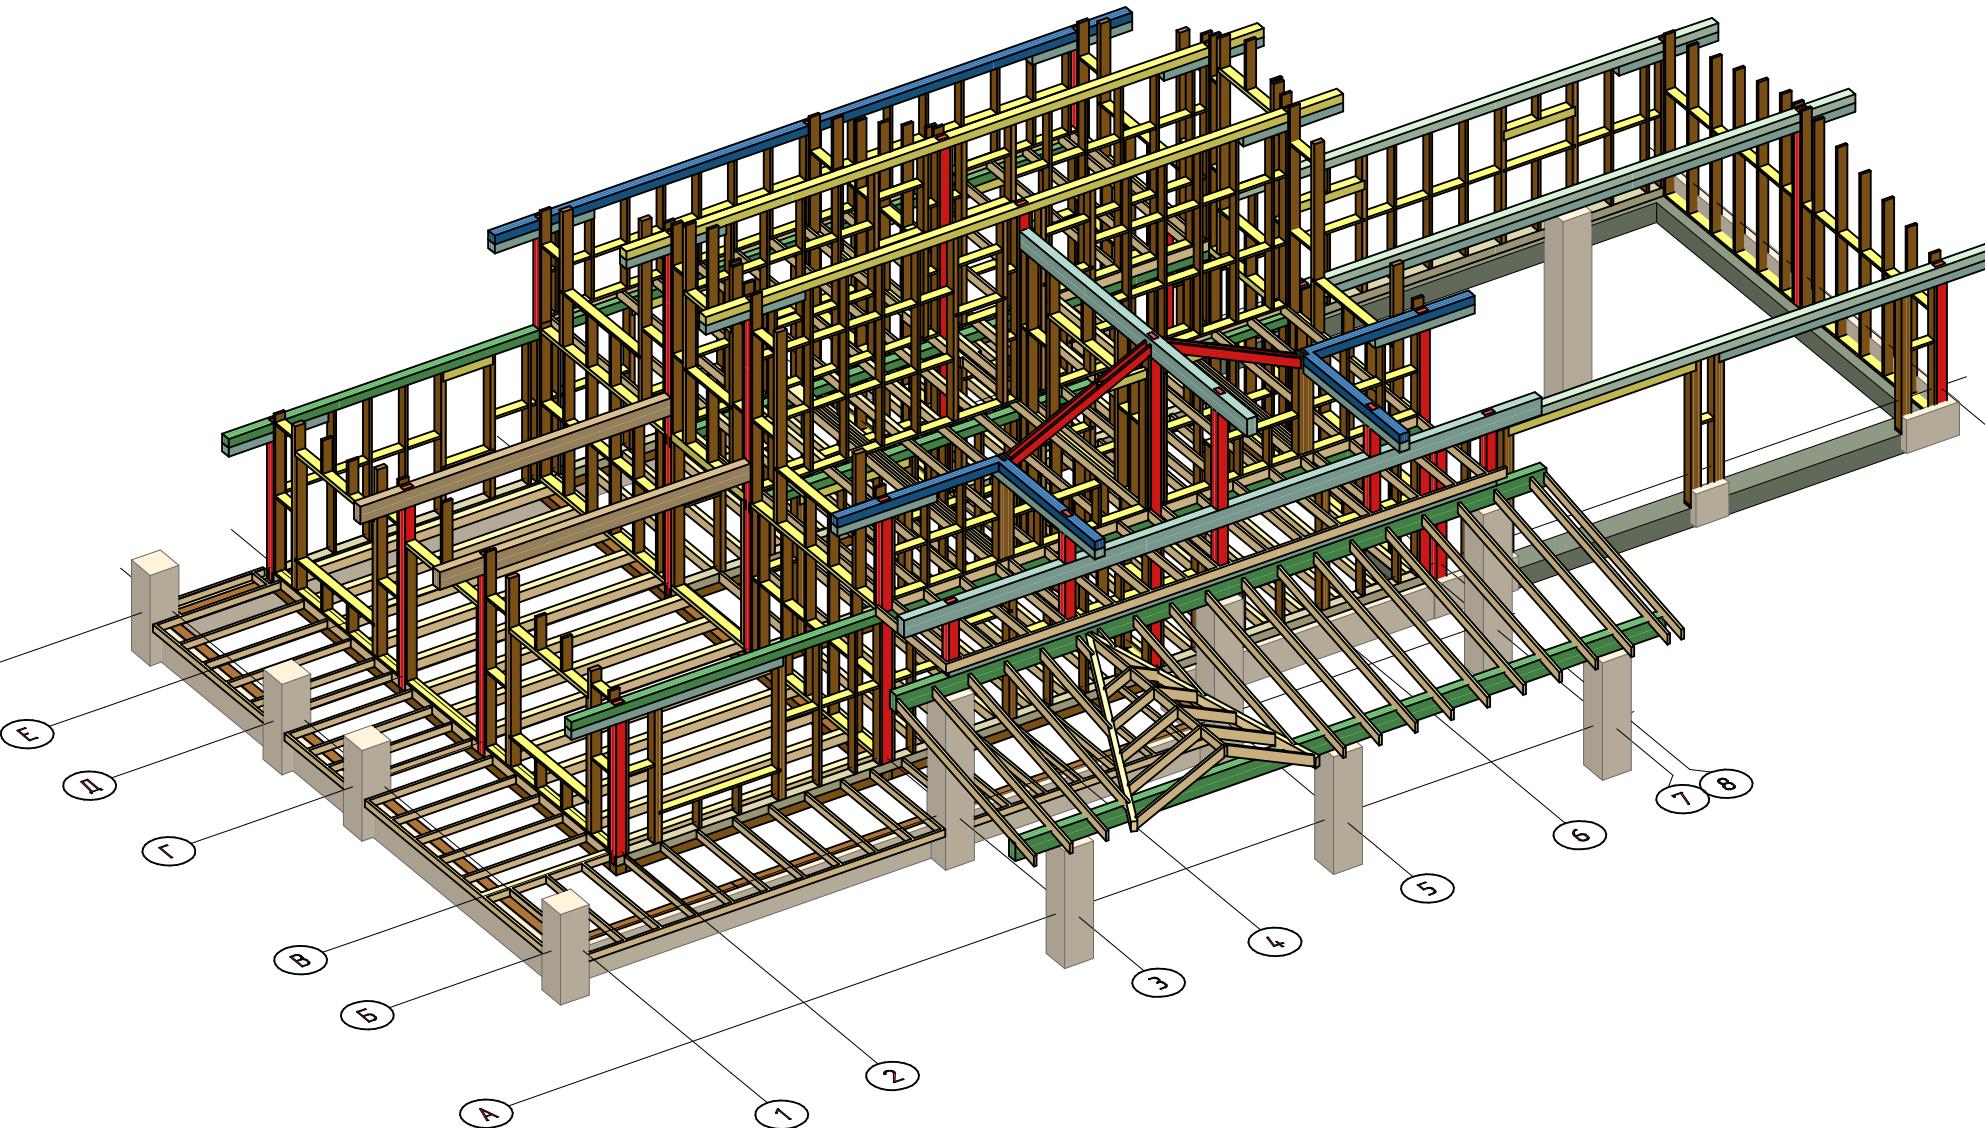

Изм.	Колч.	Лист	№Фок.	Подп.	Дата	252/КД-РП.01.15		
Разраб.	Хабиров Р.М.					Индивидуальный жилой дом	Стадия	Лист
Проверил	Мусина К.А.							
						Общий вид каркаса	# ##	60

Инв. № подп.	Подп. и дата	Взам. инв. №

Согласовано

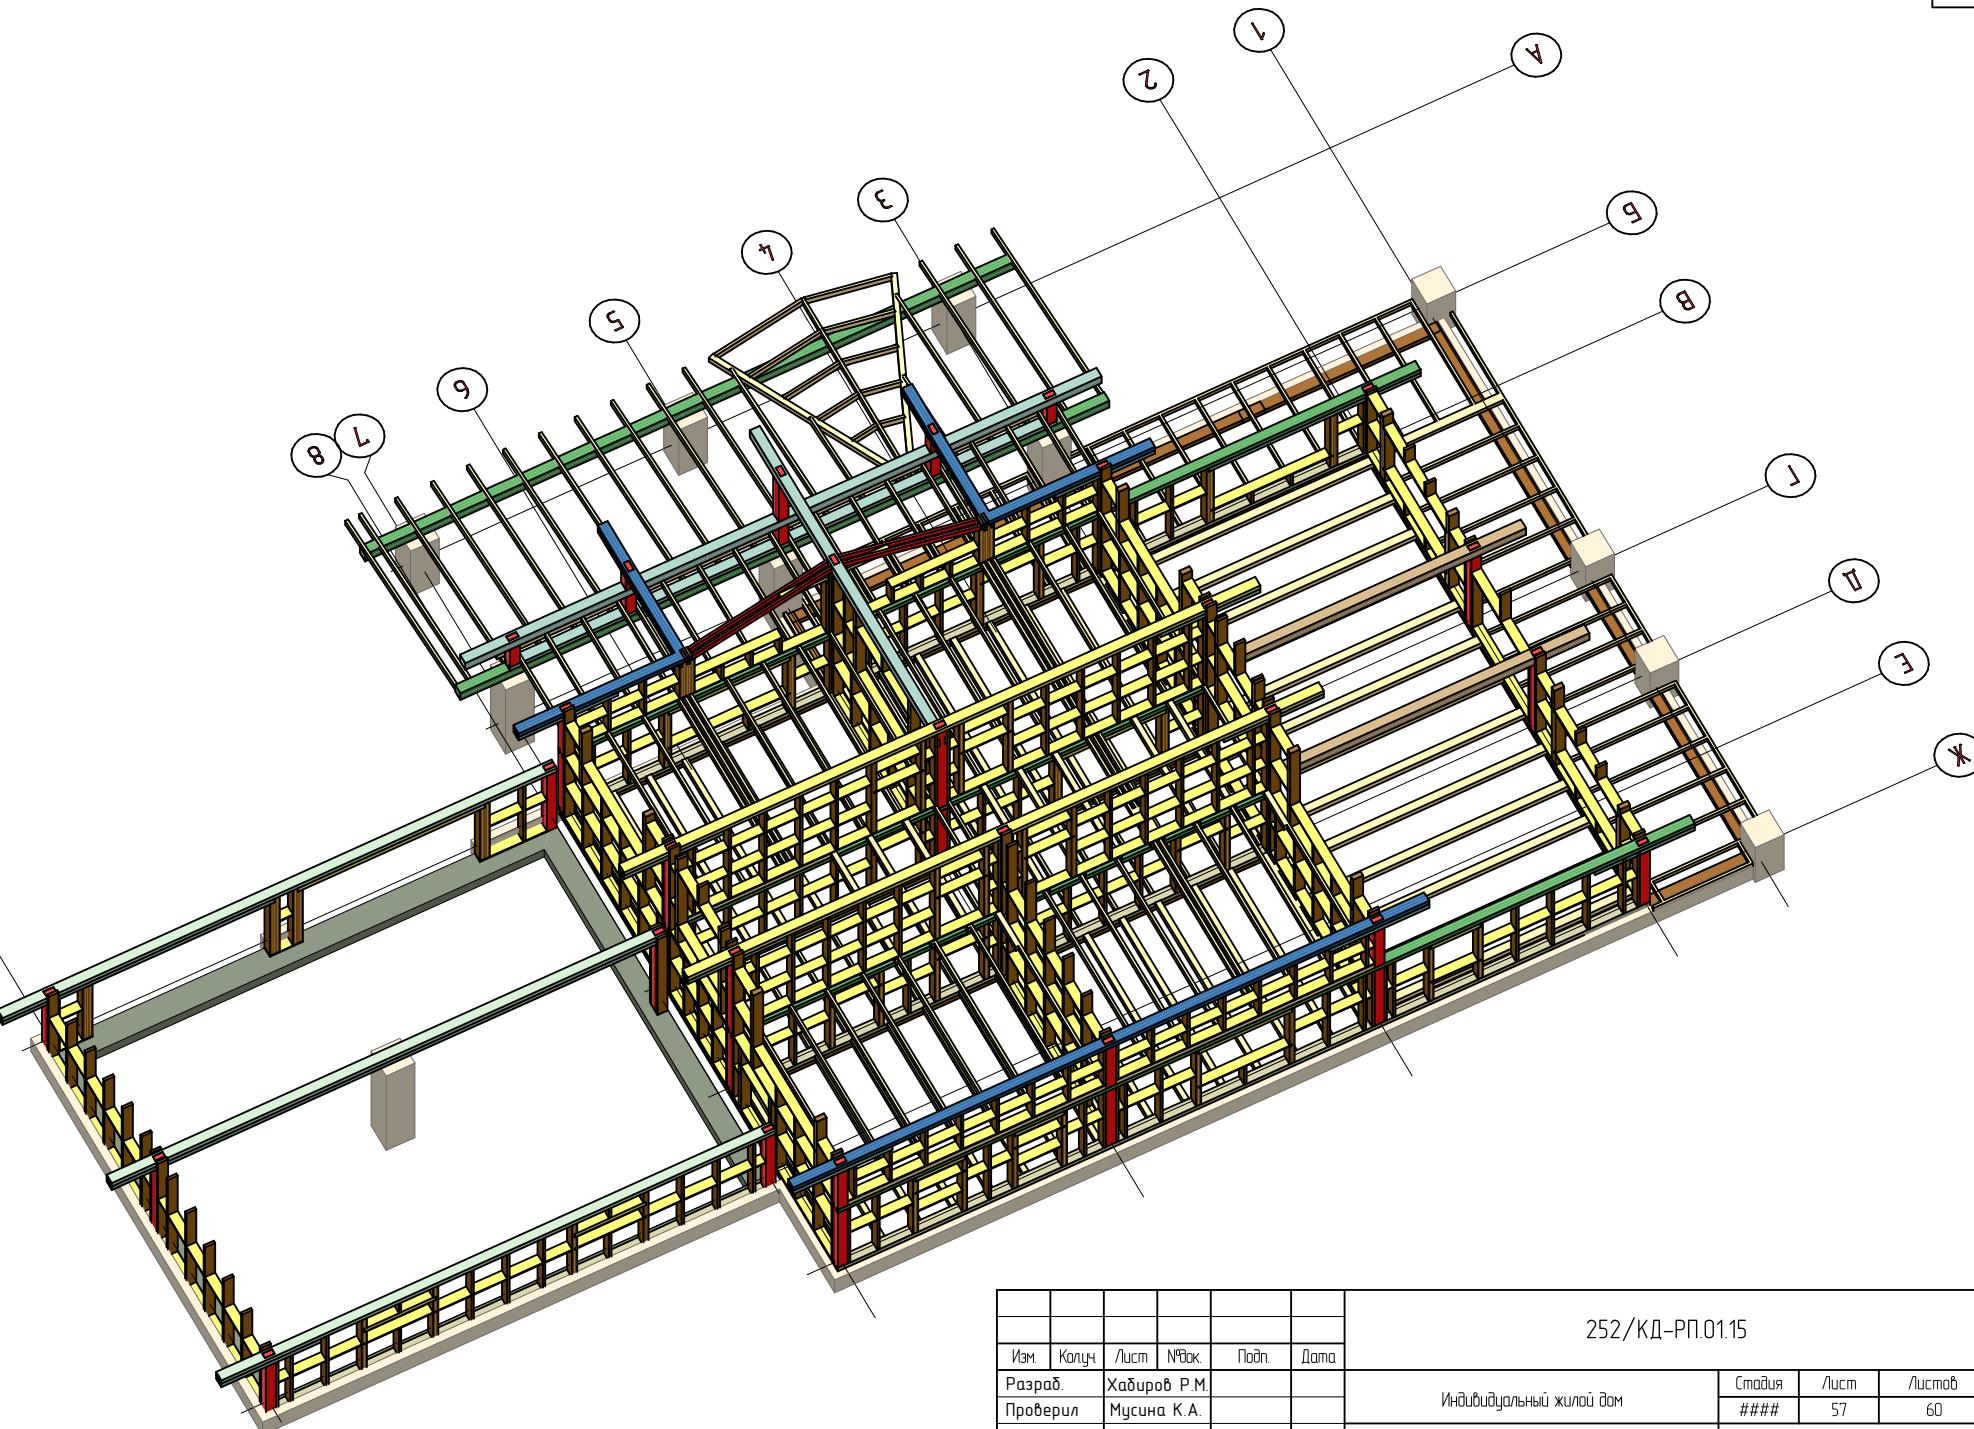

Изм.	Колч.	Лист	№Фок.	Подп.	Дата
Разраб.	Хабиров Р.М.				
Проверил	Мусина К.А.				


252/КД-РП.01.15

Стадия	Лист	Листов
####	57	60


Общий вид каркаса



Инв. № подп.	Подп. и дата
Взам. инв. №	
Согласовано	

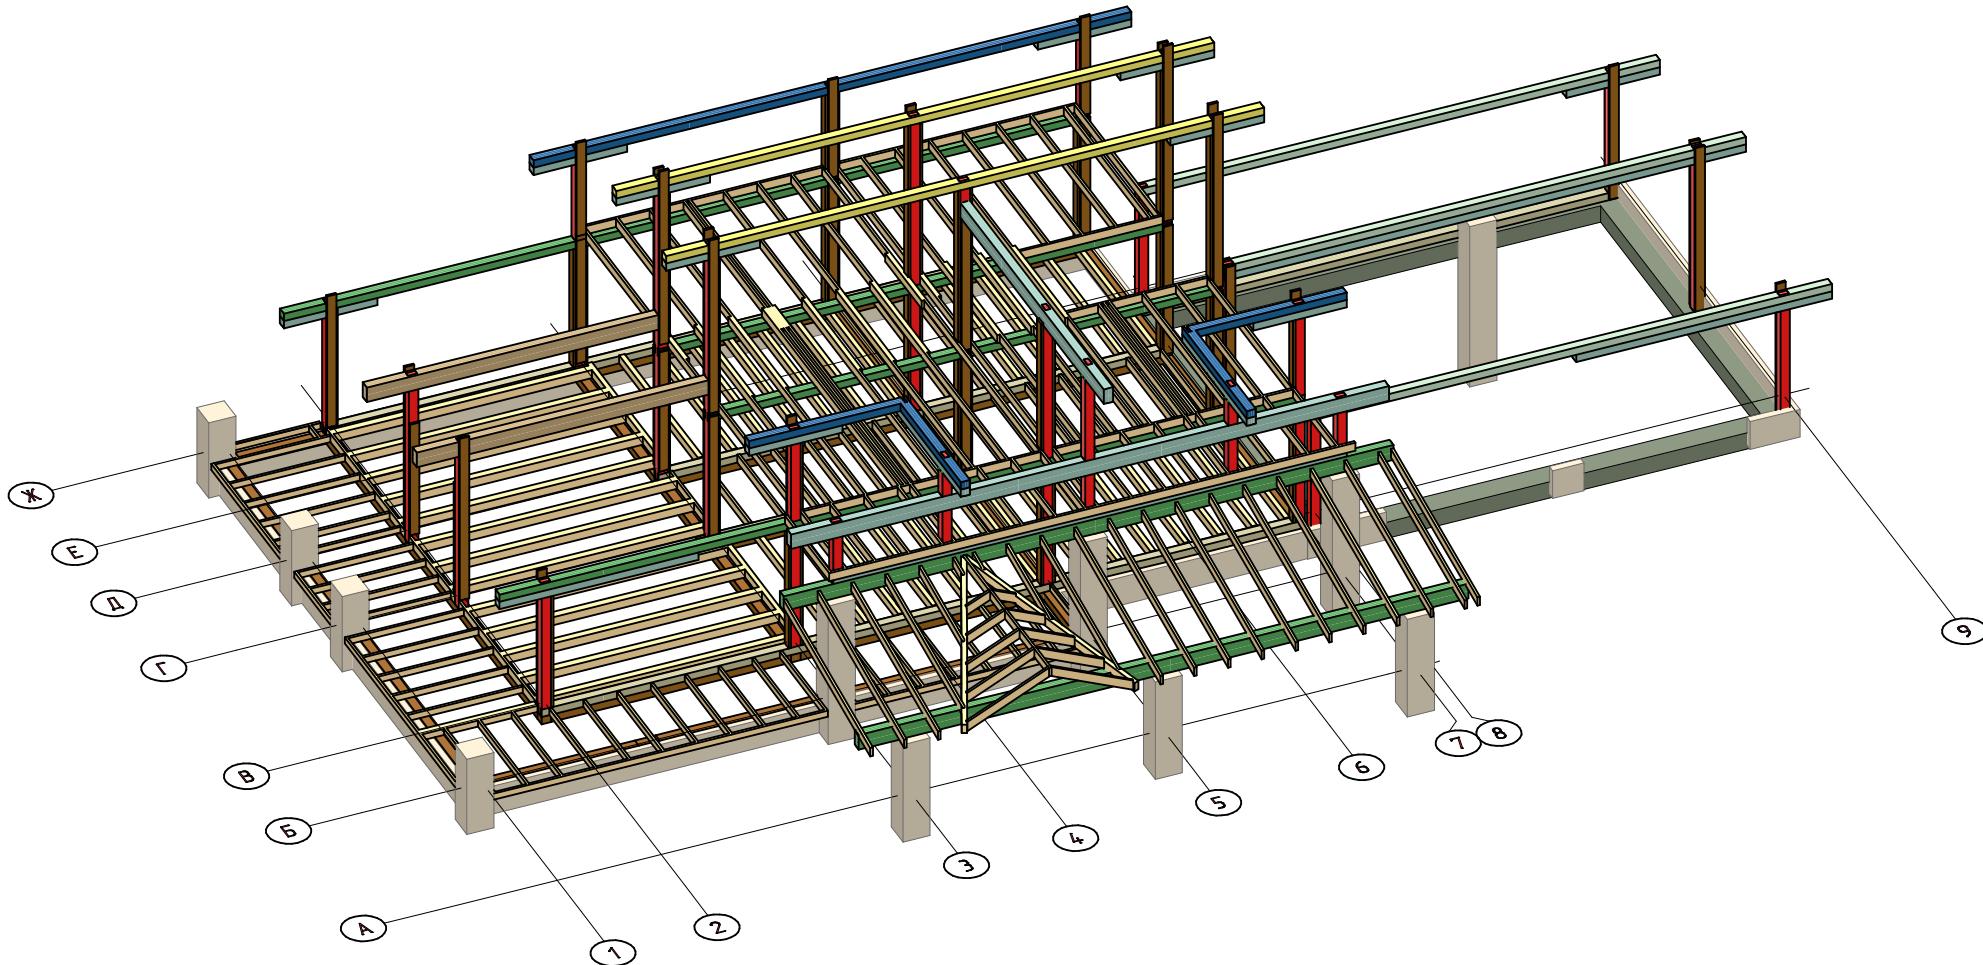

Изм.	Колч.	Лист	№Фок.	Подп.	Дата	252/КД-РП.01.15		
Разраб.	Хабиров Р.М.					Индивидуальный жилой дом	Стадия	Лист
Проверил	Мусина К.А.							
						Общий вид каркаса	Листов	60

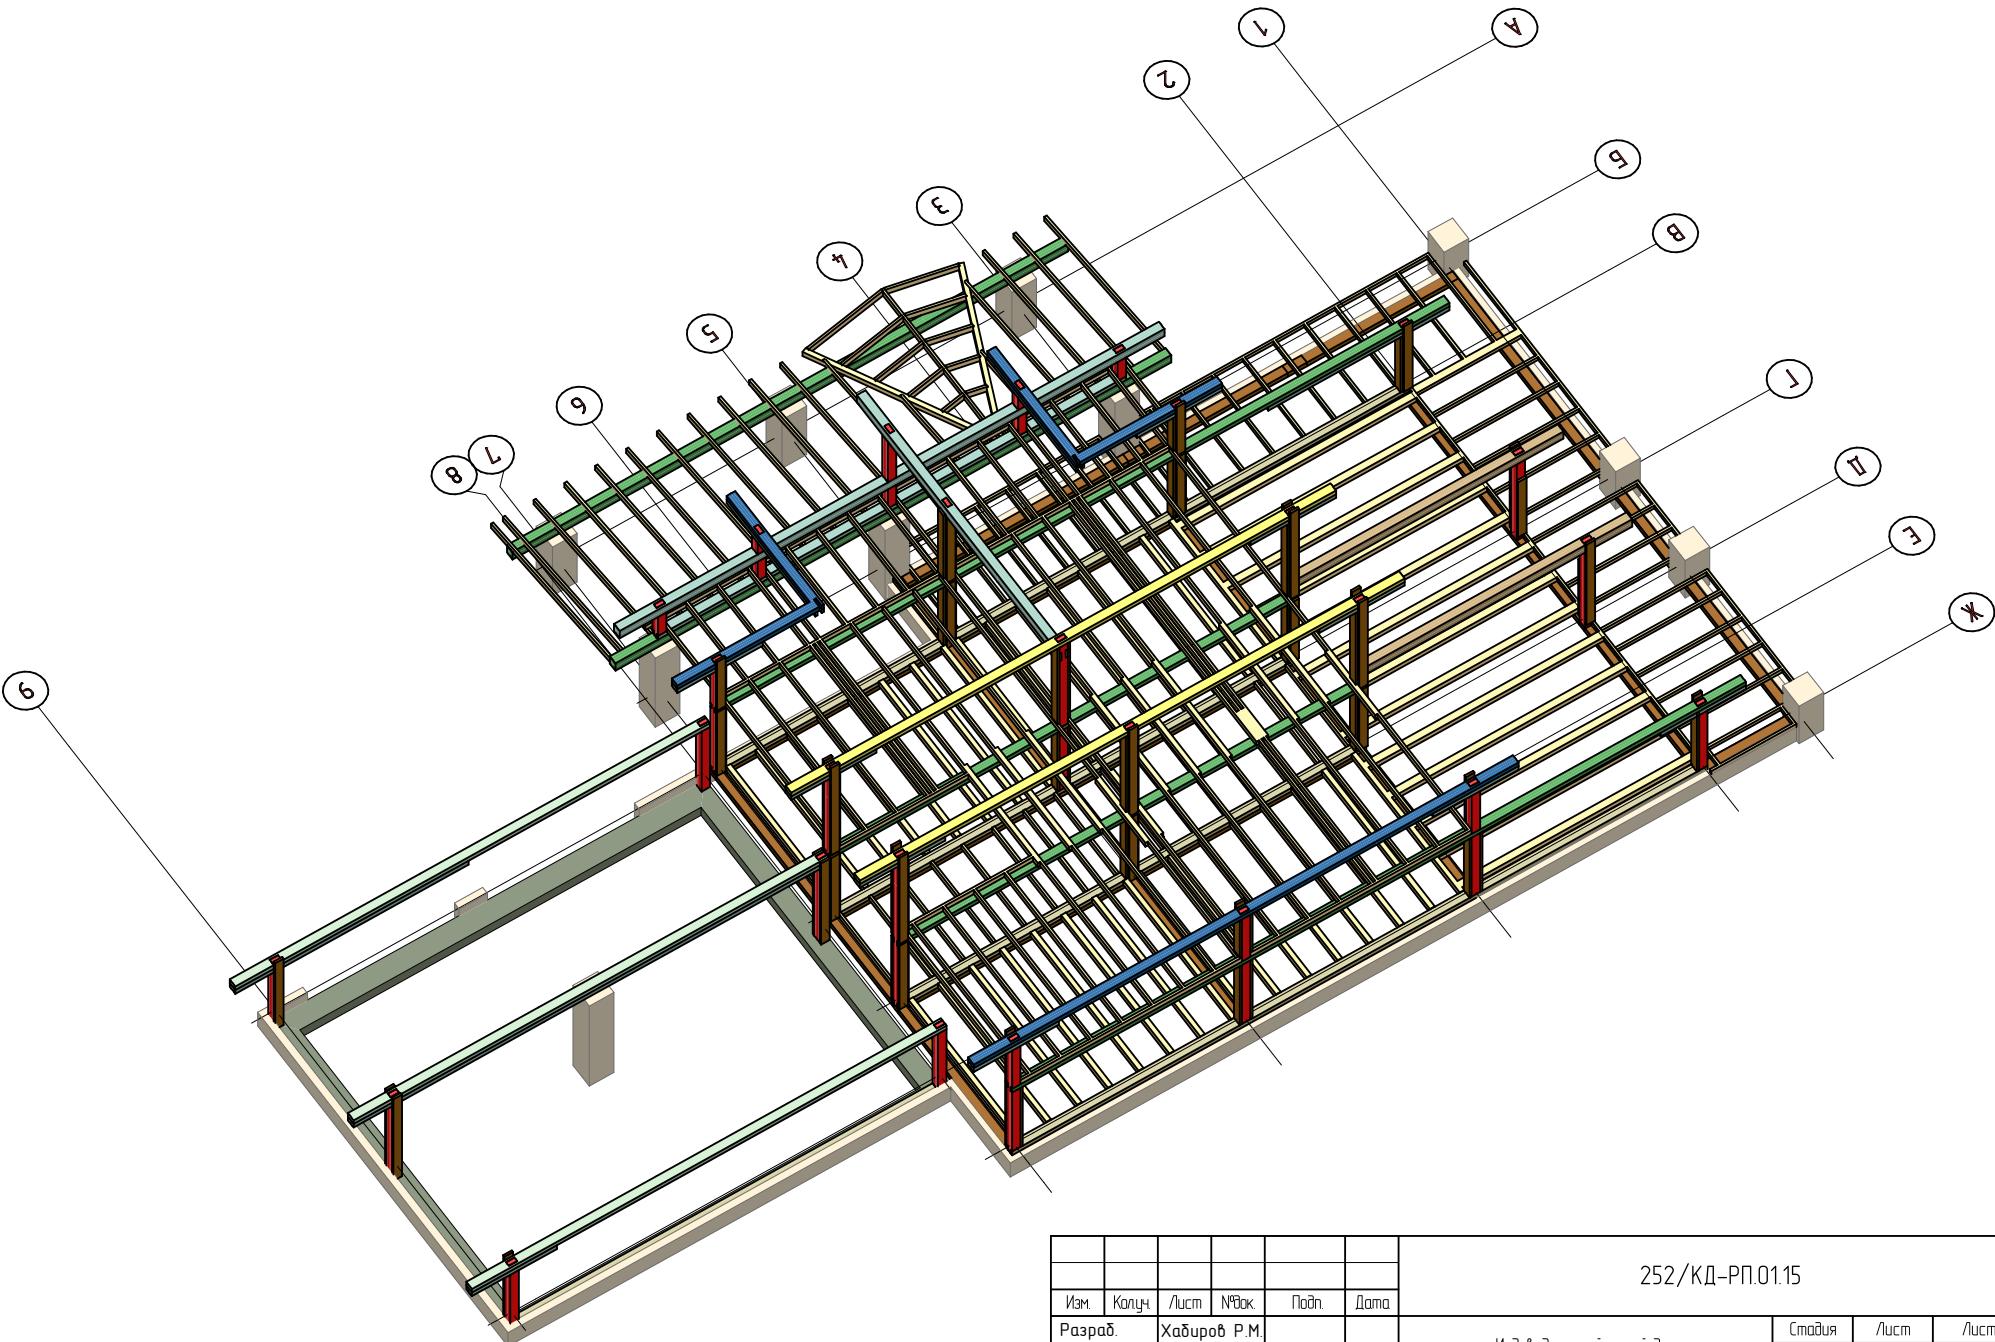


Согласовано

Взам. инв. №

Подп. и дата

Инв. № подп.

Изм.	Колч.	Лист	№Фок.	Подп.	Дата	252/КД-РП.01.15				
Разраб.	Хабиров Р.М.					Индивидуальный жилой дом	Стадия	Лист		
Проверил	Мусина К.А.									
						Общий вид каркаса				
						ГЛАВФУНДАМЕНТ				

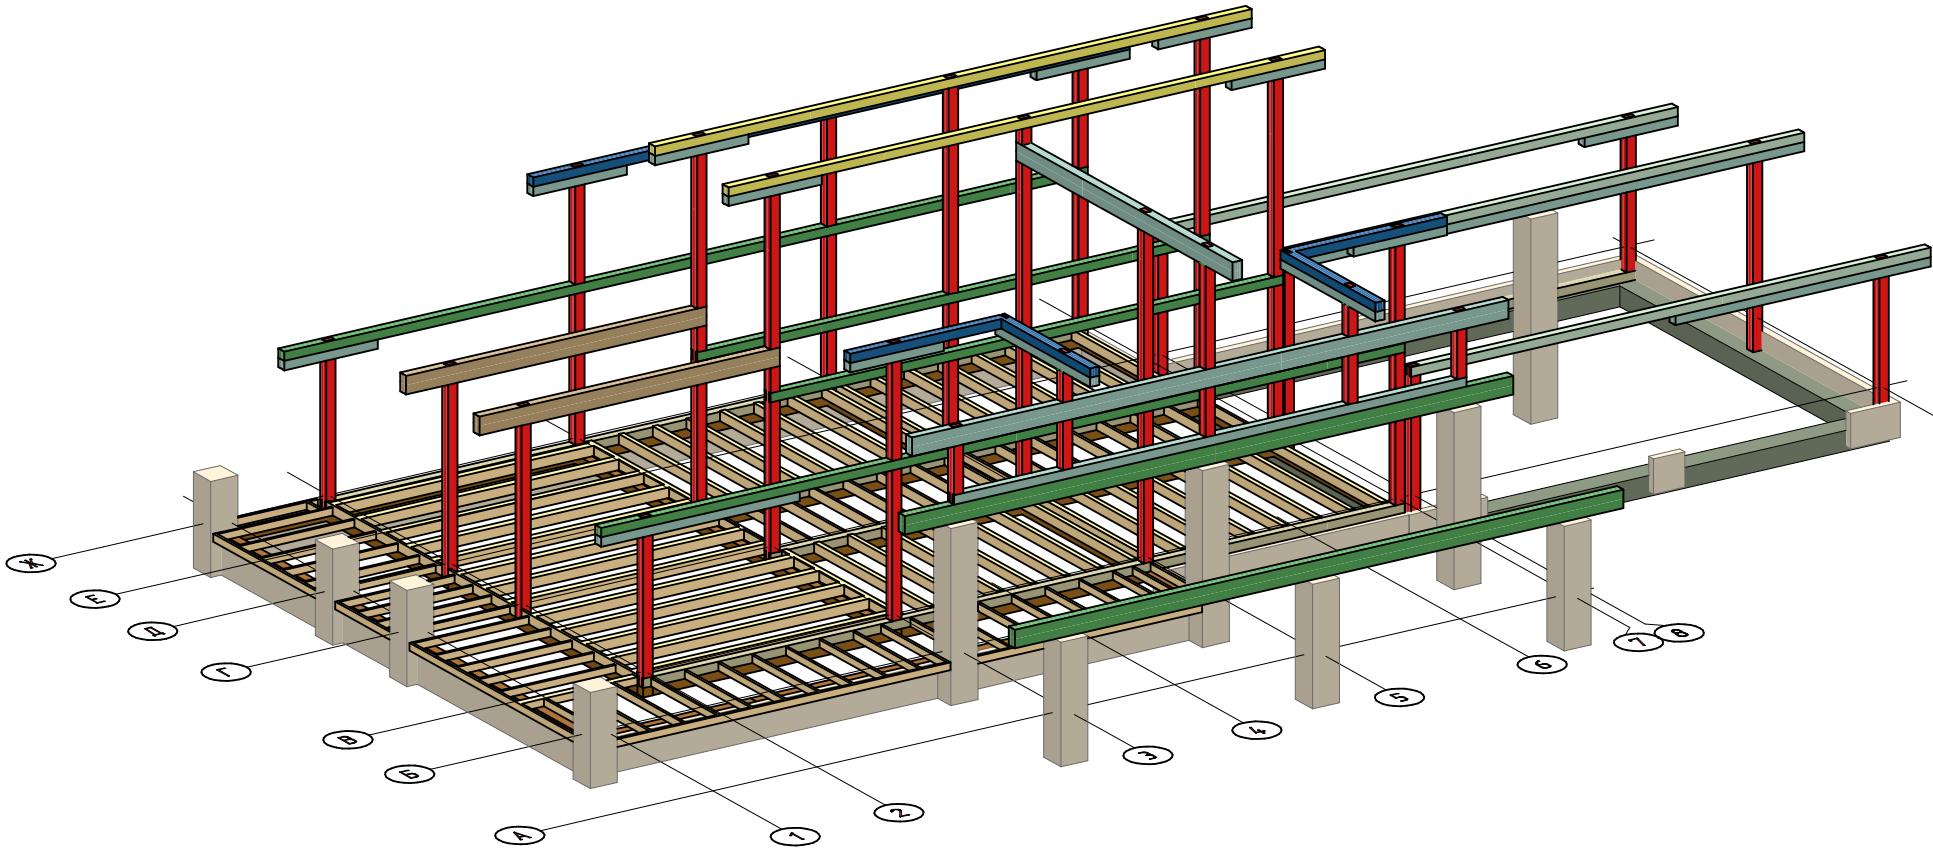


Согласовано

Инв. № подп.	Подп. и дата

Взам. инв. №	

Изм.	Колч.	Лист	№Фок.	Подп.	Дата	252/КД-РП.01.15		
Разраб.	Хабиров Р.М.					Индивидуальный жилой дом		
Проверил	Мусина К.А.					####	60	
						Общий вид каркаса		
						ГЛАВФУНДАМЕНТ		

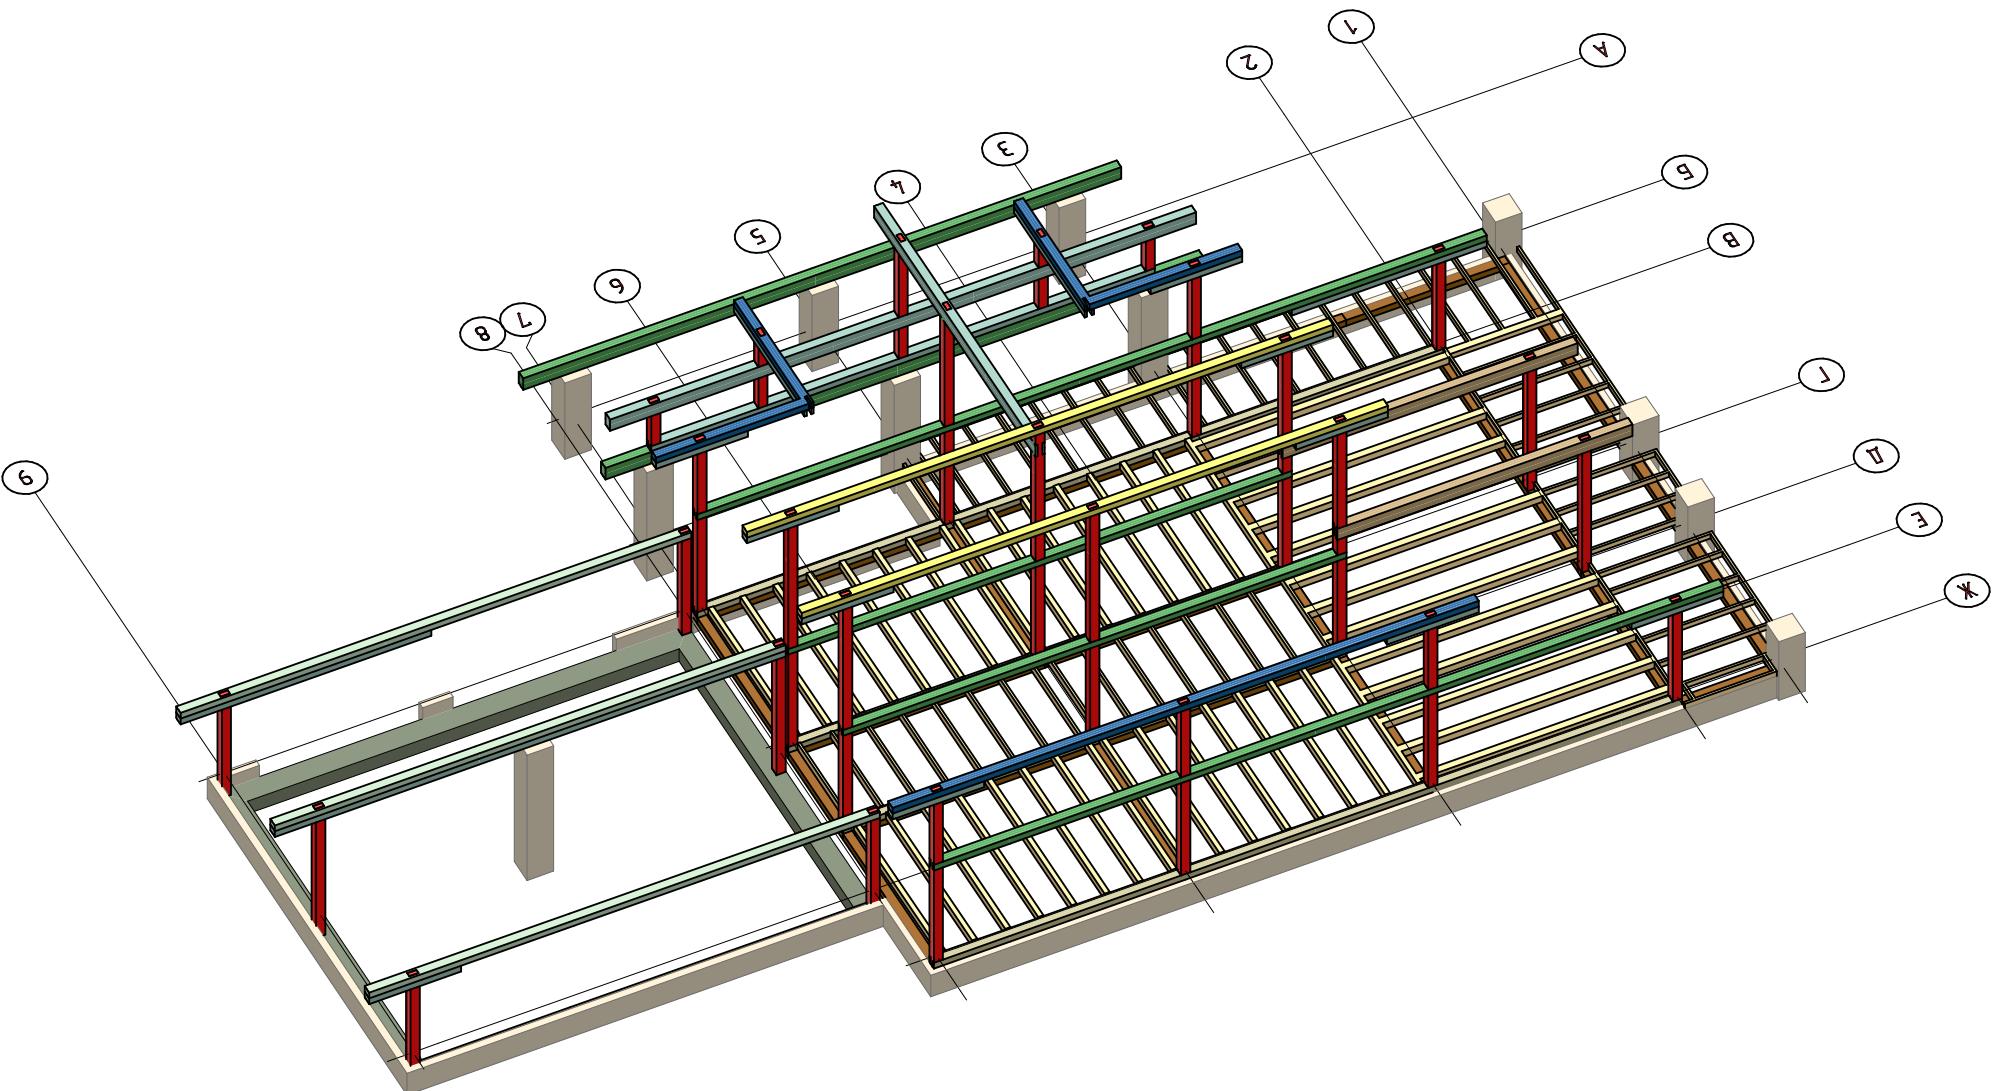

Согласовано

Взам. инв. №

Подп. и дата

Инв. № подп.

Изм.	Колч.	Лист	№Фок.	Подп.	Дата	252/КД-РП.01.15		
Разраб.	Хабиров Р.М.					Индивидуальный жилой дом	Стадия	Лист
Проверил	Мусина К.А.							
						Общий вид каркаса	Листов	60

